



計画平面図 S=1:500

小松島市田野町字本村他

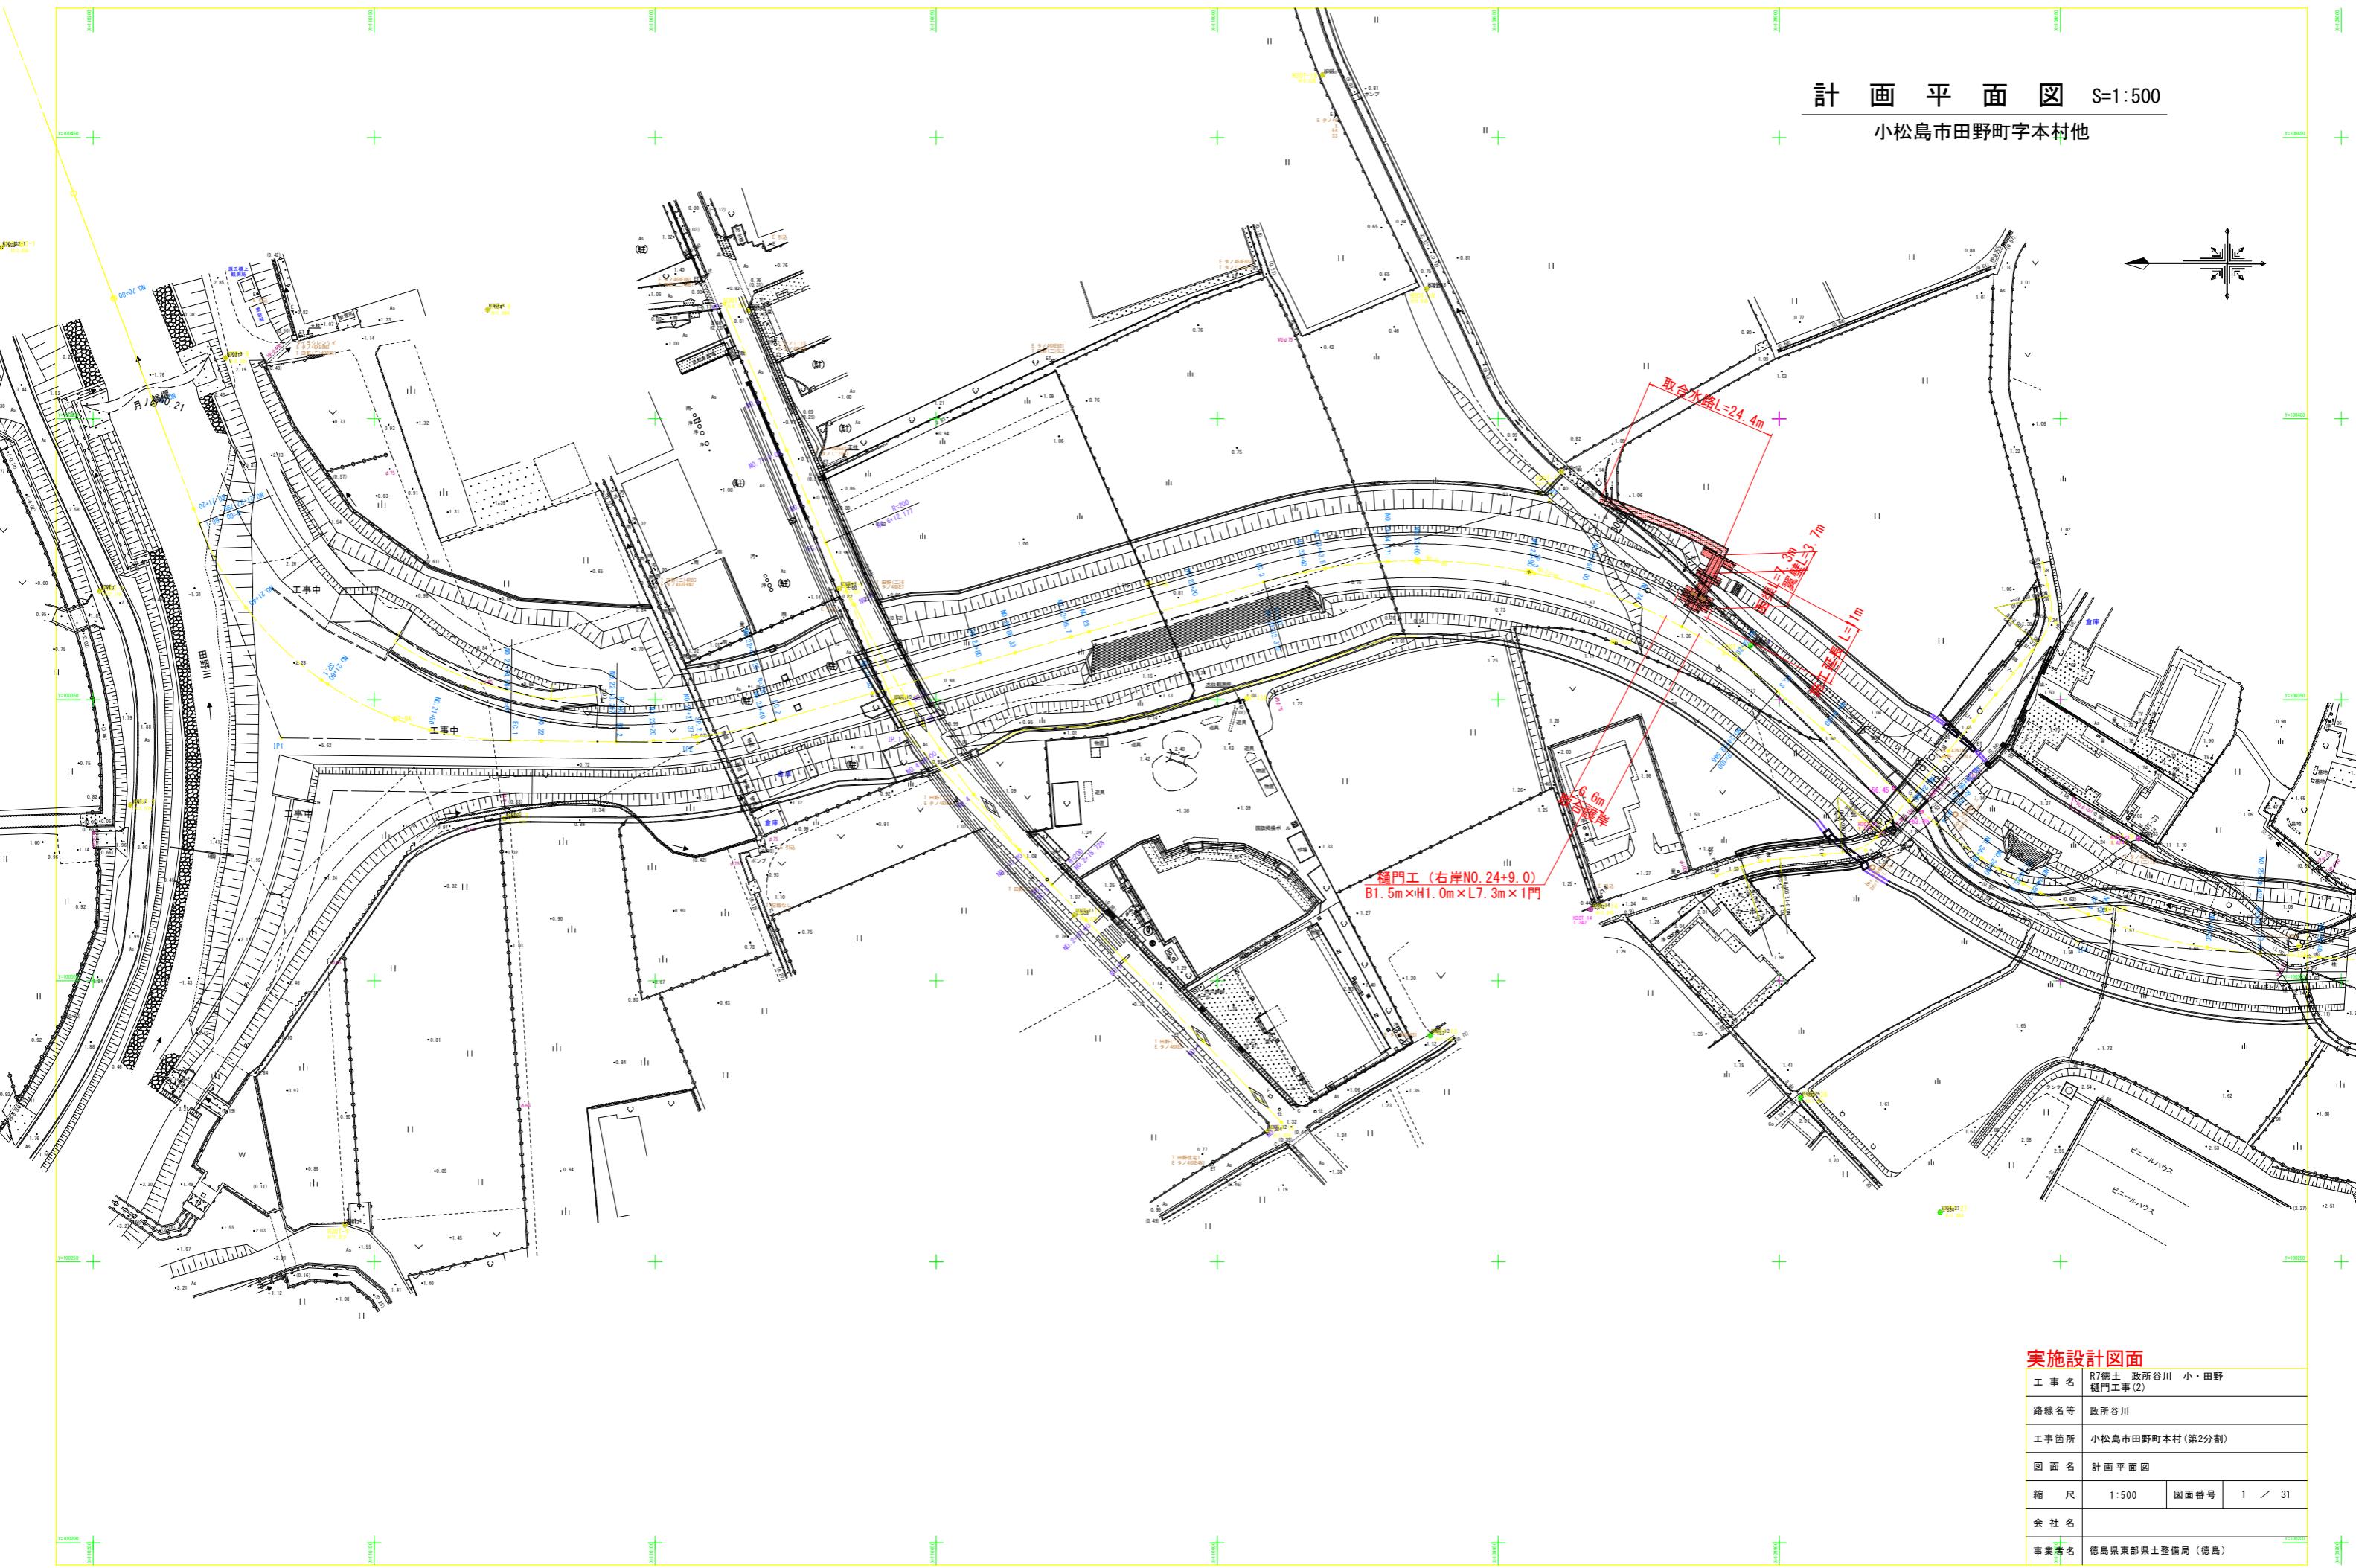

縦断図

V=1:100
H=1:500

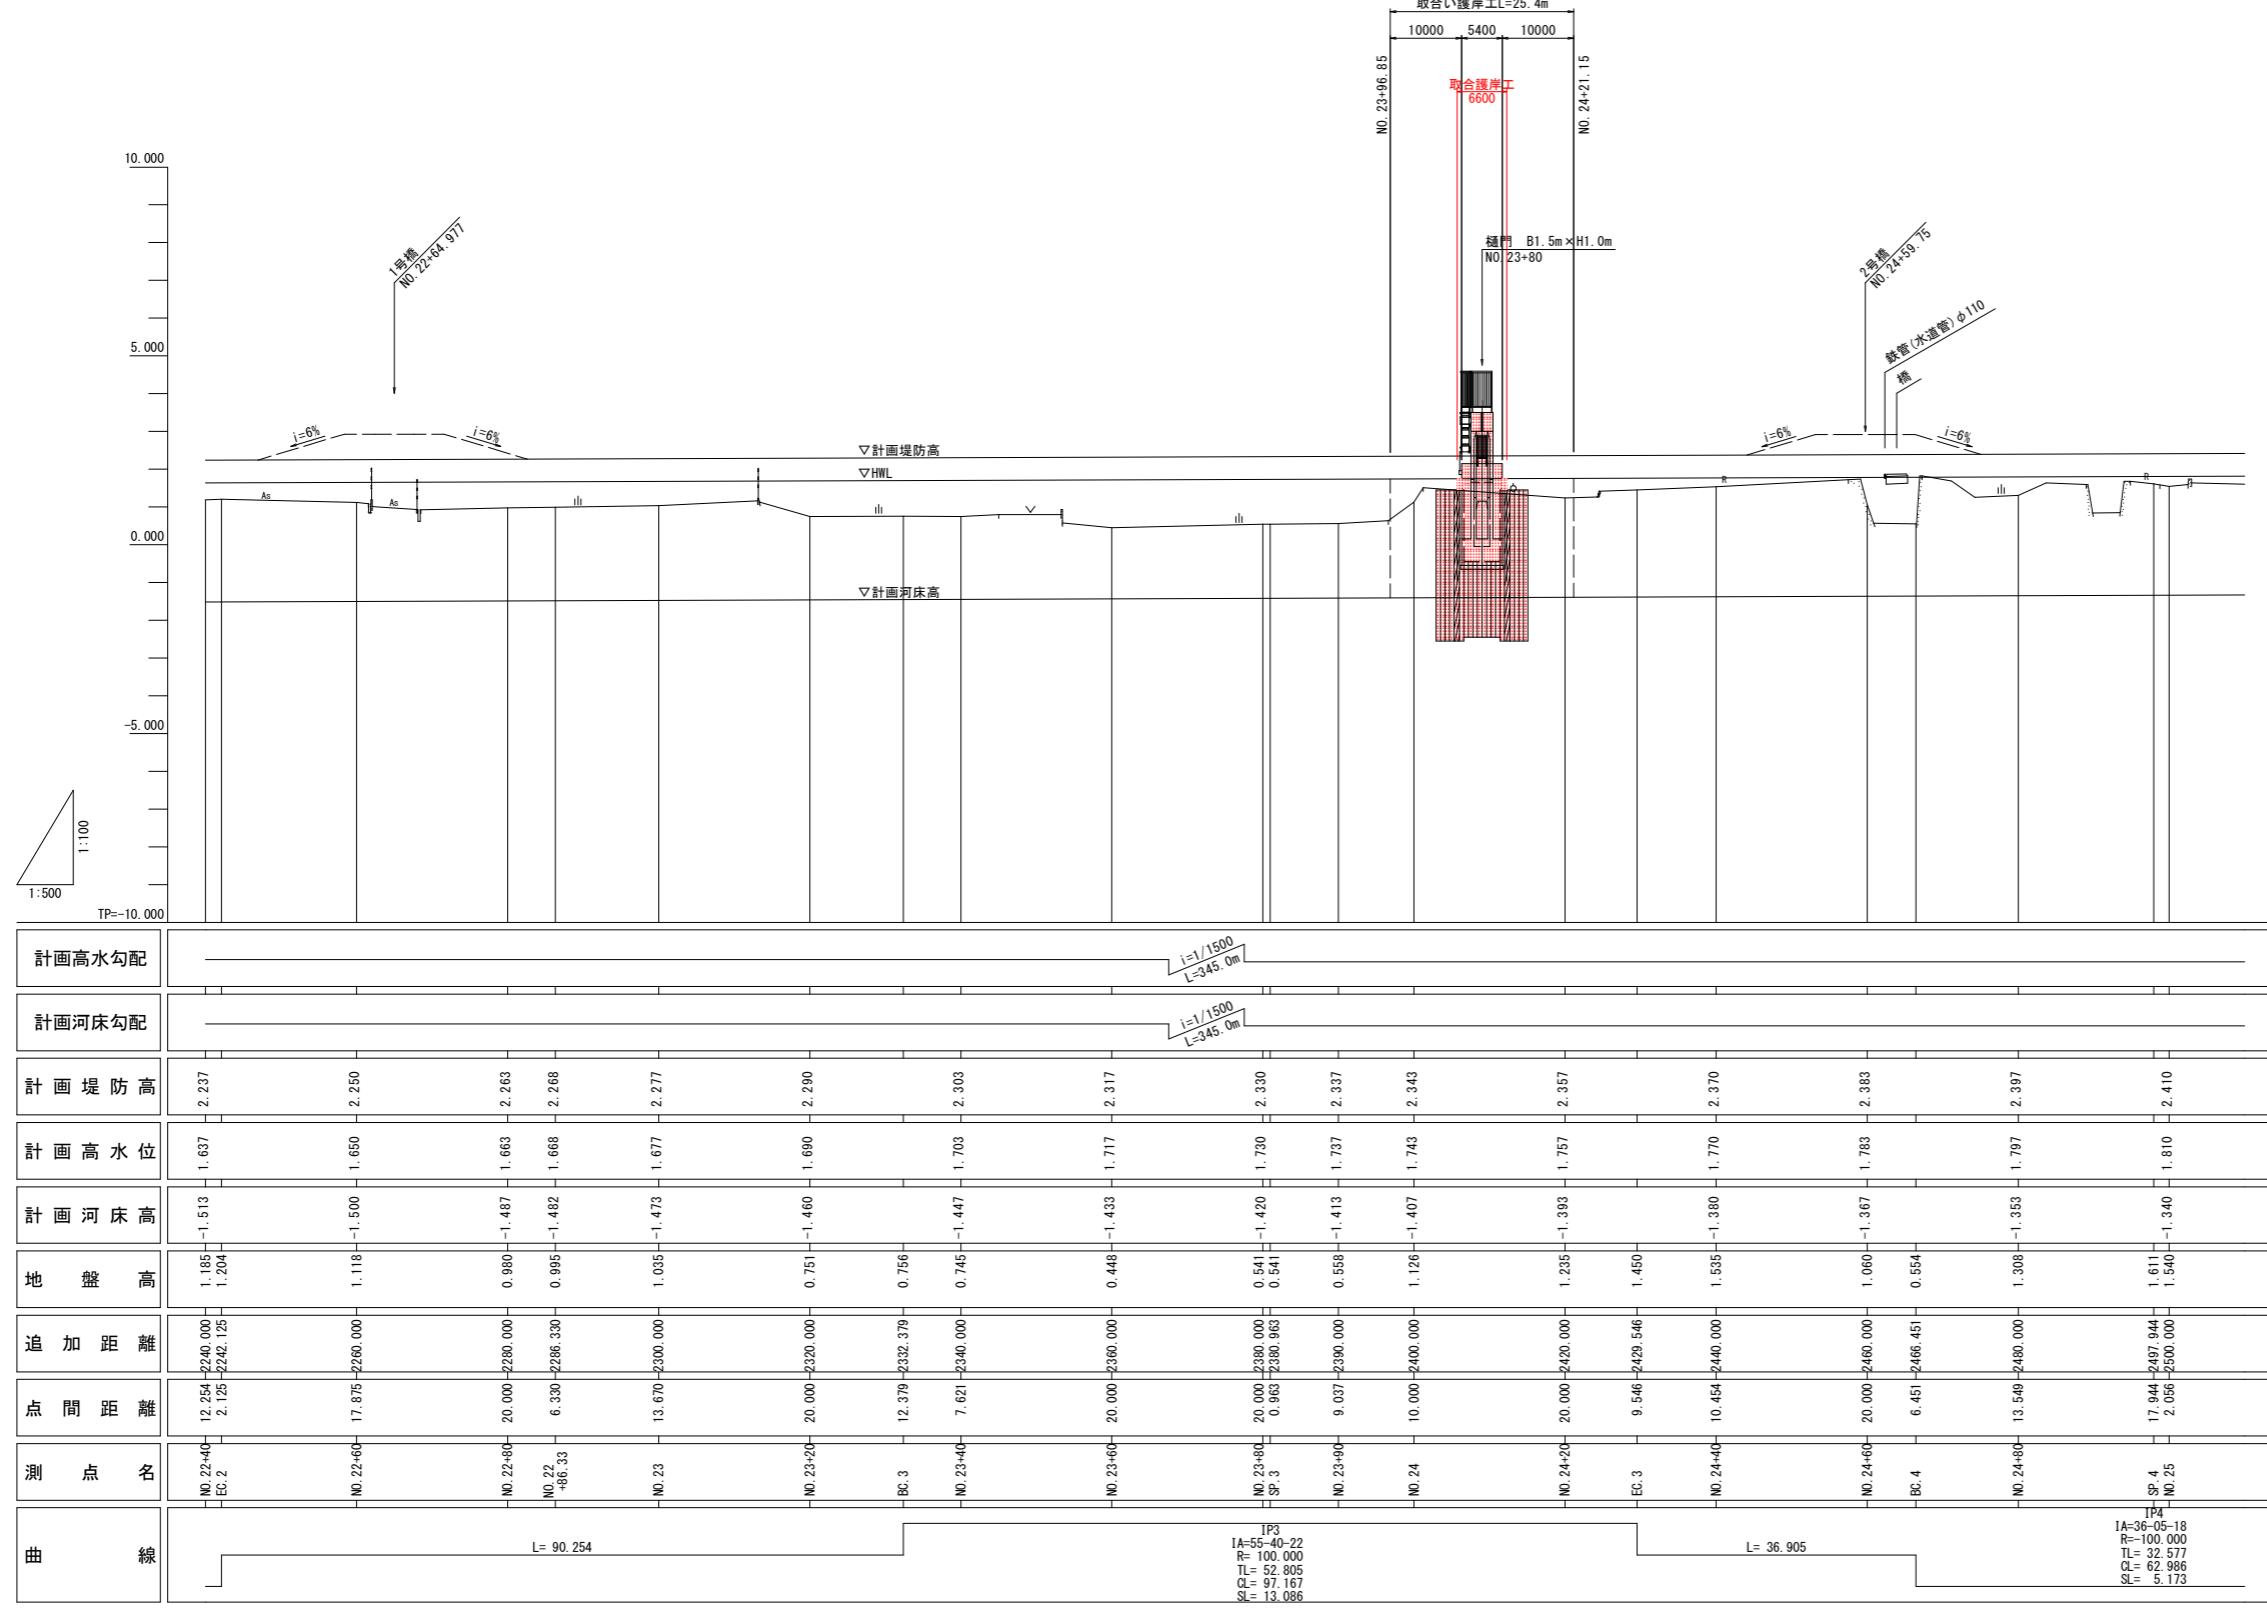


実施設計図面


工事名	R7徳士政所谷川小・田野 橋門工事(2)
路線名等	政所谷川
工事箇所	小松島市田野町本村(第2分割)
図面名	縦断図
縮尺	V=1:100 H=1:500
会社名	2 / 31
事業者名	徳島県東部県土整備局(徳島)

横断図 S=1:100


NO. 24
GH=1.126
FH=1.407

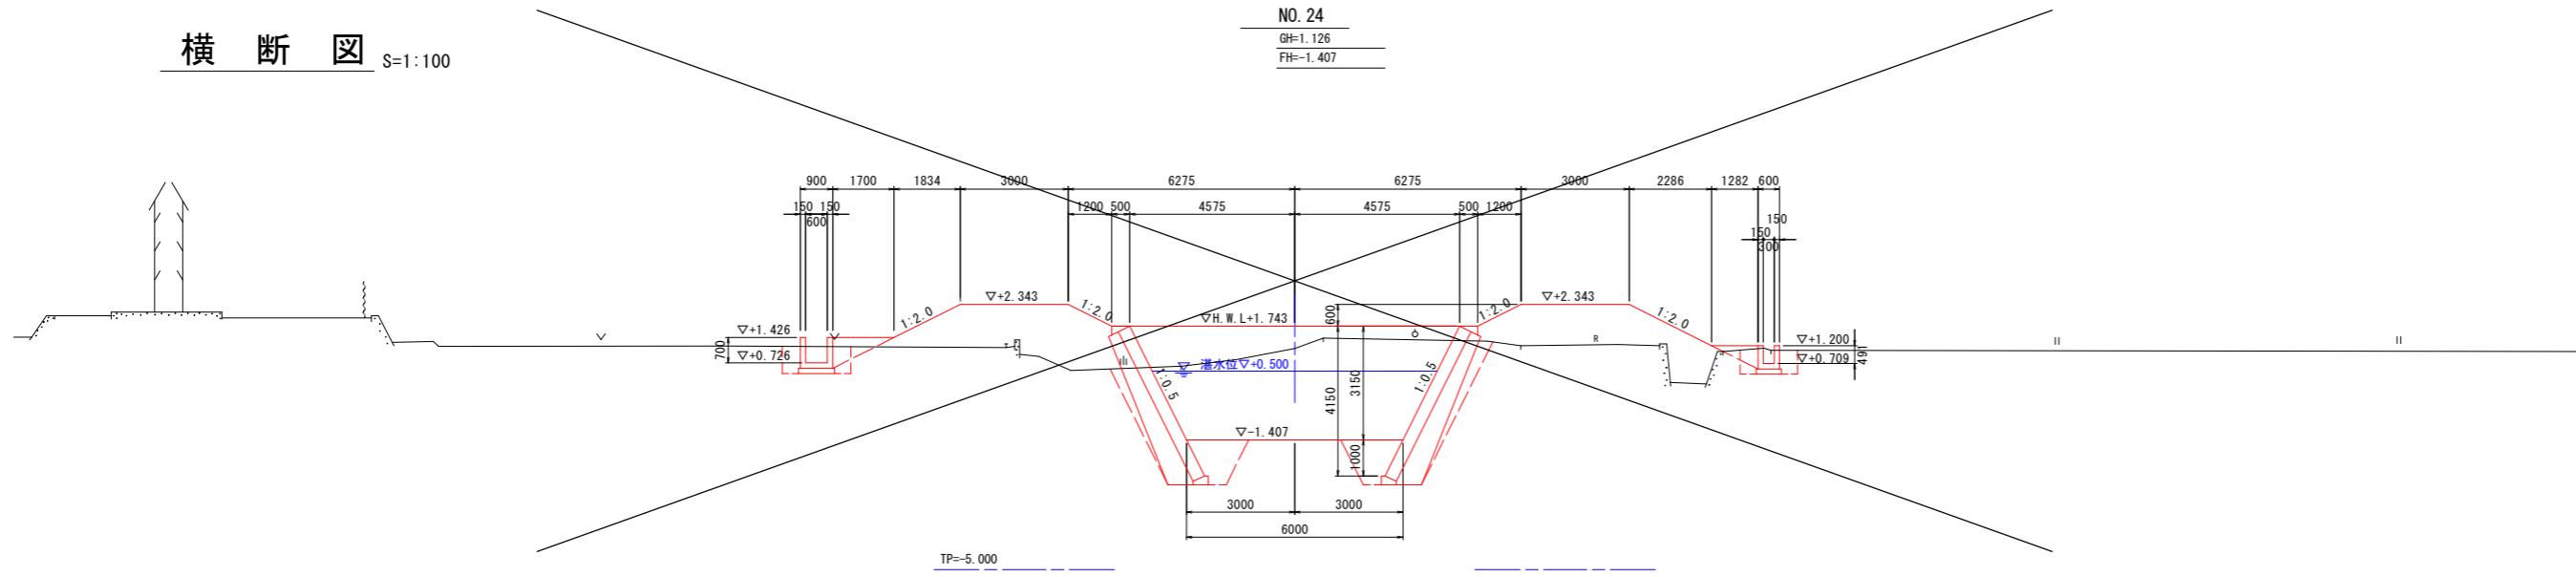

NO. 24+9.0

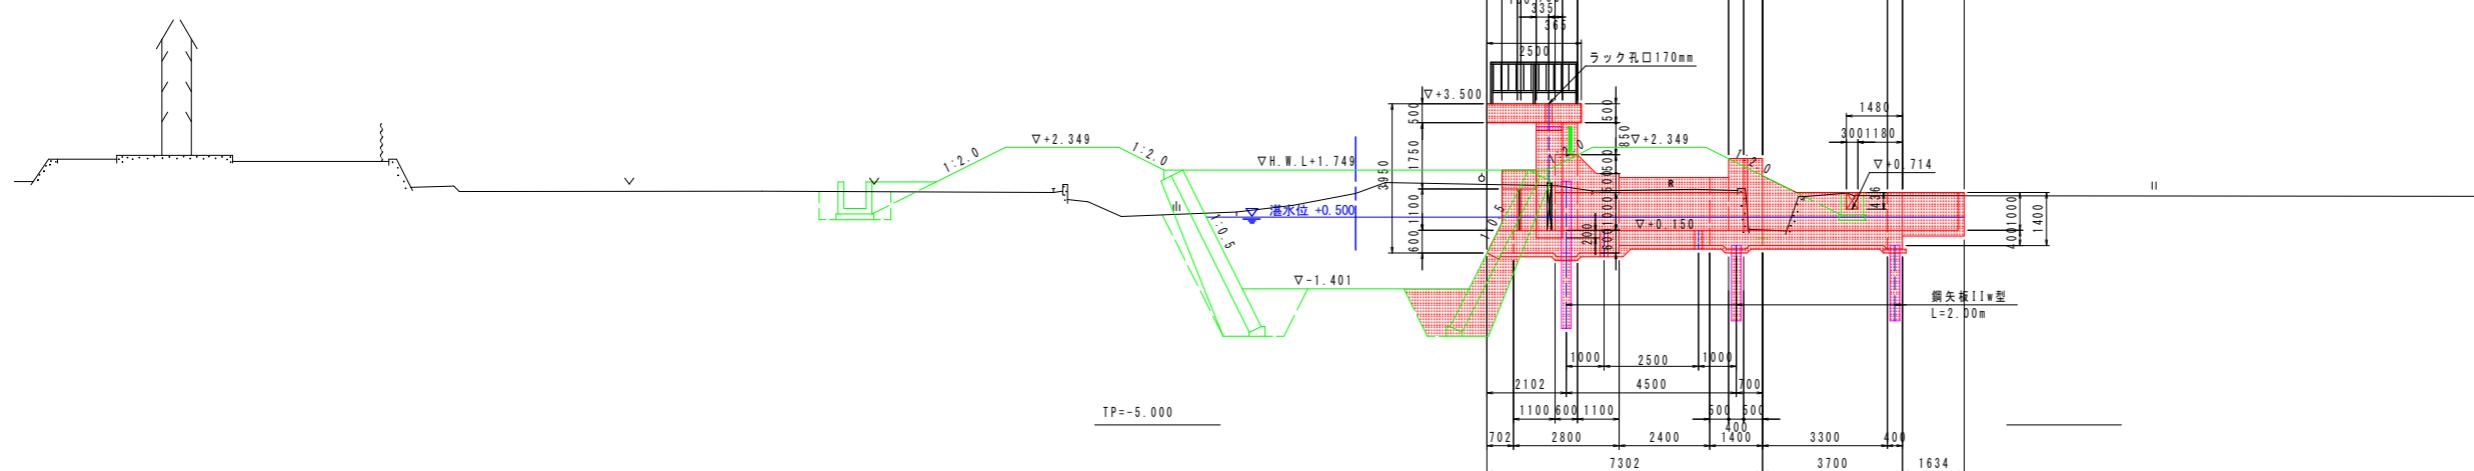

NO. 24+20
GH=1.235
FH=1.393

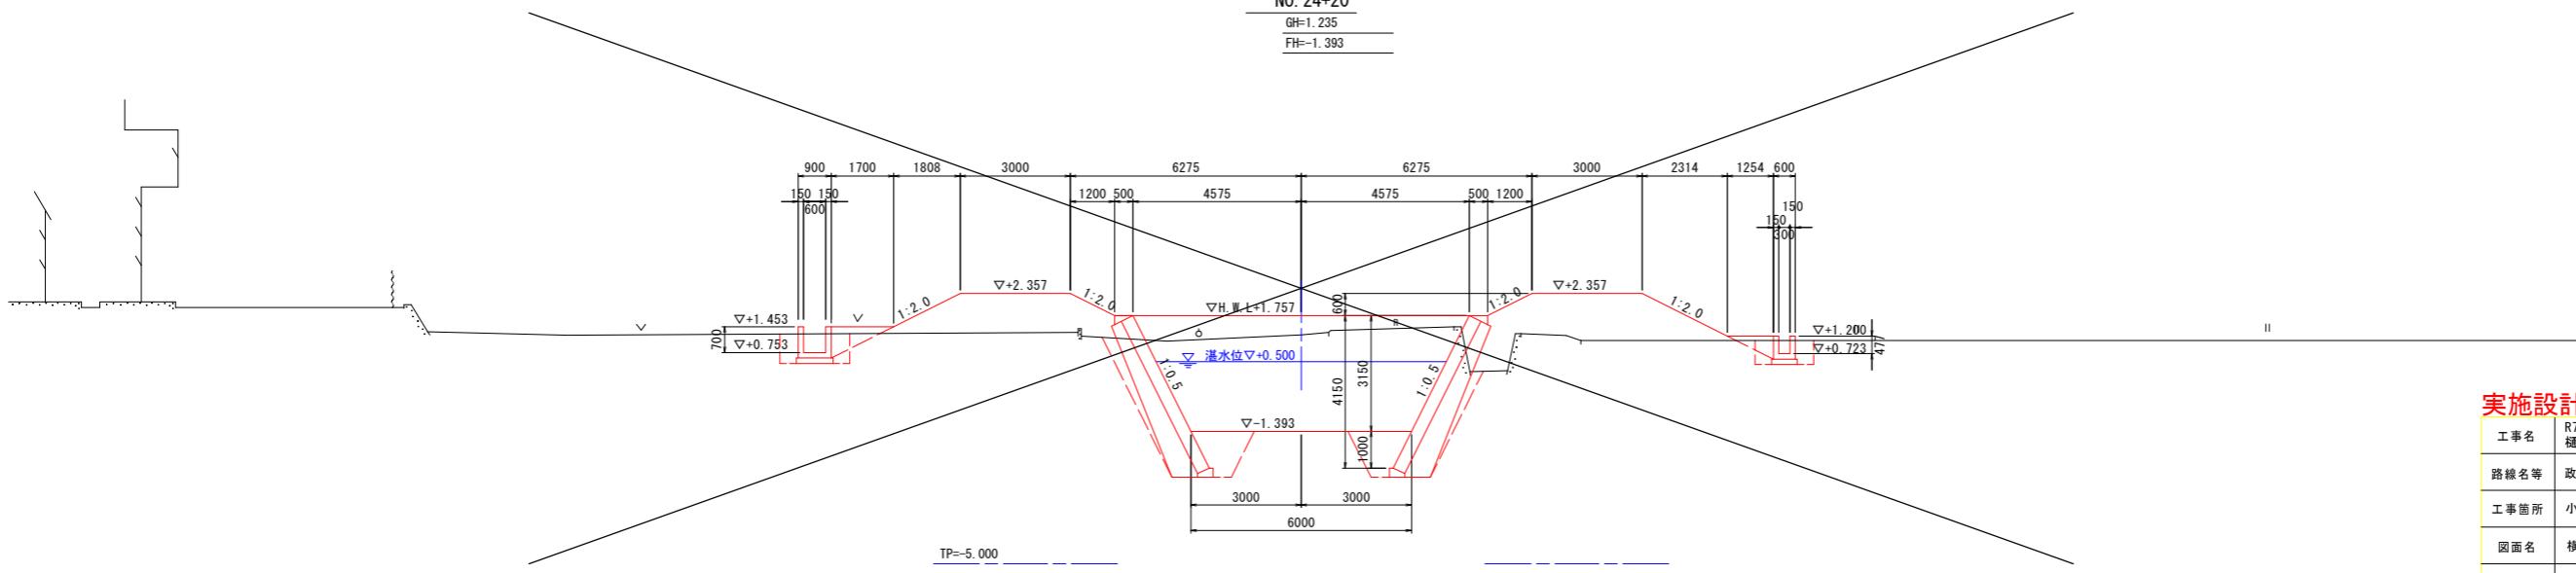


実施設計図面

工事名	R7徳島 政所谷川 小・田野 橋門工事(2)	
路線名等	政所谷川	
工事箇所	小松島市田野町本村(第2分割)	
図面名	横断図	
縮尺	1:100	図面番号 3 / 31
会社名		
事業者名	徳島県東部県土整備局(徳島)	


政所谷川樋門一般図

S=1:100
(NO. 24+9.0)


側面図

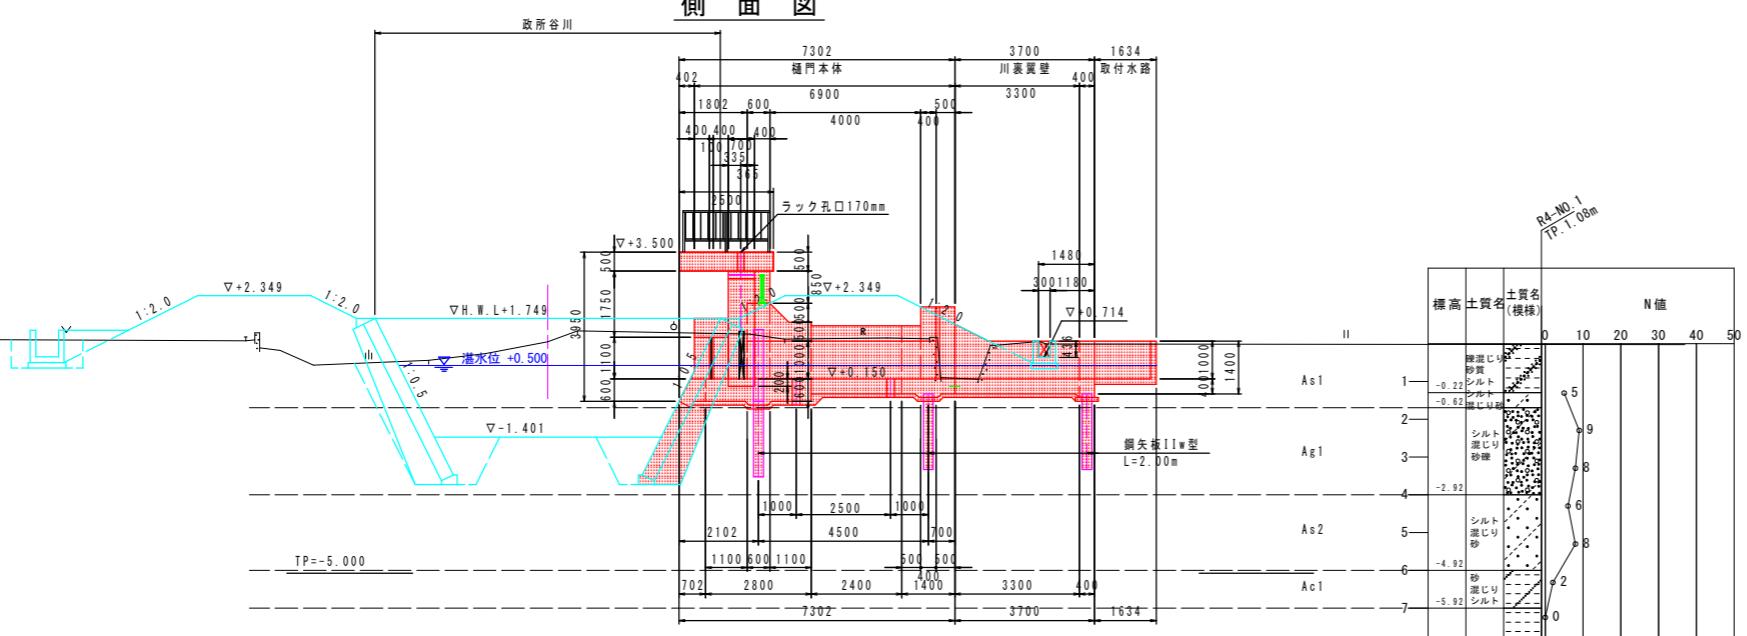


門柱部正面図

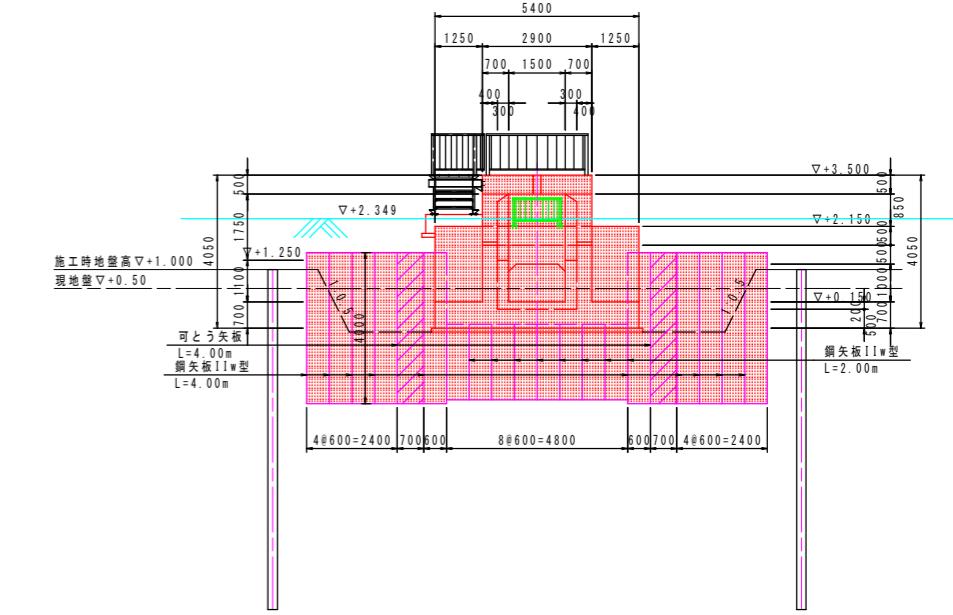

平面図

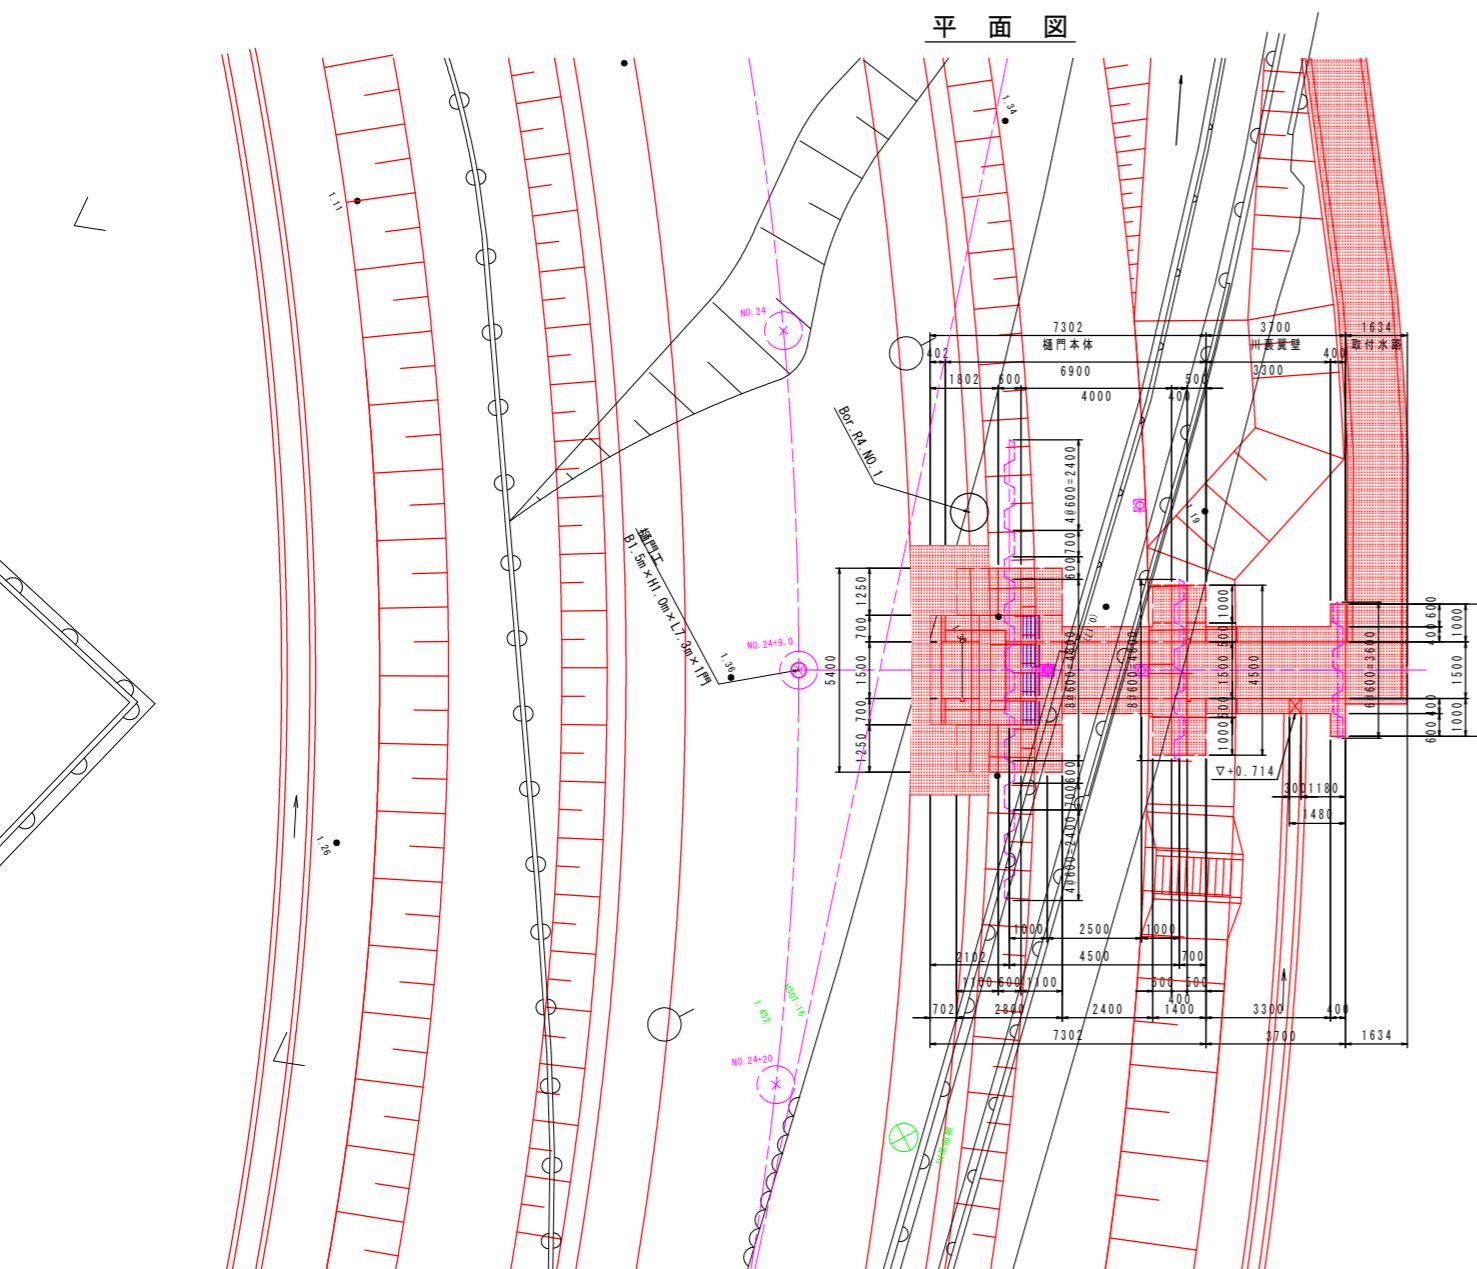

標準箇点部

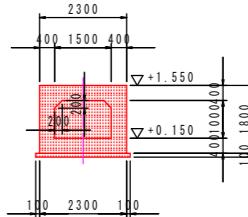

実施設計図面


工事名	R7徳士 政所谷川 小・田野 樋門工事(2)
路線名等	政所谷川
工事箇所	小松島市田野町本村(第2分割)
図面名	政所谷川樋門一般図
縮尺	1:100
会社名	
事業者名	徳島県東部県土整備局(徳島)

注記) 施工時に施工基面で緩い層が確認された場合は、堤体材にて置換するものとする。


樋門本体構造図(1)
(NO. 24+9. 0)

S=1:50

1 - 1

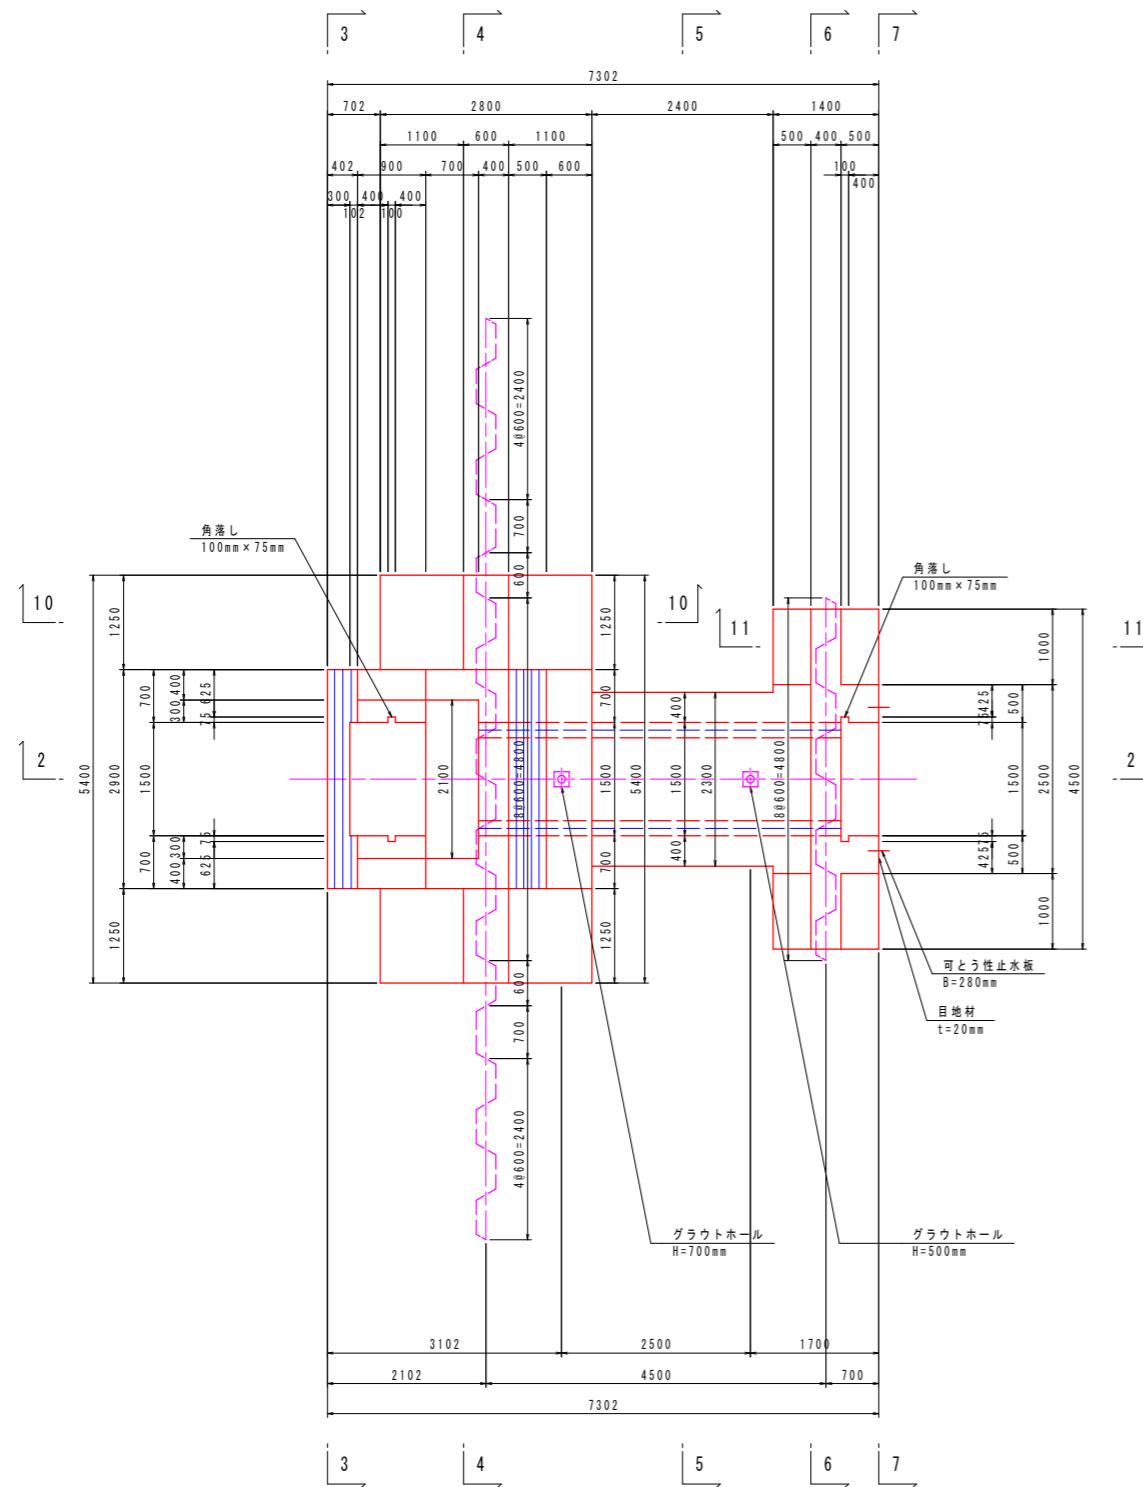

2 - 2

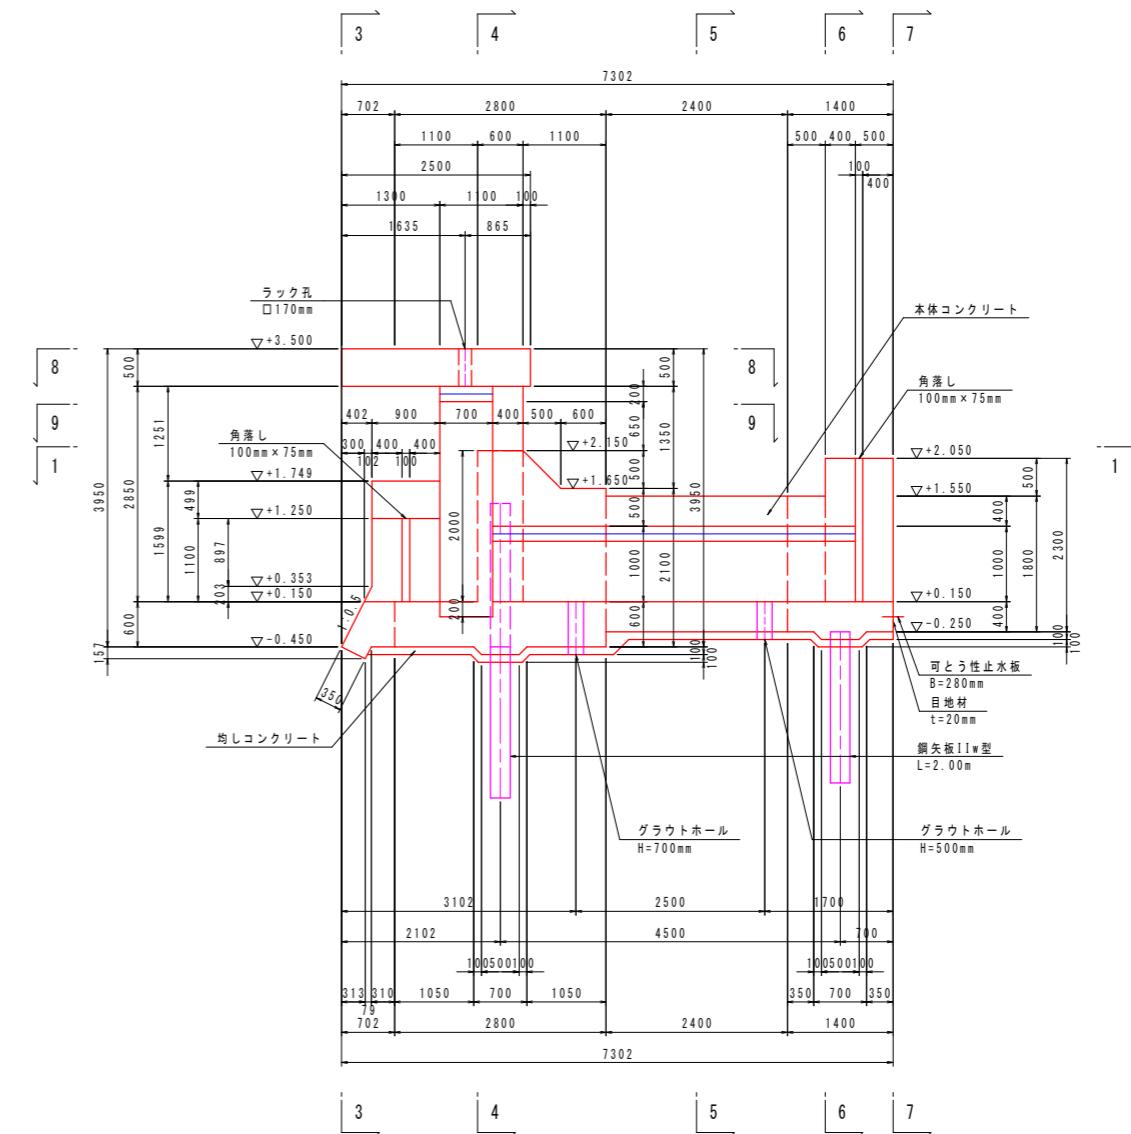

注) グラウトホール設置において、鉄筋と干渉する場合は、グラウトホール設置位置をずらす事。

コンクリートの設計基準強度	
本体コンクリート	$\sigma_{ck}=24\text{N/mm}^2$
均しコンクリート	$\sigma_{ck}=18\text{N/mm}^2$


実施設計図面

工事名	R1地主 政所谷川 小・田野 樋門工事(2)
路線名等	政所谷川
工事箇所	小松島市田野町本村(第2分割)
図面名	樋門本体構造図(1)
縮尺	1:50
会社名	
事業者名	徳島県東部県土整備局(徳島)


樋門本体構造図(2)

S=1:50
(NO. 24+9. 0)


3 - 3

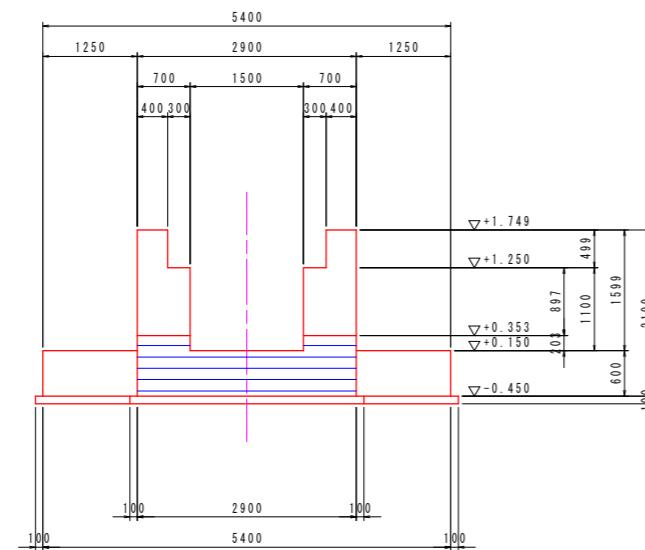


5 - 5

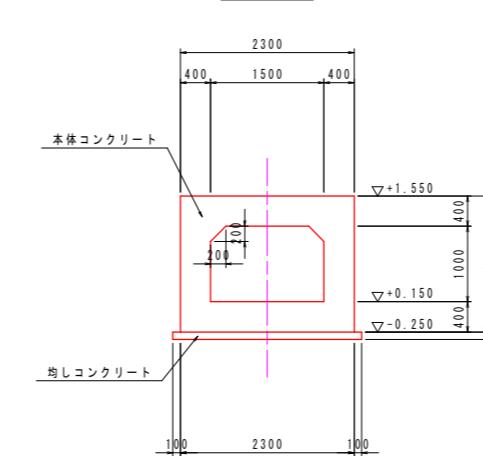


7 - 7

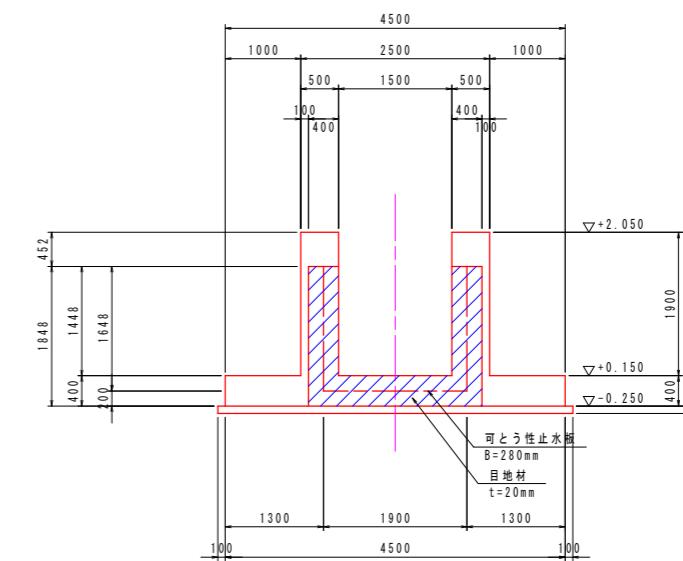

4 - 4

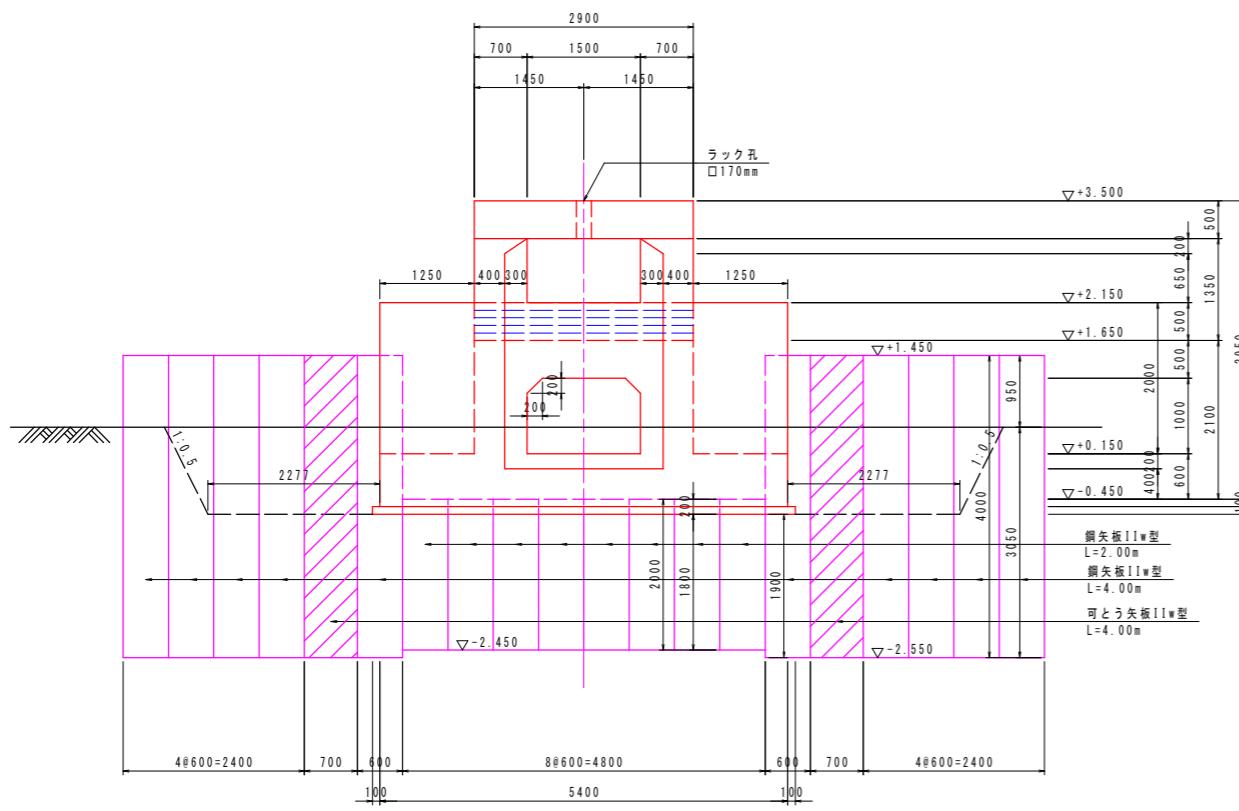

6 - 6

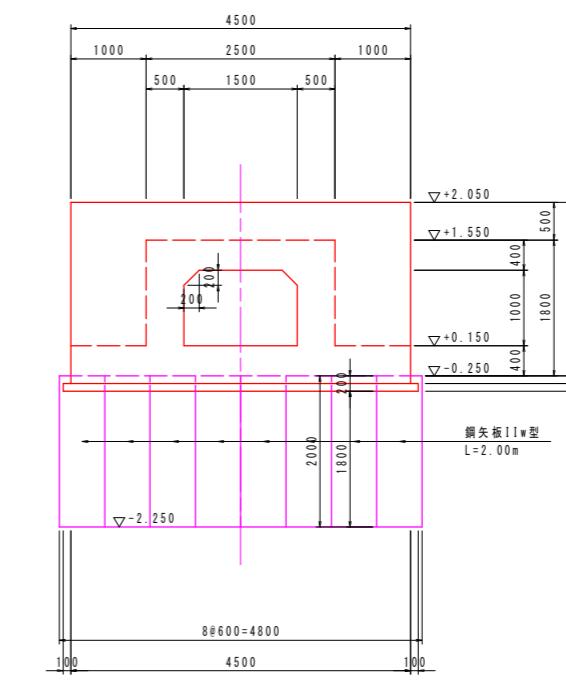

コンクリートの設計基準強度	
本体コンクリート	$\sigma_{ck}=24\text{N/mm}^2$
均しコンクリート	$\sigma_{ck}=18\text{N/mm}^2$


実施設計図面

工事名	R7徳士 政所谷川 小・田野 樋門工事(2)
路線名等	政所谷川
工事箇所	小松島市田野町本村(第2分割)
図面名	樋門本体構造図(2)
縮尺	1:50
会社名	
事業者名	徳島県東部県土整備局(徳島)


樋門本体構造図(3) S=1:50

(NO 24+9 0)

8 - 8

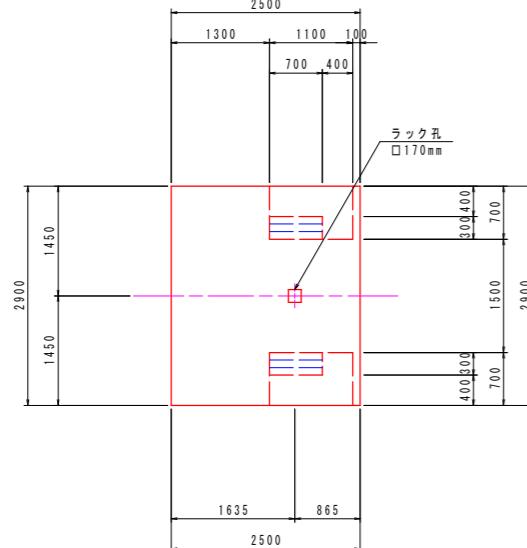


10-10

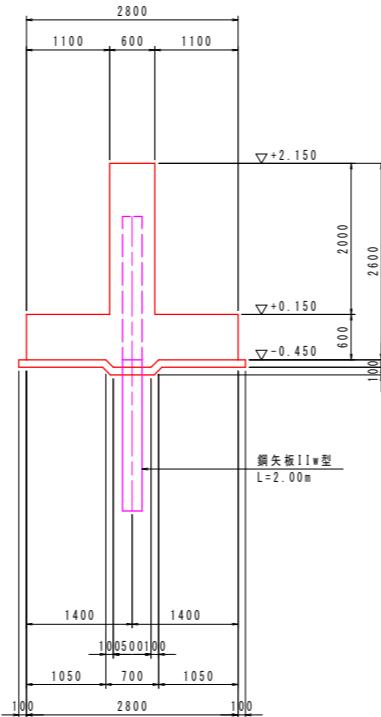


グラウトホール詳細図(参考図) S=1:10


圖版

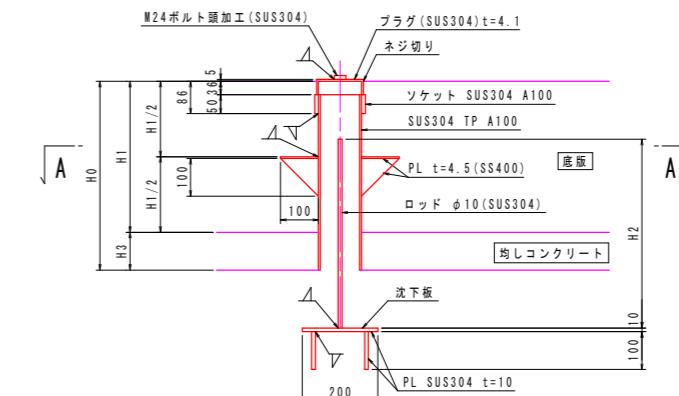


A - A

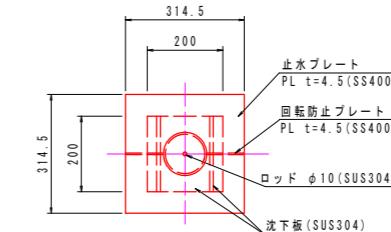

9 - 9

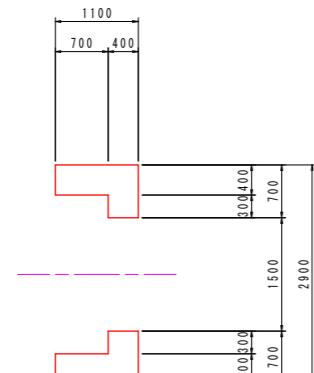

11-11

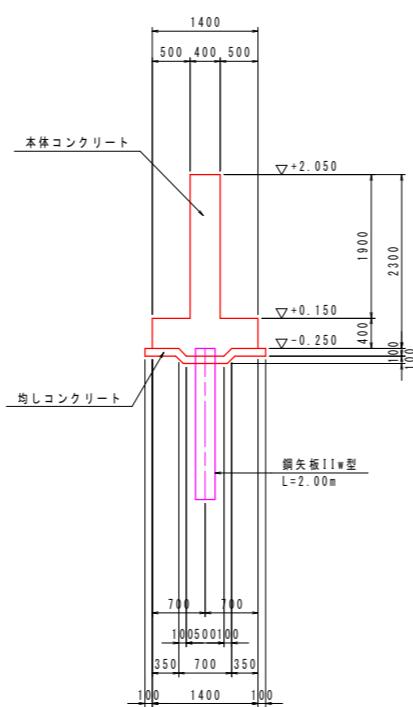

H 0	H 1	H 1/2	H 2	H 3	数 量
500	400	200	500	100	1
700	600	300	700	100	1

注) グラウトホール設置において、鉄筋と干渉する場合は、グラウトホール設置位置をずらす事。

鋼矢板頭部鉄筋詳細図 S=1:30

11 / 11

川辺酒選

平面図

コンクリートの設計基準強度	
本体コンクリート	$\sigma_{ck} = 24 \text{ N/mm}^2$
外側コンクリート	$\sigma_{ek} = 1.8 \text{ N/mm}^2$

実施設計図面


工事名	R7徳島政所谷川 小・田野 樋門工事(2)
路線名等	政所谷川
工事箇所	小松島市田野町本村(第2分割)
図面名	樋門本体構造図(3)
縮尺	図示
会社名	
事業者名	徳島県東部県土整備局(徳島)

川裏翼壁構造図


(NO. 24+9. 0)

S=1:50


1 - 1

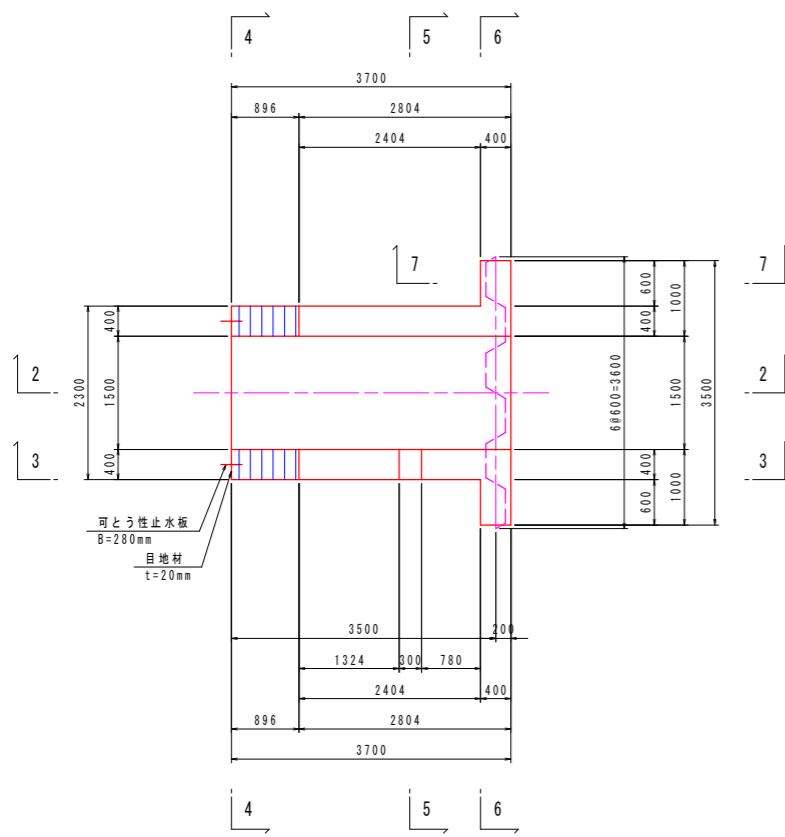


3 - 3

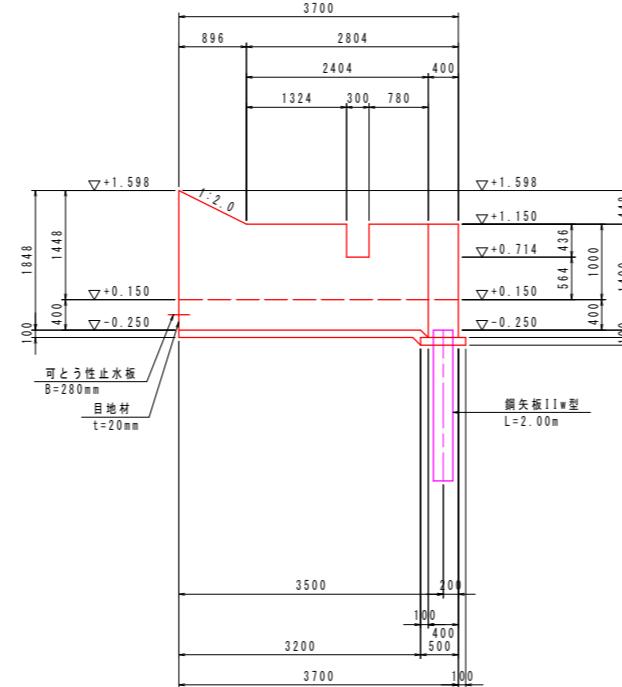


5 - 5

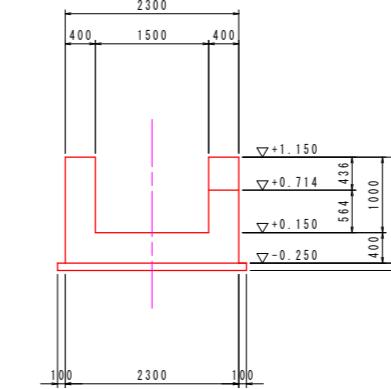


7 - 7

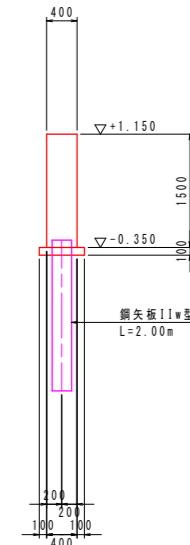


2 - 2

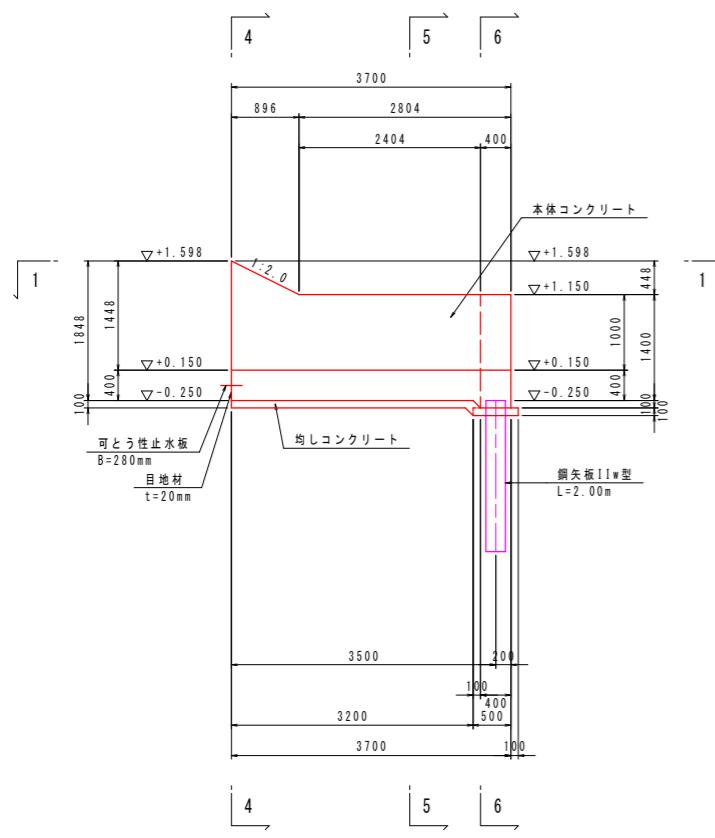

4 - 4

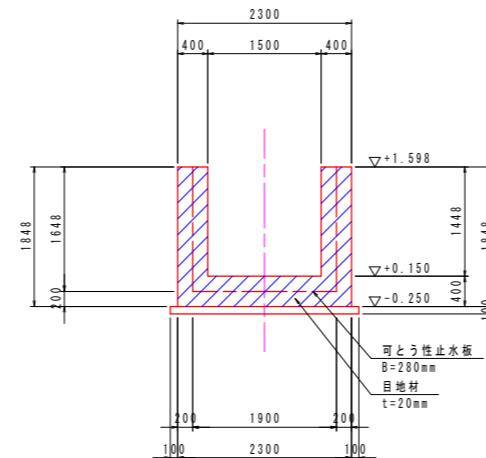

6 - 6

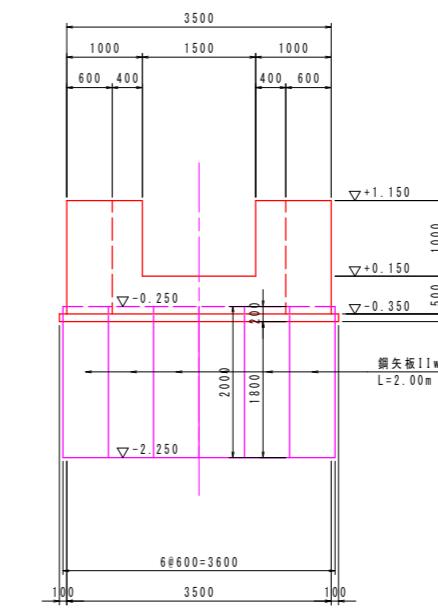

実施設計図面

コンクリートの設計基準強度	
本体コンクリート	$\sigma_{ck} = 24 \text{ N/mm}^2$
均しコンクリート	$\sigma_{ck} = 18 \text{ N/mm}^2$

実施設計図面

樋門工事(2)

小松島市田野町本村(第2分割)

主事圖所 小松島市田野町奉行(第2方前)

圖二 川表裏壁構造圖

縮 尺 図示 図面番号


会社名

樋門本体配筋図(1)


(NO.24+9.0)
[門柱部]

S=1:50


A - A

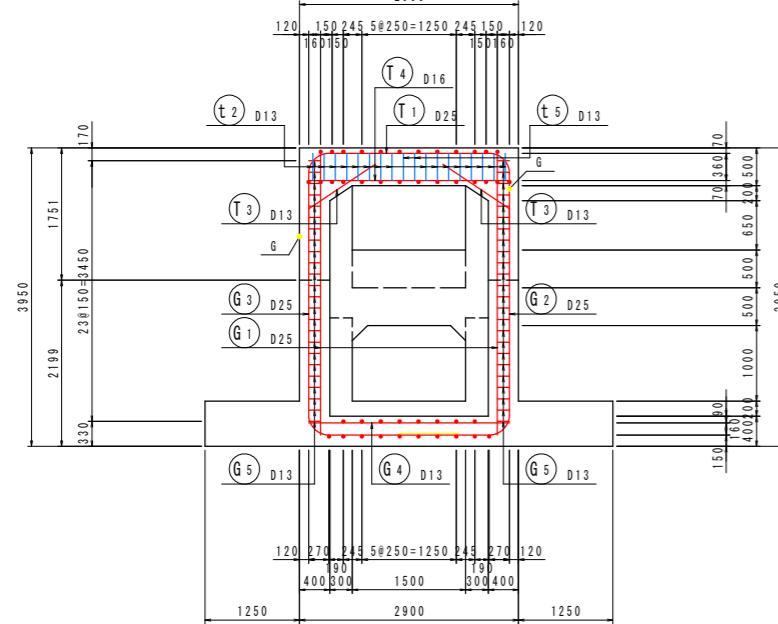


B - B

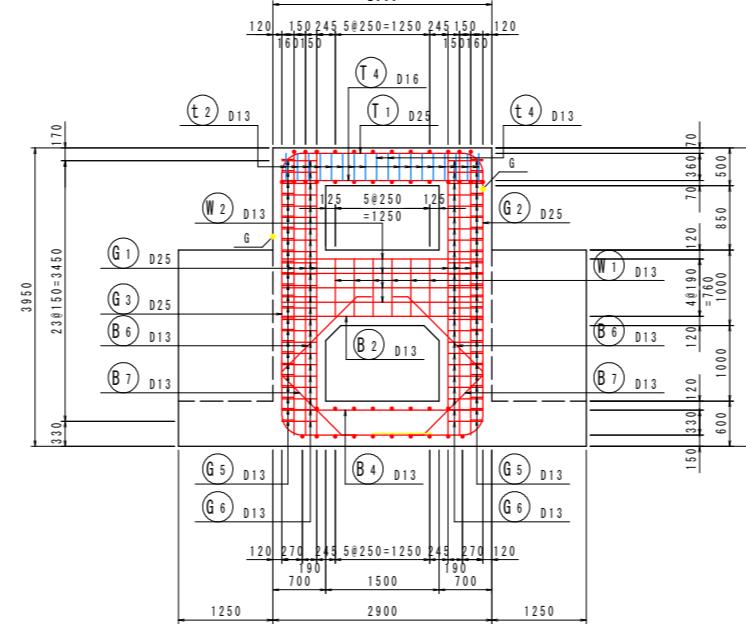


組立図 S=1:20

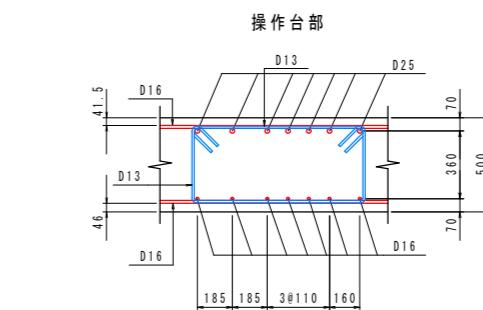


柱部

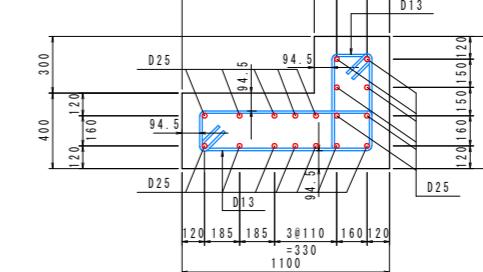



C - C

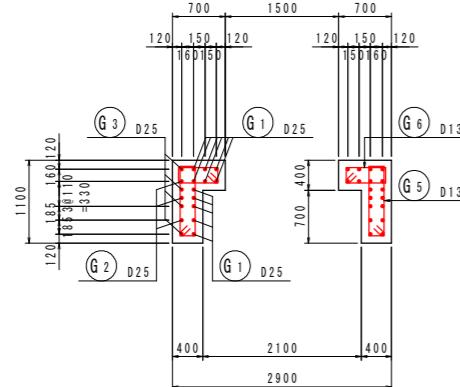

D - D

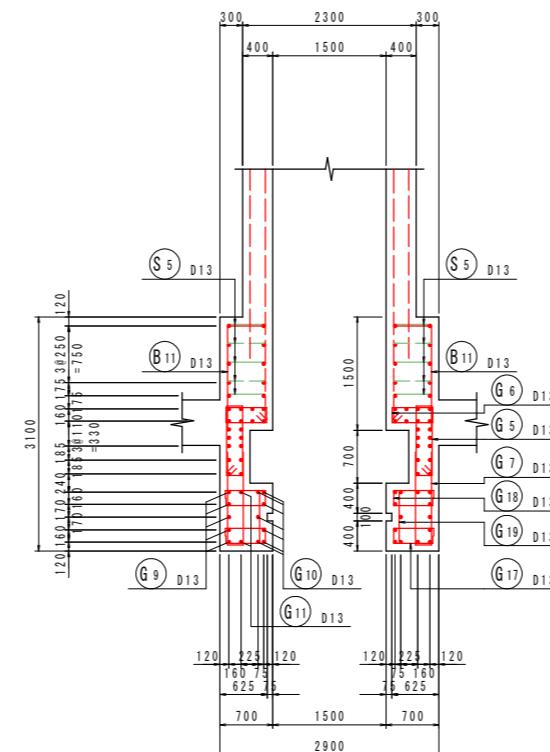


位置図

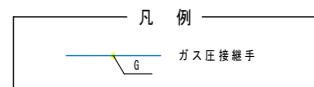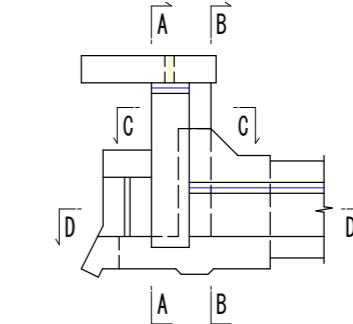

実施設計図面

工事名	R7徳士 政所谷川 小・田野 樋門工事(2)
路線名等	政所谷川
工事箇所	小松島市田野町本村(第2分割)
図面名	樋門本体配筋図(1)
縮尺	図示
会社名	
事業者名	徳島県東部県土整備局(徳島)

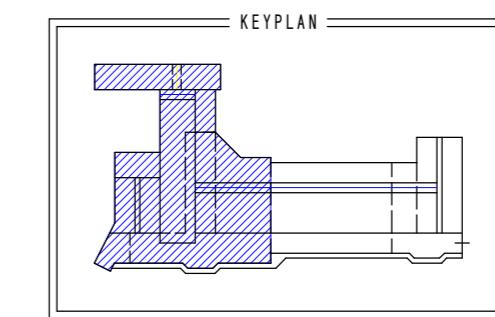

ガス圧接続手

9 / 31


樋門本体配筋図(2)

(NO.24+9.0)
[門柱部]


S=1:50

組立図 S=1:10

E - E

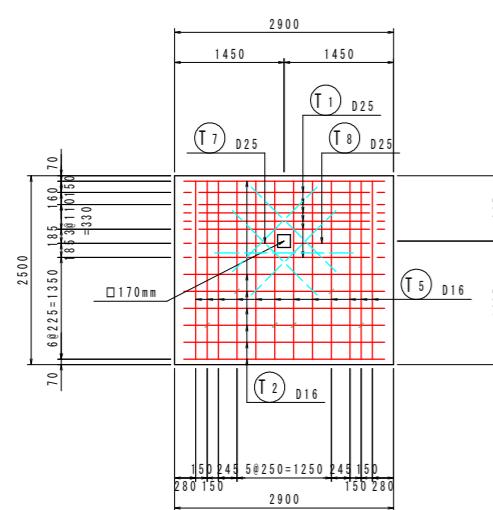


操作台帯鉄筋配置図

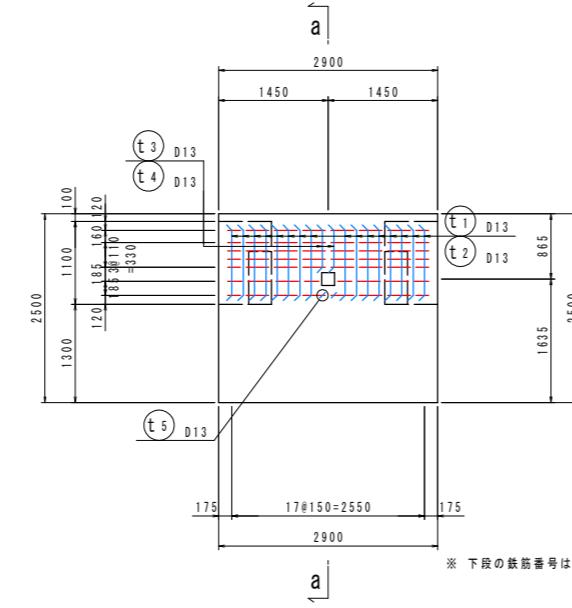


※下段の鉄筋番号は、操作台下面鉄筋を示す。


G - G

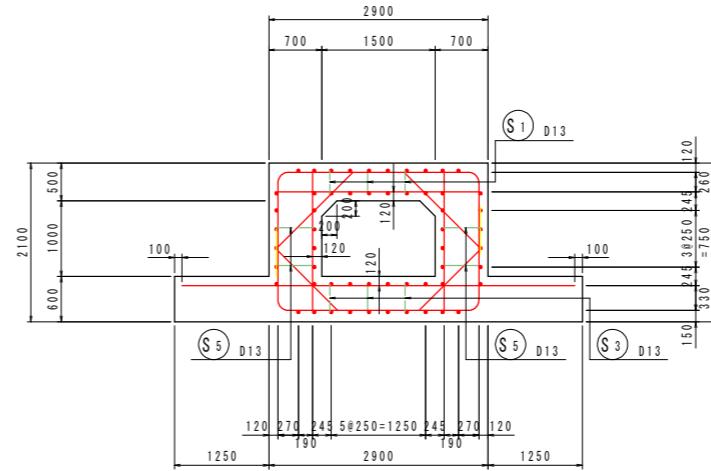


F - F

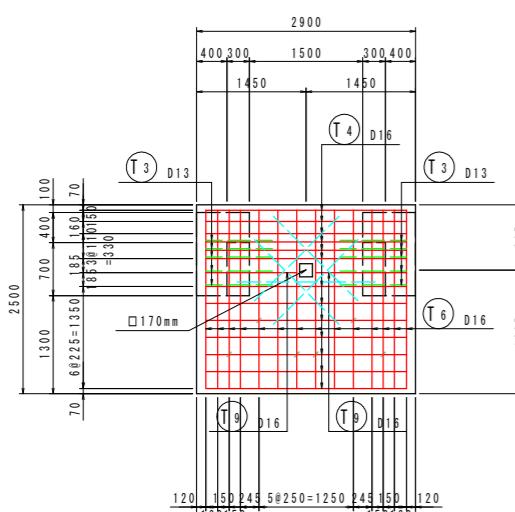


a - a

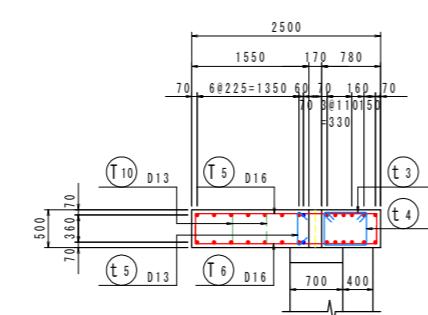


主鉄筋組立図

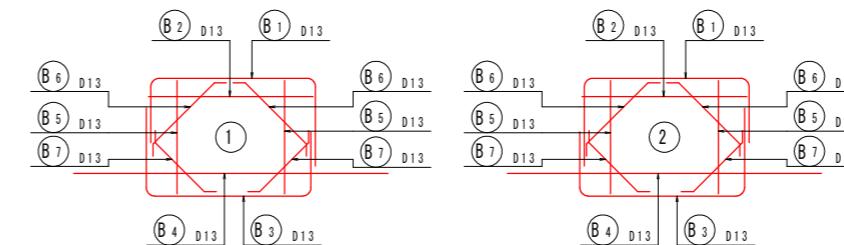




位置図

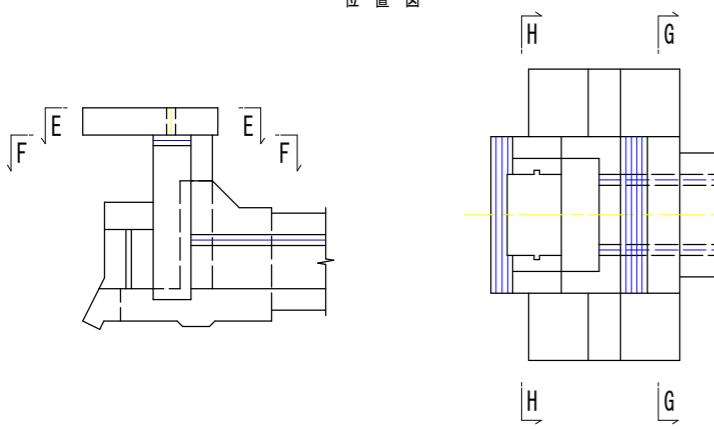


操作台開口部補強鉄筋 (上面/下面)

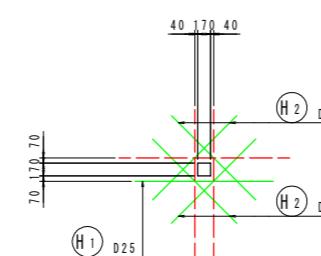

H - H

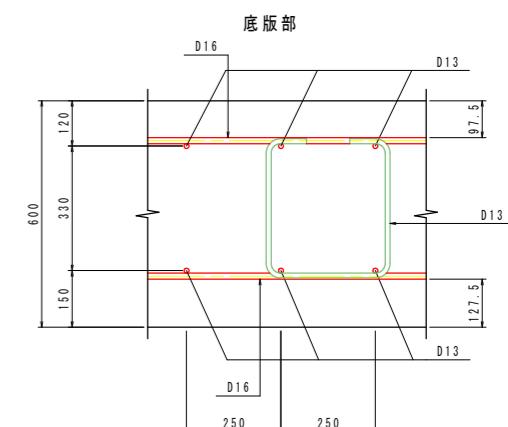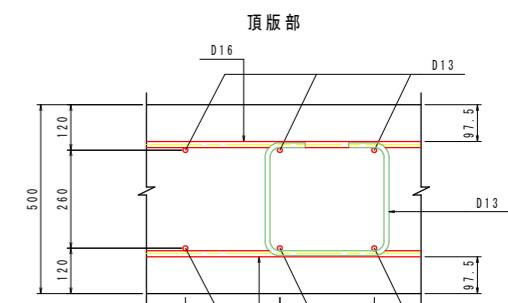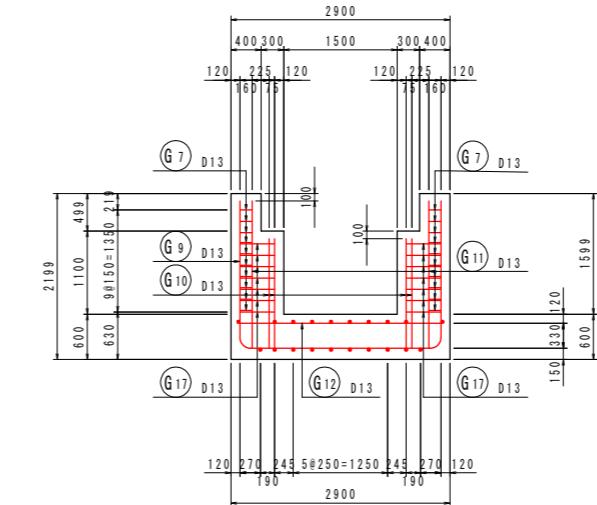

側壁部

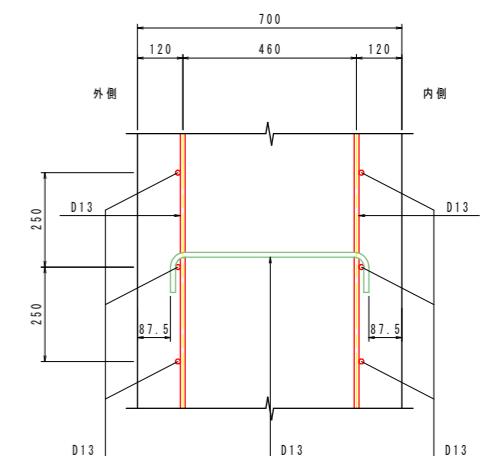

実施設計図面

工事名	R7徳士 政所谷川 小・田野 樋門工事(2)
路線名等	政所谷川
工事箇所	小松島市田野町本村(第2分割)
図面名	樋門本体配筋図(2)
縮尺	図示
会社名	
事業者名	徳島県東部県土整備局(徳島)


図面番号 10 / 31

樋門本体配筋図(3)


S=1:50

(NO. 24+9. 0)
[門柱部]


-

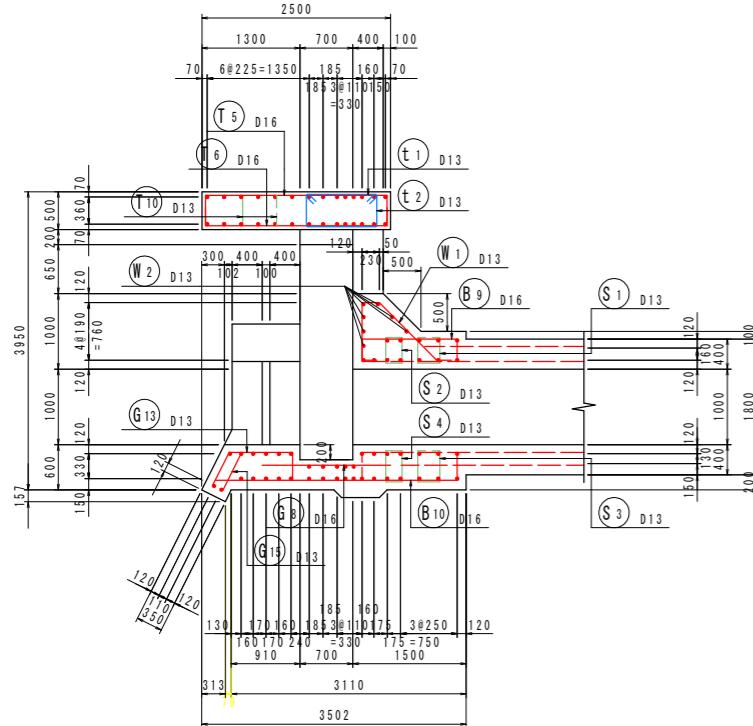


J -

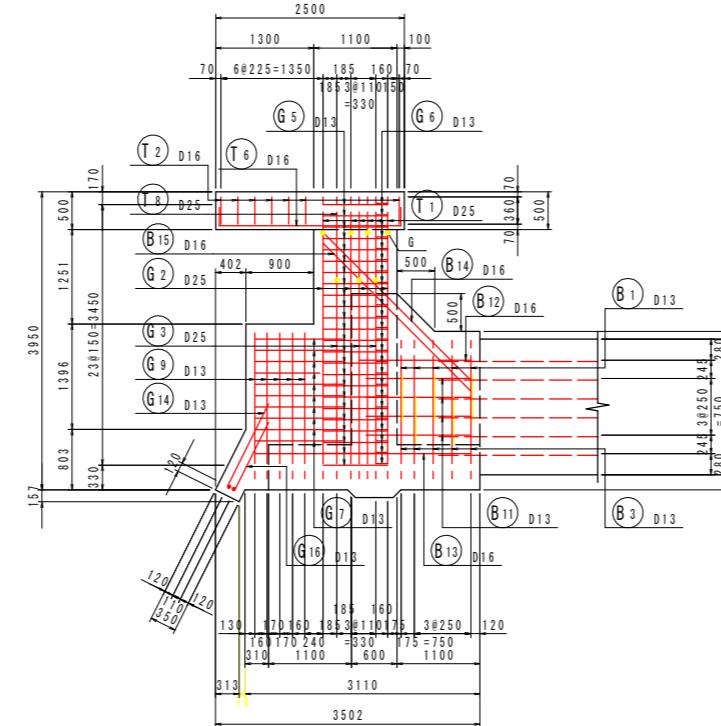


K -

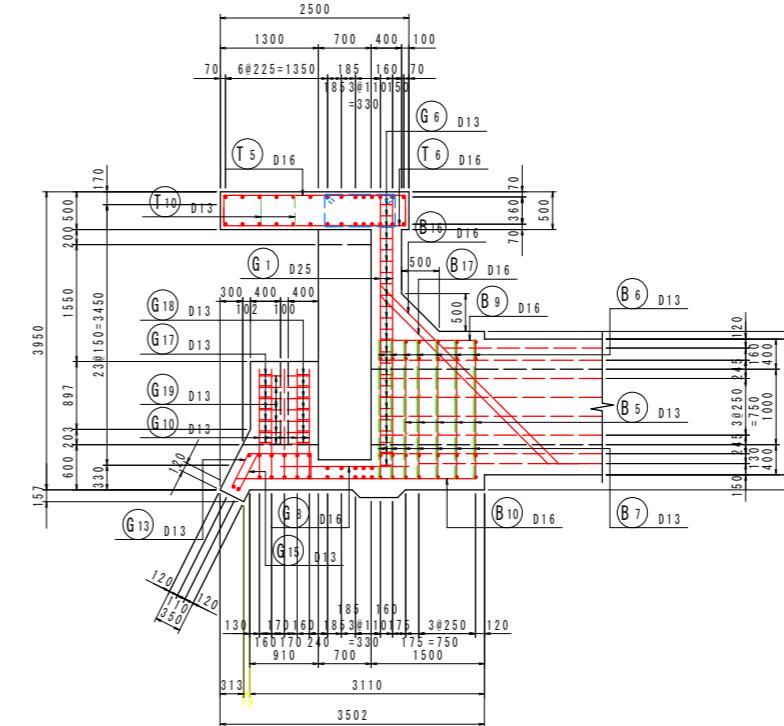


位置図

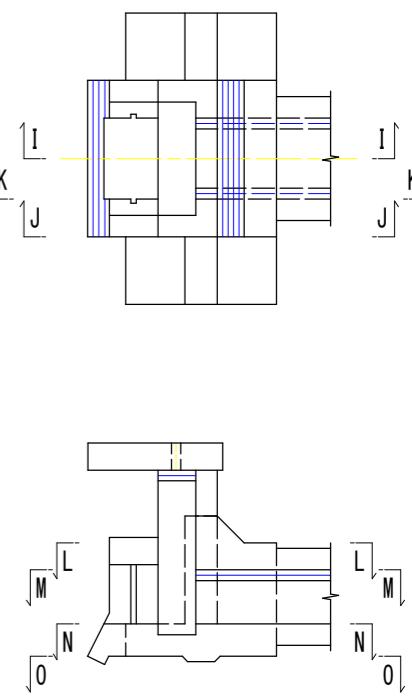


L - L

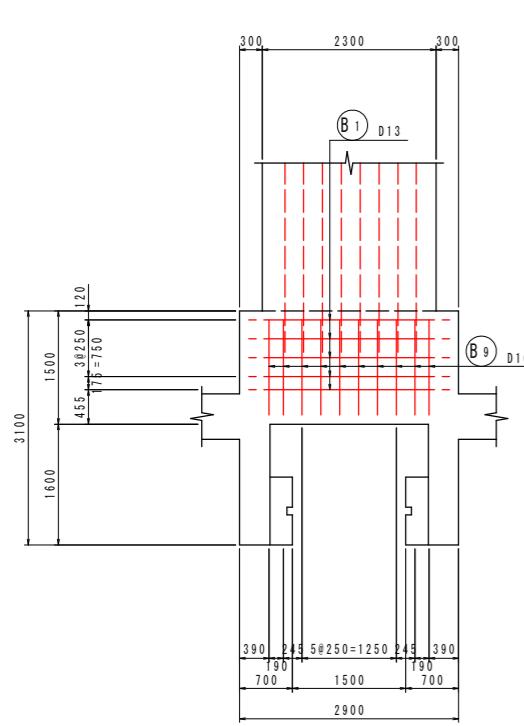


$$\frac{M}{M_0} - 1$$

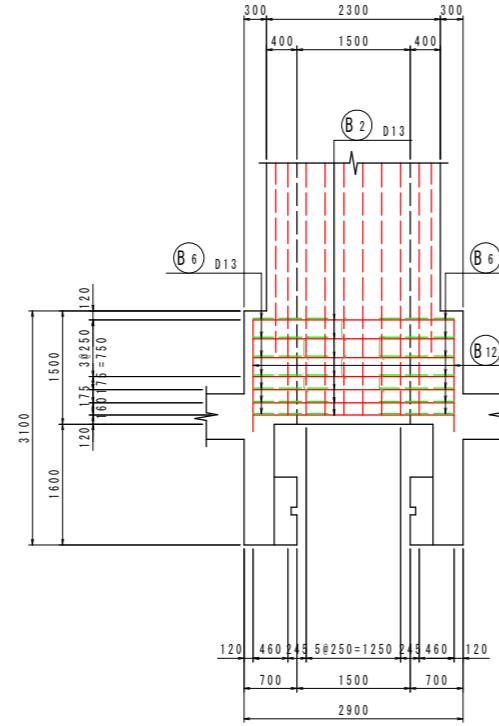

N -

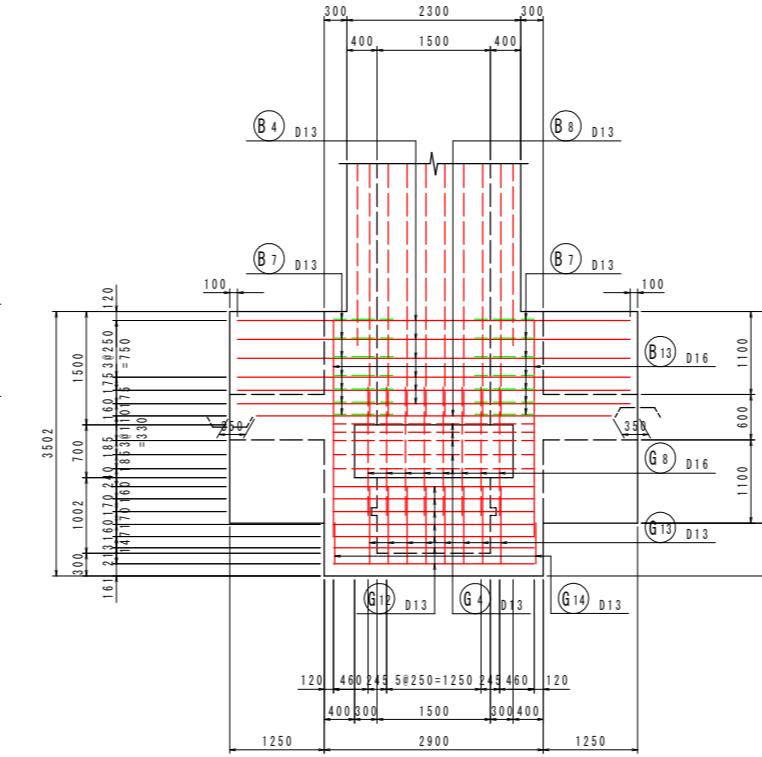

$$\begin{array}{r} 0 \\ - 0 \\ \hline \end{array}$$

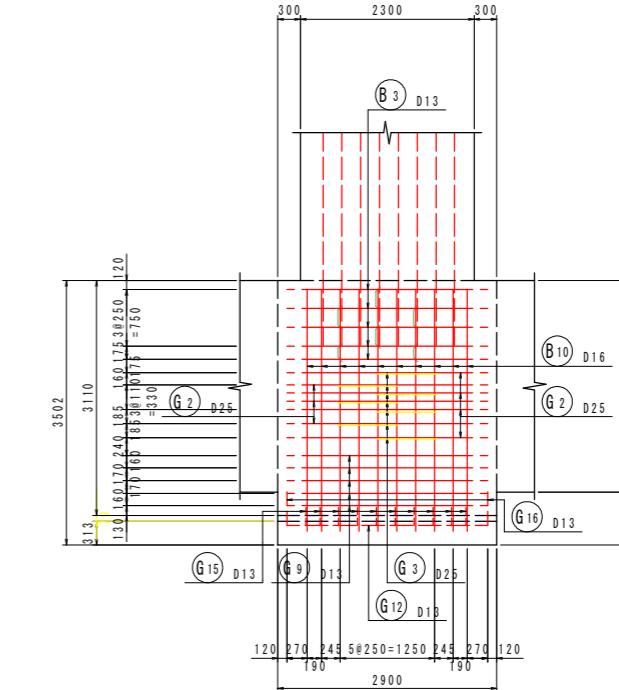


実施設計図面

工事名	R7徳島政所谷川小・田野 樋門工事(2)
路線名等	政所谷川
工事箇所	小松島市田野町本村(第2分割)
図面名	樋門本体配筋図(3)
縮尺	1:50
会社名	徳島県東部県土整備局(徳島)
事業者名	

樋門本体配筋図(4)

S=1:50

(NO.24+9.0)
[門柱部]

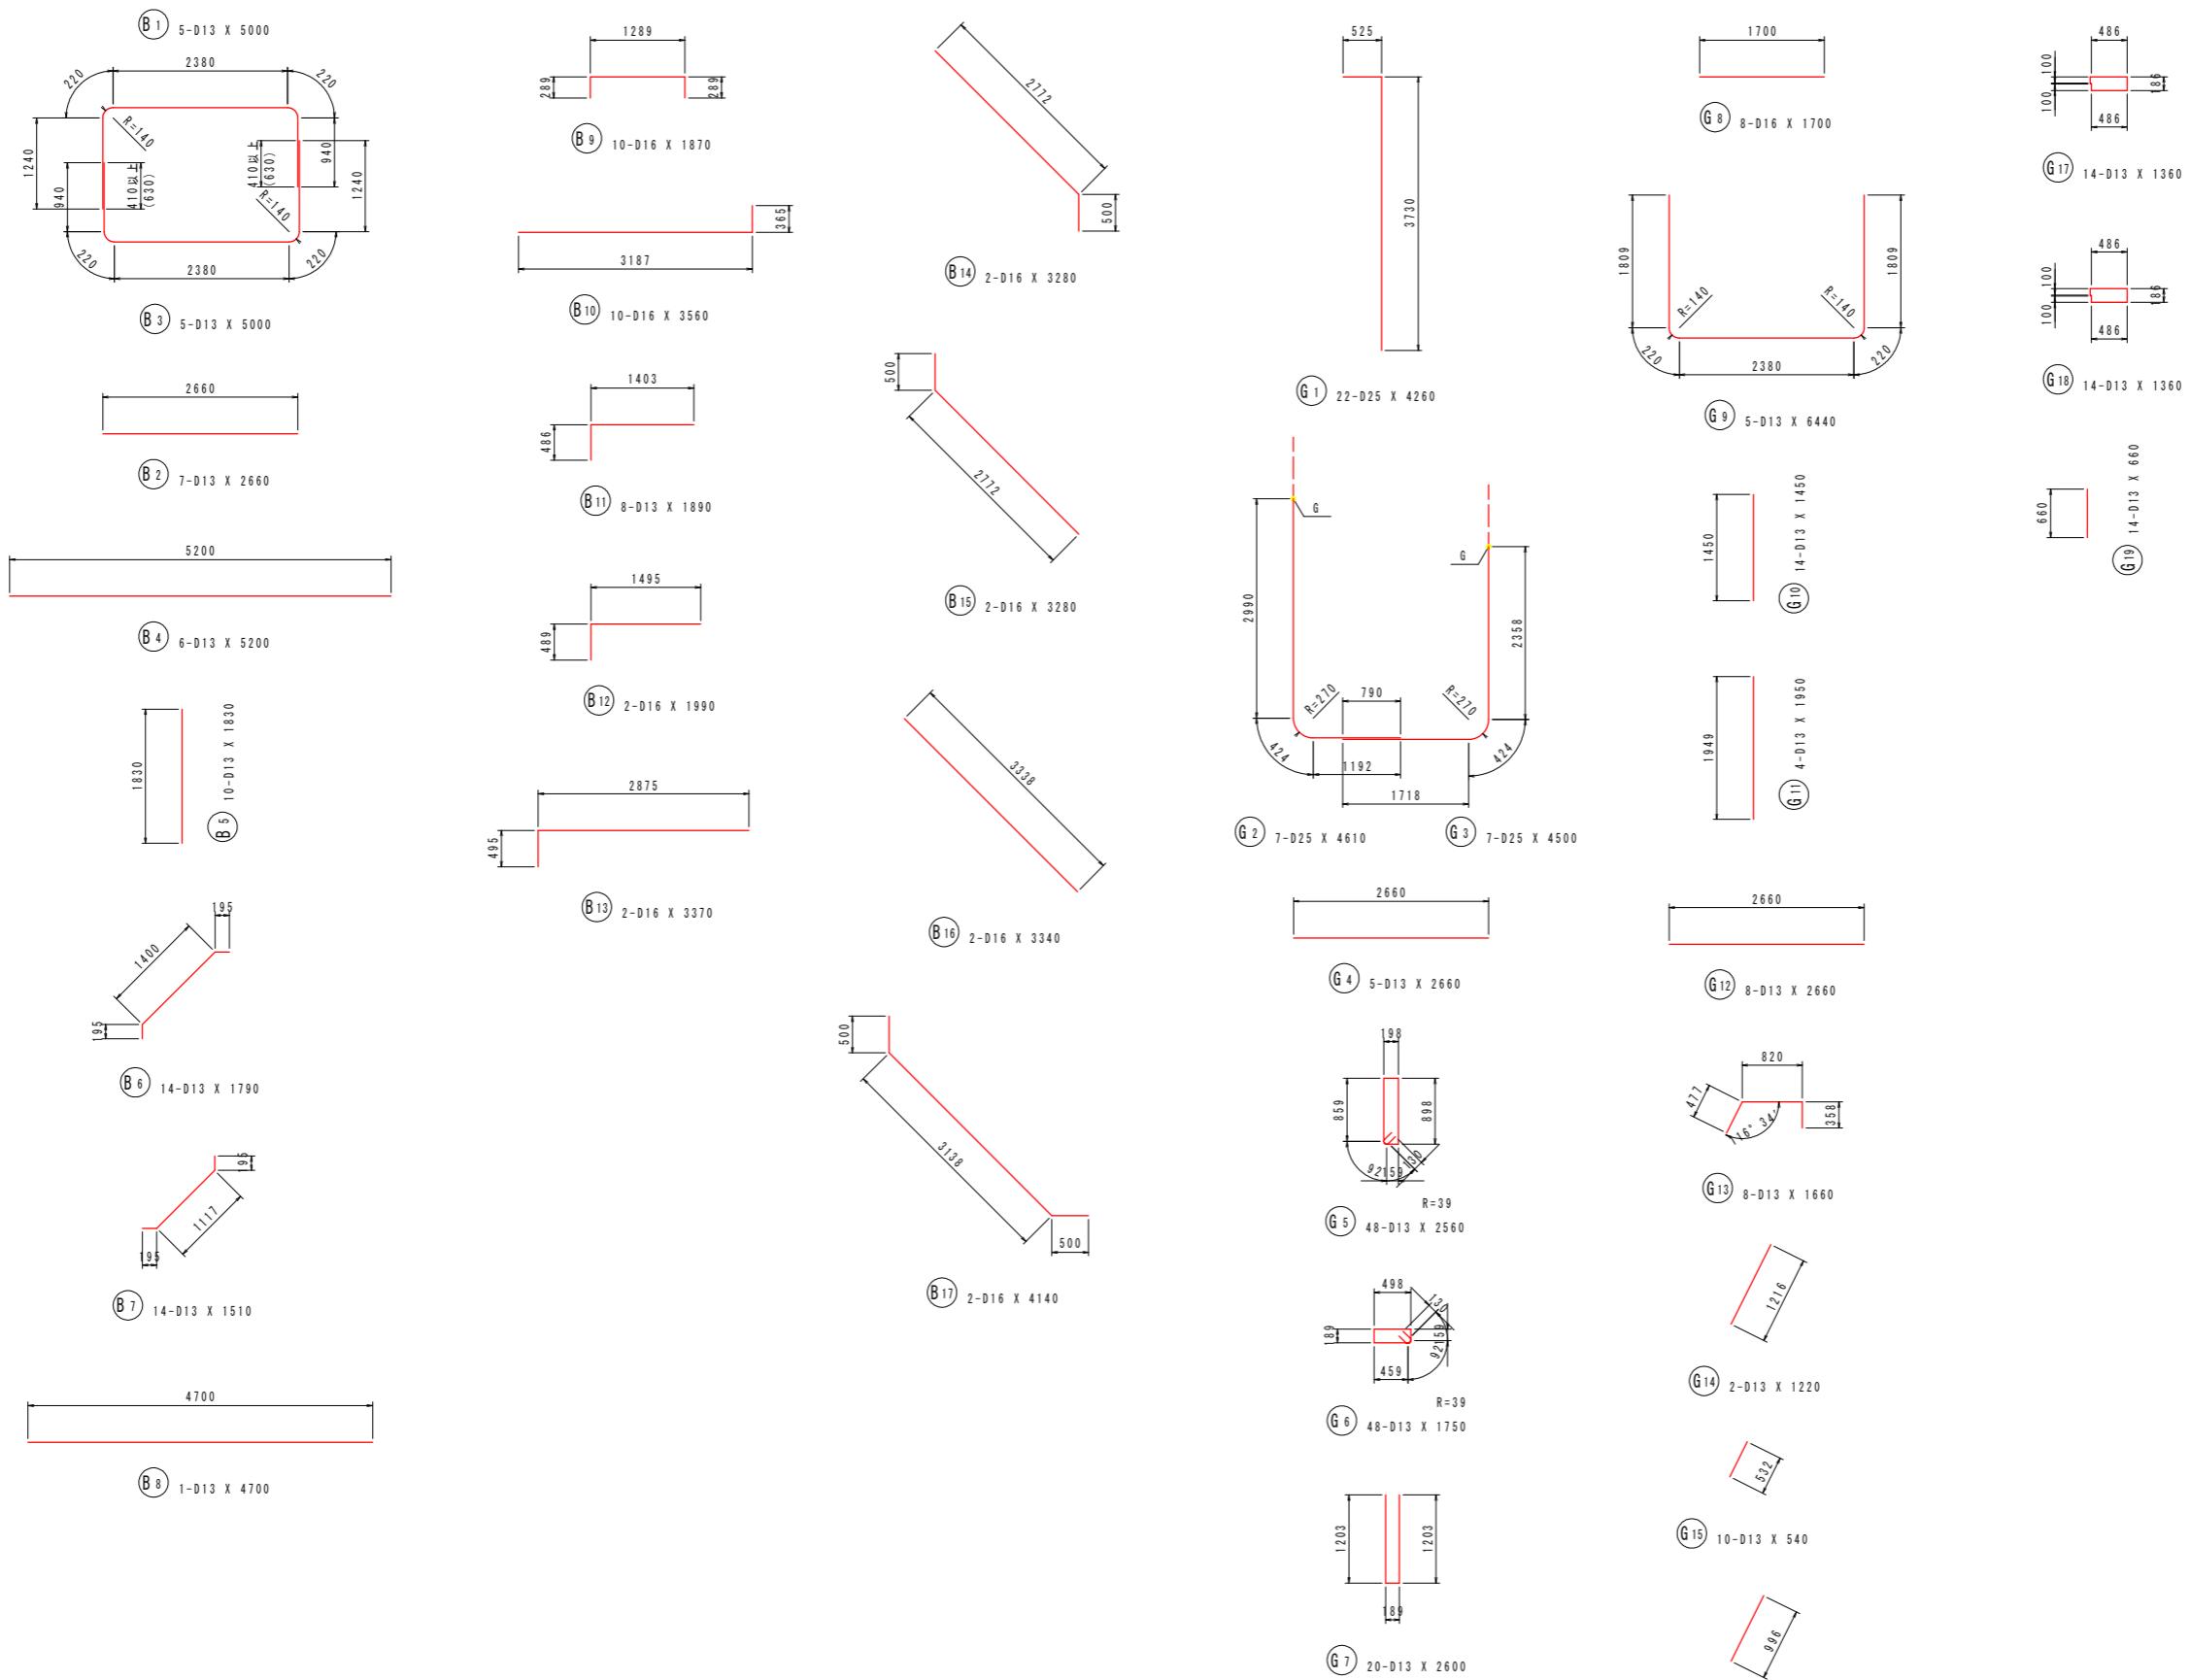

凡例
ガス圧接縫手

実施設計図面


工事名	R7徳士 政所谷川 小・田野 樋門工事(2)
路線名等	政所谷川
工事箇所	小松島市田野町本村(第2分割)
図面名	樋門本体配筋図(4)
縮尺	1:50
会社名	
事業者名	徳島県東部県土整備局(徳島)

1:50 図面番号 12 / 31

樋門本体配筋図(5)

S=1:50

(NO.24+9.0)
[門柱部]

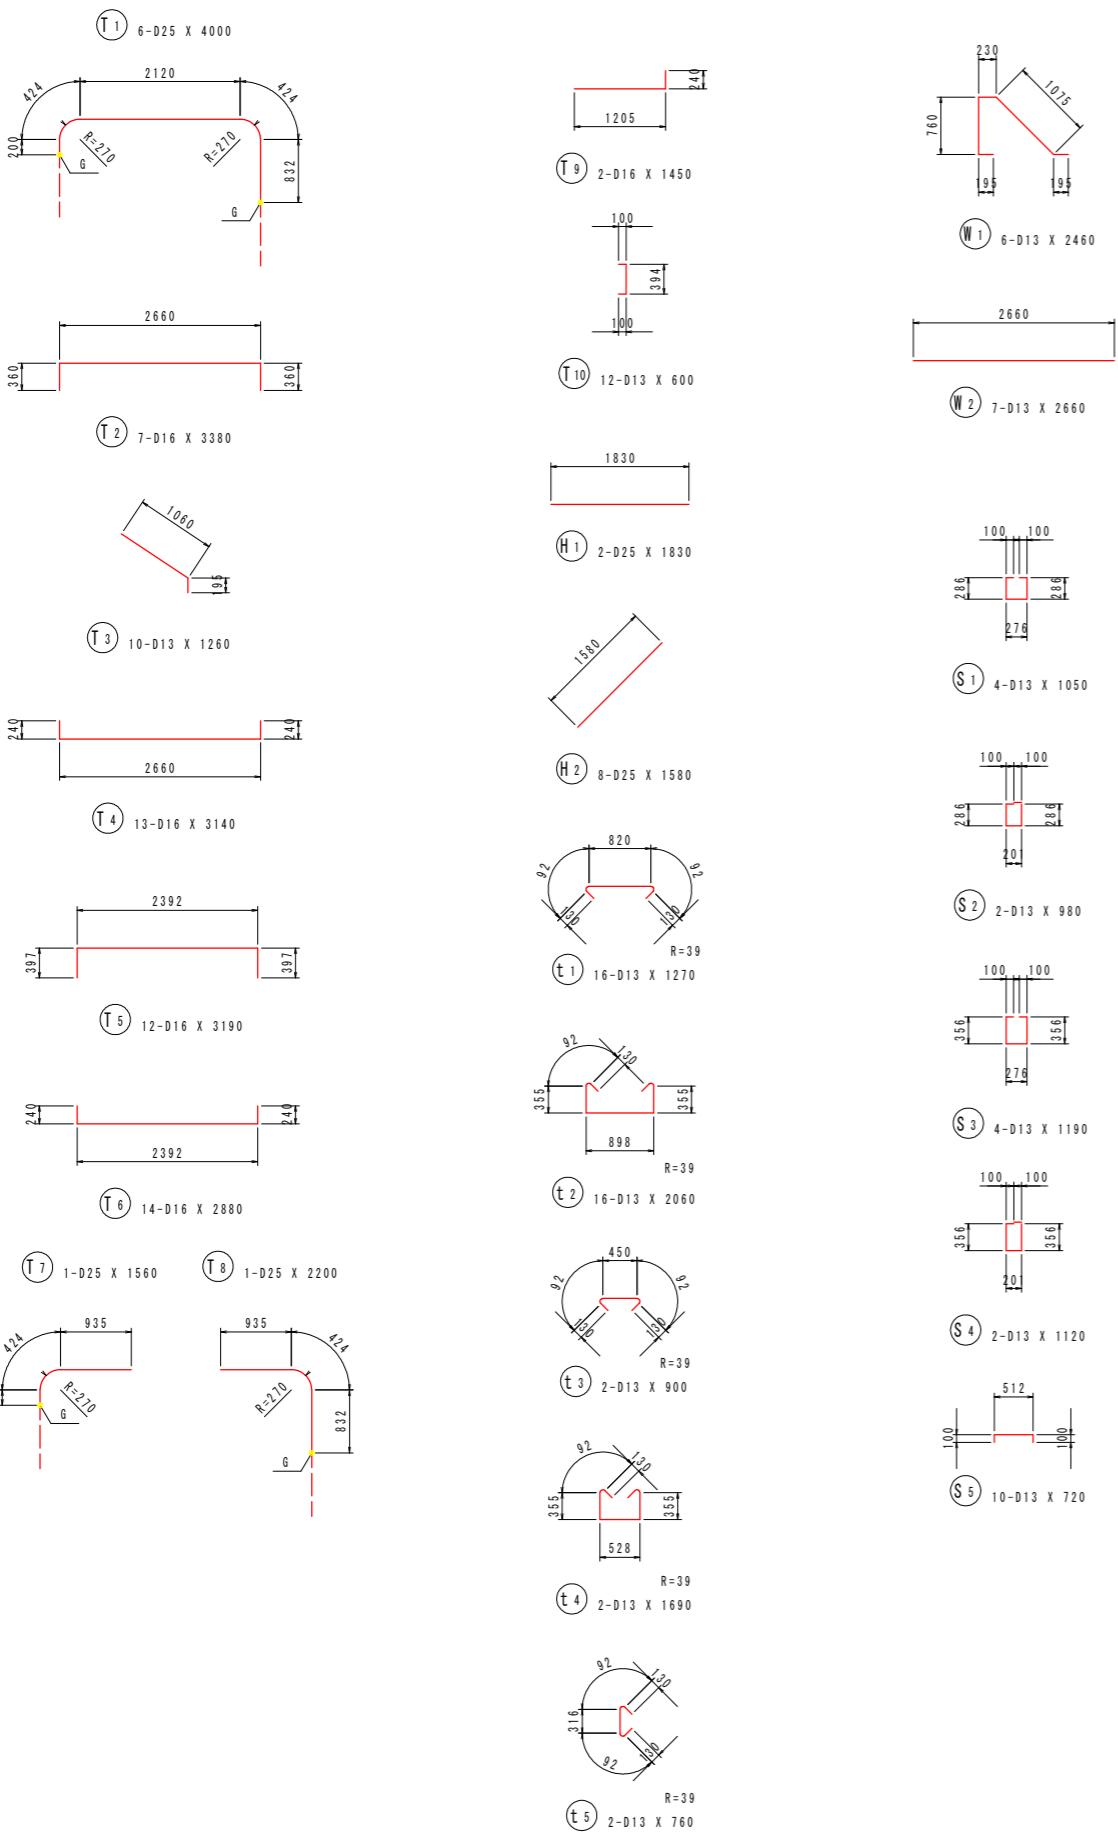

鉄筋質量表(SD345)

種別	径	長さ (mm)	本数	単位質量 (kg/m)	一本当り質量 (kg/本)	質量 (kg)	摘要
B 1	D13	5000	5	0.995	4.98	25	□
B 2	D13	2660	7	0.995	2.65	19	—
B 3	D13	5000	5	0.995	4.98	25	□
B 4	D13	5200	6	0.995	5.17	31	—
B 5	D13	1830	10	0.995	1.82	18	
B 6	D13	1790	14	0.995	1.78	25	/
B 7	D13	1510	14	0.995	1.50	21	/
B 8	D13	4700	1	0.995	4.68	5	—
B 9	D16	1870	10	1.56	2.92	29	□
B 10	D16	3560	10	1.56	5.55	56	—
B 11	D13	1890	8	0.995	1.88	15	□
B 12	D16	1990	2	1.56	3.10	6	□
B 13	D16	3370	2	1.56	5.26	11	□
B 14	D16	3280	2	1.56	5.12	10	/
B 15	D16	3280	2	1.56	5.12	10	/
B 16	D16	3340	2	1.56	5.21	10	/
B 17	D16	4140	2	1.56	6.46	13	/
						329	
G 1	D25	4260	22	3.98	16.95	373	
G 2	D25	4610	7	3.98	18.35	128	L (7)
G 3	D25	4500	7	3.98	17.91	125	J (7)
G 4	D13	2660	5	0.995	2.65	13	—
G 5	D13	2560	48	0.995	2.55	122	□
G 6	D13	1750	48	0.995	1.74	84	□
G 7	D13	2600	20	0.995	2.59	52	
G 8	D16	1700	8	1.56	2.65	21	—
G 9	D13	6440	5	0.995	6.41	32	□
G 10	D13	1450	14	0.995	1.44	20	
G 11	D13	1950	4	0.995	1.94	8	
G 12	D13	2660	8	0.995	2.65	21	—
G 13	D13	1660	8	0.995	1.65	13	□
G 14	D13	1220	2	0.995	1.21	2	/
G 15	D13	540	10	0.995	0.54	5	/
G 16	D13	1000	2	0.995	1.00	2	/
G 17	D13	1360	14	0.995	1.35	19	□
G 18	D13	1360	14	0.995	1.35	19	□
G 19	D13	660	14	0.995	0.66	9	
						1068	
T 1	D25	4000	6	3.98	15.92	96	□
T 2	D16	3380	7	1.56	5.27	37	□
T 3	D13	1260	10	0.995	1.25	13	—
T 4	D16	3140	13	1.56	4.90	64	—
T 5	D16	3190	12	1.56	4.98	60	—
T 6	D16	2880	14	1.56	4.49	63	—
T 7	D25	1560	1	3.98	6.21	6	—
T 8	D25	2200	1	3.98	8.76	9	—
T 9	D16	1450	2	1.56	2.26	5	—
T 10	D13	600	12	0.995	0.60	7	—
						360	
H 1	D25	1830	2	3.98	7.28	15	—
H 2	D25	1580	8	3.98	6.29	50	/
						65	

種別	径	長さ (mm)	本数	単位質量 (kg/m)	一本当り質量 (kg/本)	質量 (kg)	摘要
t 1	D13	1270	16	0.995	1.26	20	□
t 2	D13	2060	16	0.995	2.05	33	□
t 3	D13	900	2	0.995	0.90	2	□
t 4	D13	1690	2	0.995	1.68	3	□
t 5	D13	760	2	0.995	0.76	2	□
						60	
W 1	D13	2460	6	0.995	2.45	15	□
W 2	D13	2660	7	0.995	2.65	19	—
						34	
S 1	D13	1050	4	0.995	1.04	4	□
S 2	D13	980	2	0.995	0.98	2	□
S 3	D13	1190	4	0.995	1.18	5	□
S 4	D13	1120	2	0.995	1.11	2	□
S 5	D13	720	10	0.995	0.72	7	□
						20	
圧接箇所数							
合計 D25 802 kg (14)							
D16 395 kg							
D13 739 kg							
総質量 1936 kg (14)							

工事名	R7地主 政所谷川 小・田野 橋門工事(2)
路線名等	政所谷川
工事箇所	小松島市田野町本村(第2分割)
図面名	樋門本体配筋図(5)
縮尺	1:50
図面番号	13 / 31
会社名	
事業者名	徳島県東部県土整備局(徳島)


ガス圧接縫手

樋門本体配筋図(6)


S=1:50

(N0. 24+9. 0)


$$\underline{A - A}$$

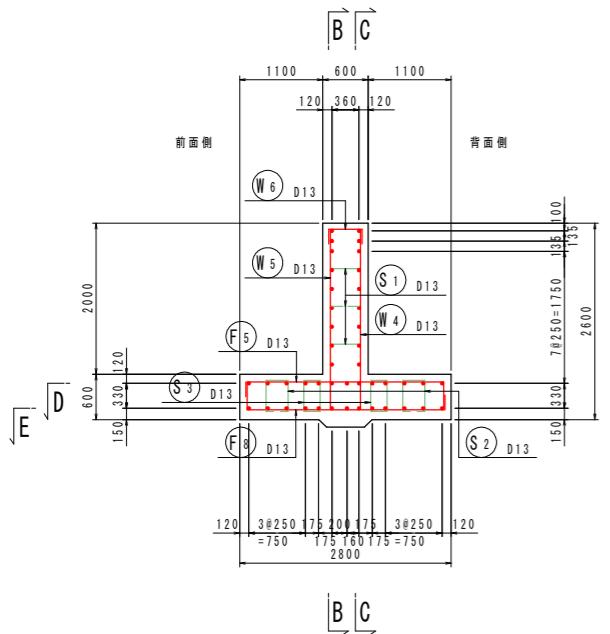




B - B

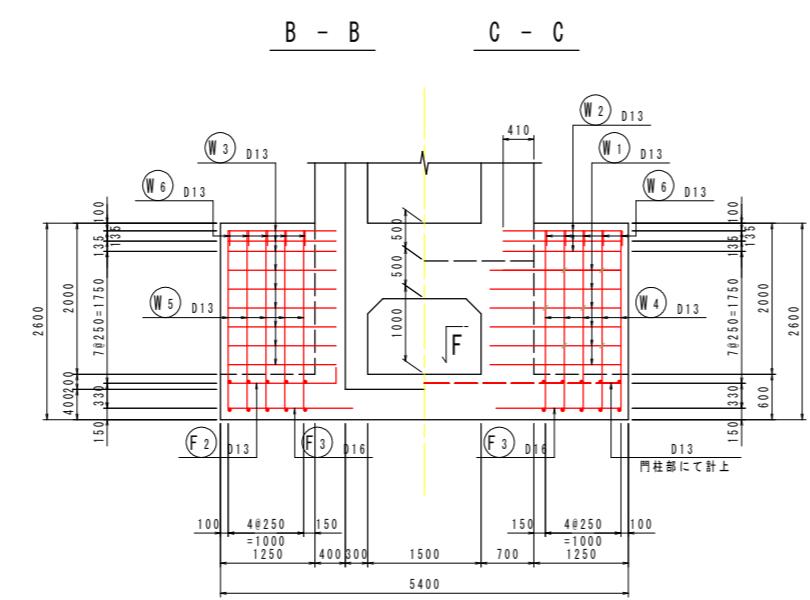


C - C

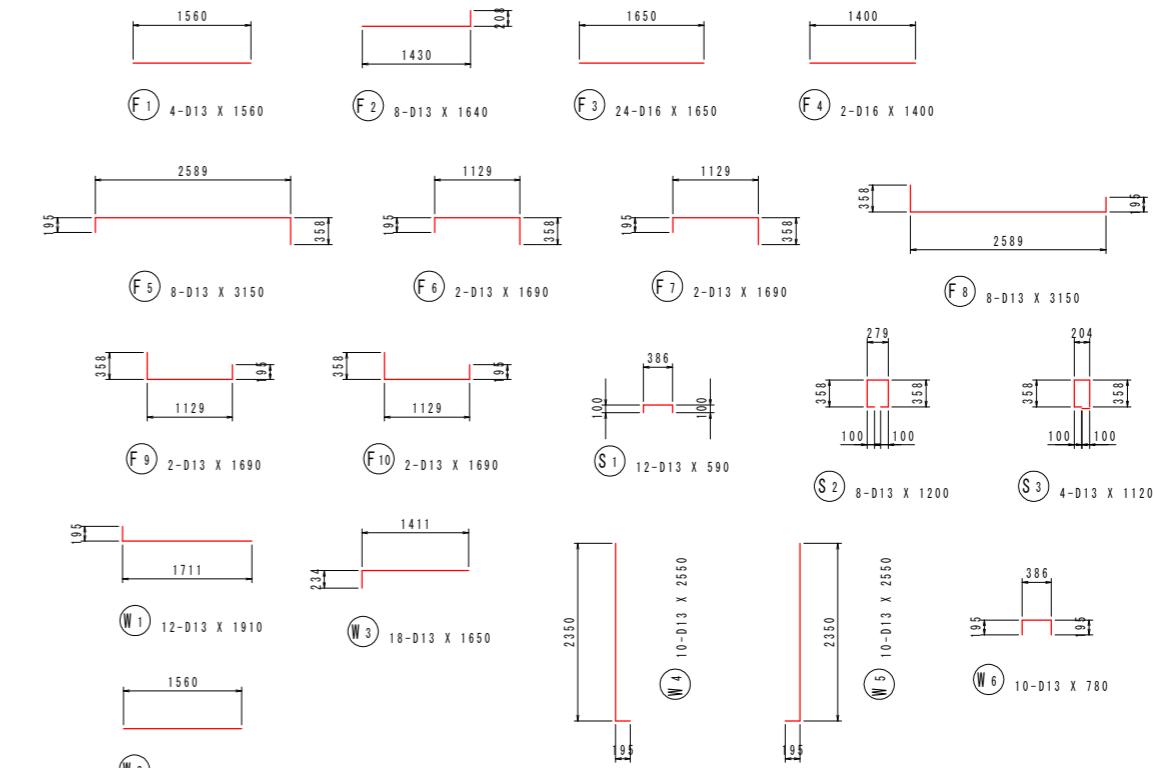


D - D

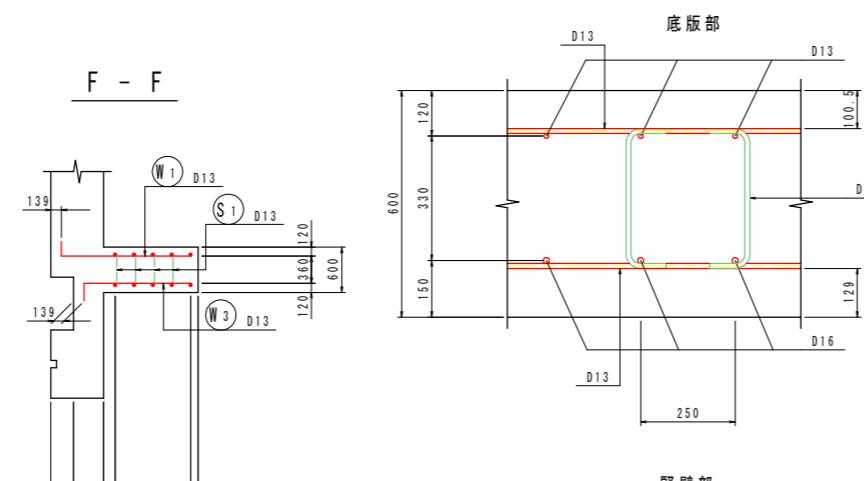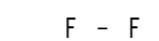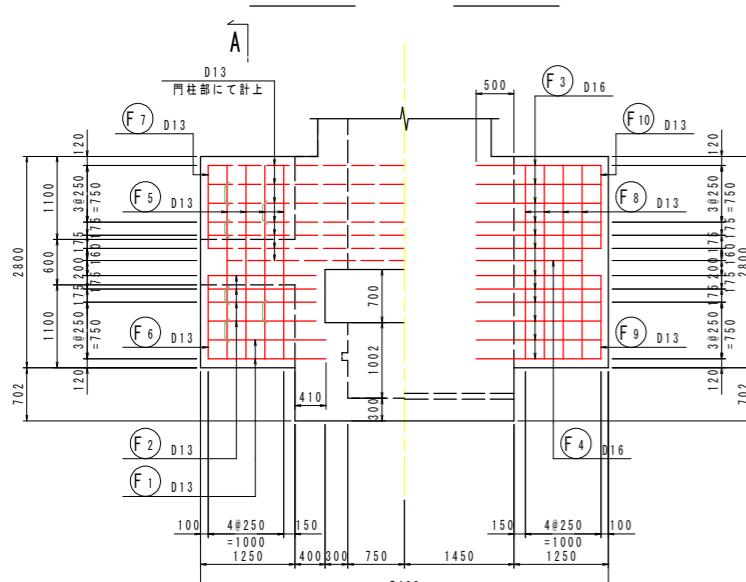

組立図 S=1 :

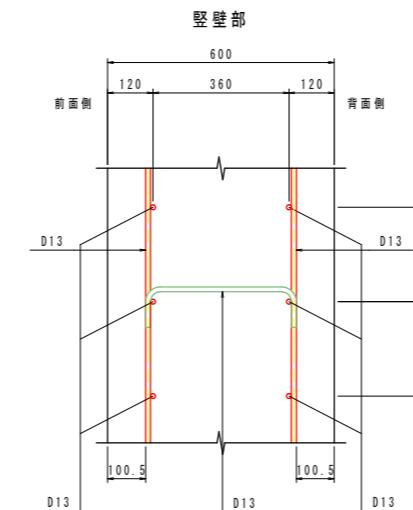

— KEYPLAN —

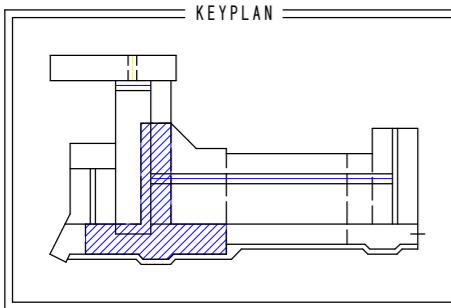


実施設計図面

工事名	R7德土 政所谷川 小・田野 植門工事(2)		
路線名等	政所谷川		
工事箇所	小松島市田野町本村(第2分割)		
図面名	植門本体配筋図(6)		
縮尺	図示	図面番号	14 / 31
会社名			
事業者名	徳島県東部県土整備局(徳島)		


樋門本体配筋図(7)

(NO.24+9.0)
[函体部]




S=1:50

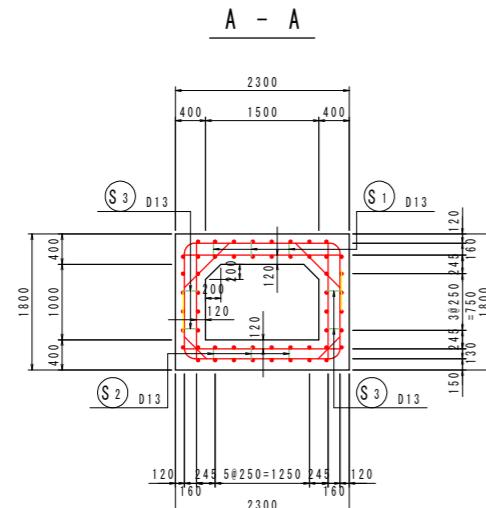


主鉄筋組立図
ctc250

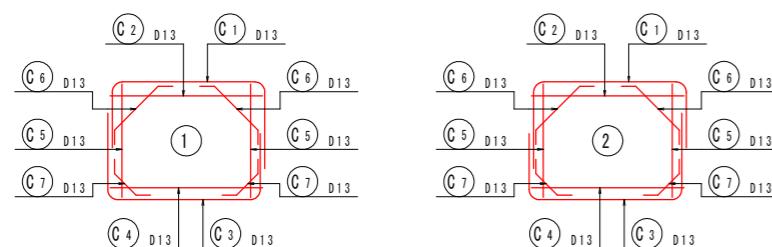



位置図

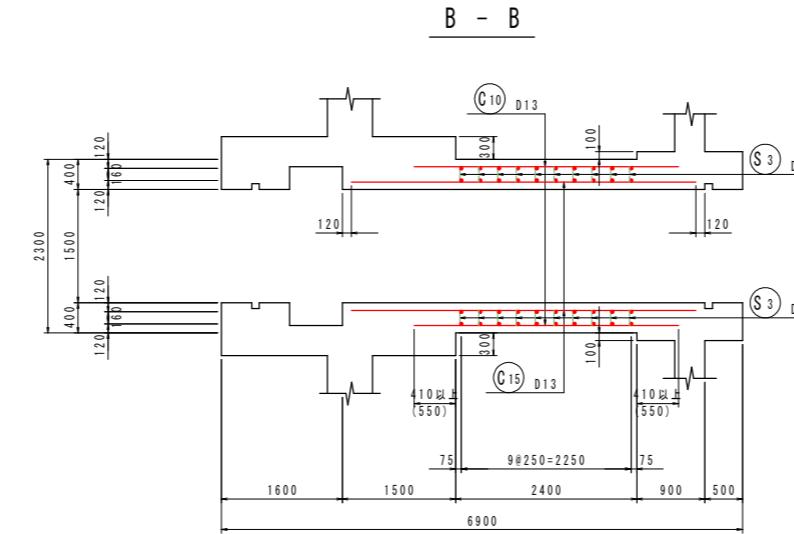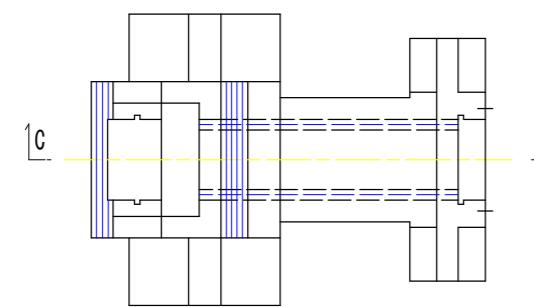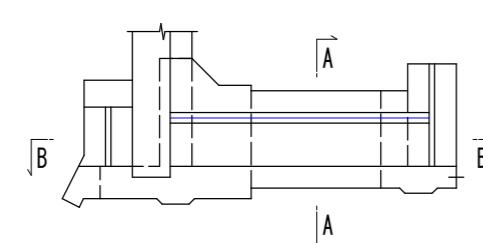



C - C

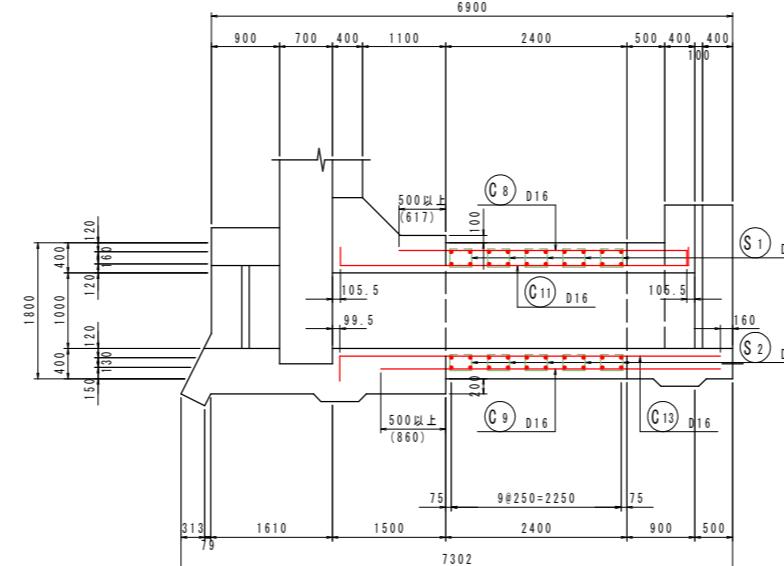

組立図 S=1:10

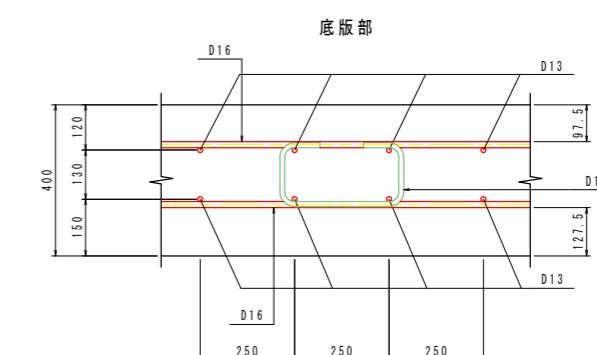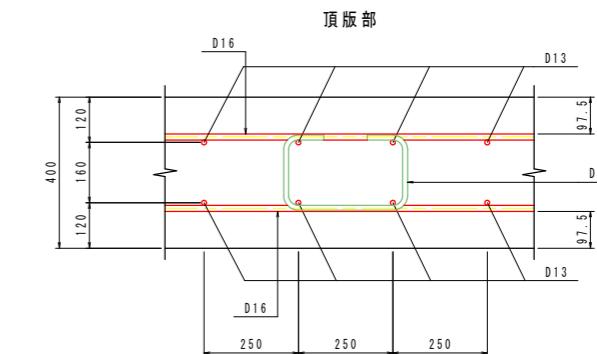

側壁部

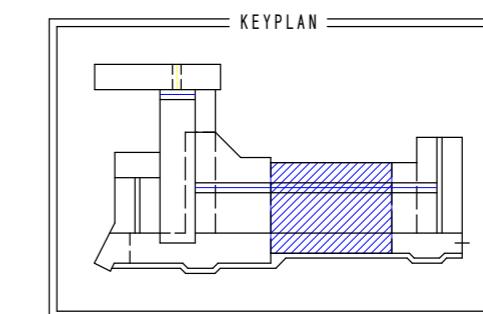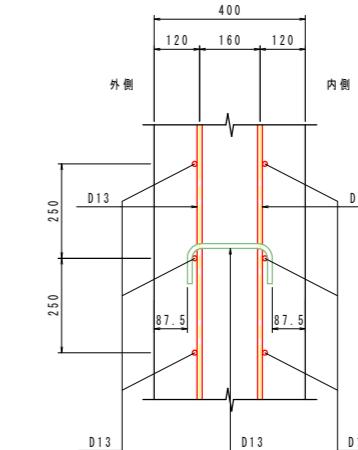


実施設計図面

工事名	R7徳士 政所谷川 小・田野 樋門工事(2)	
路線名等	政所谷川	
工事箇所	小松島市田野町本村(第2分割)	
図面名	樋門本体配筋図(7)	
縮尺	図示	図面番号 15 / 31
会社名		
事業者名	徳島県東部県土整備局(徳島)	


樋門本体配筋図(8)

S=1:50

(NO.24+9.0)
[函体部]

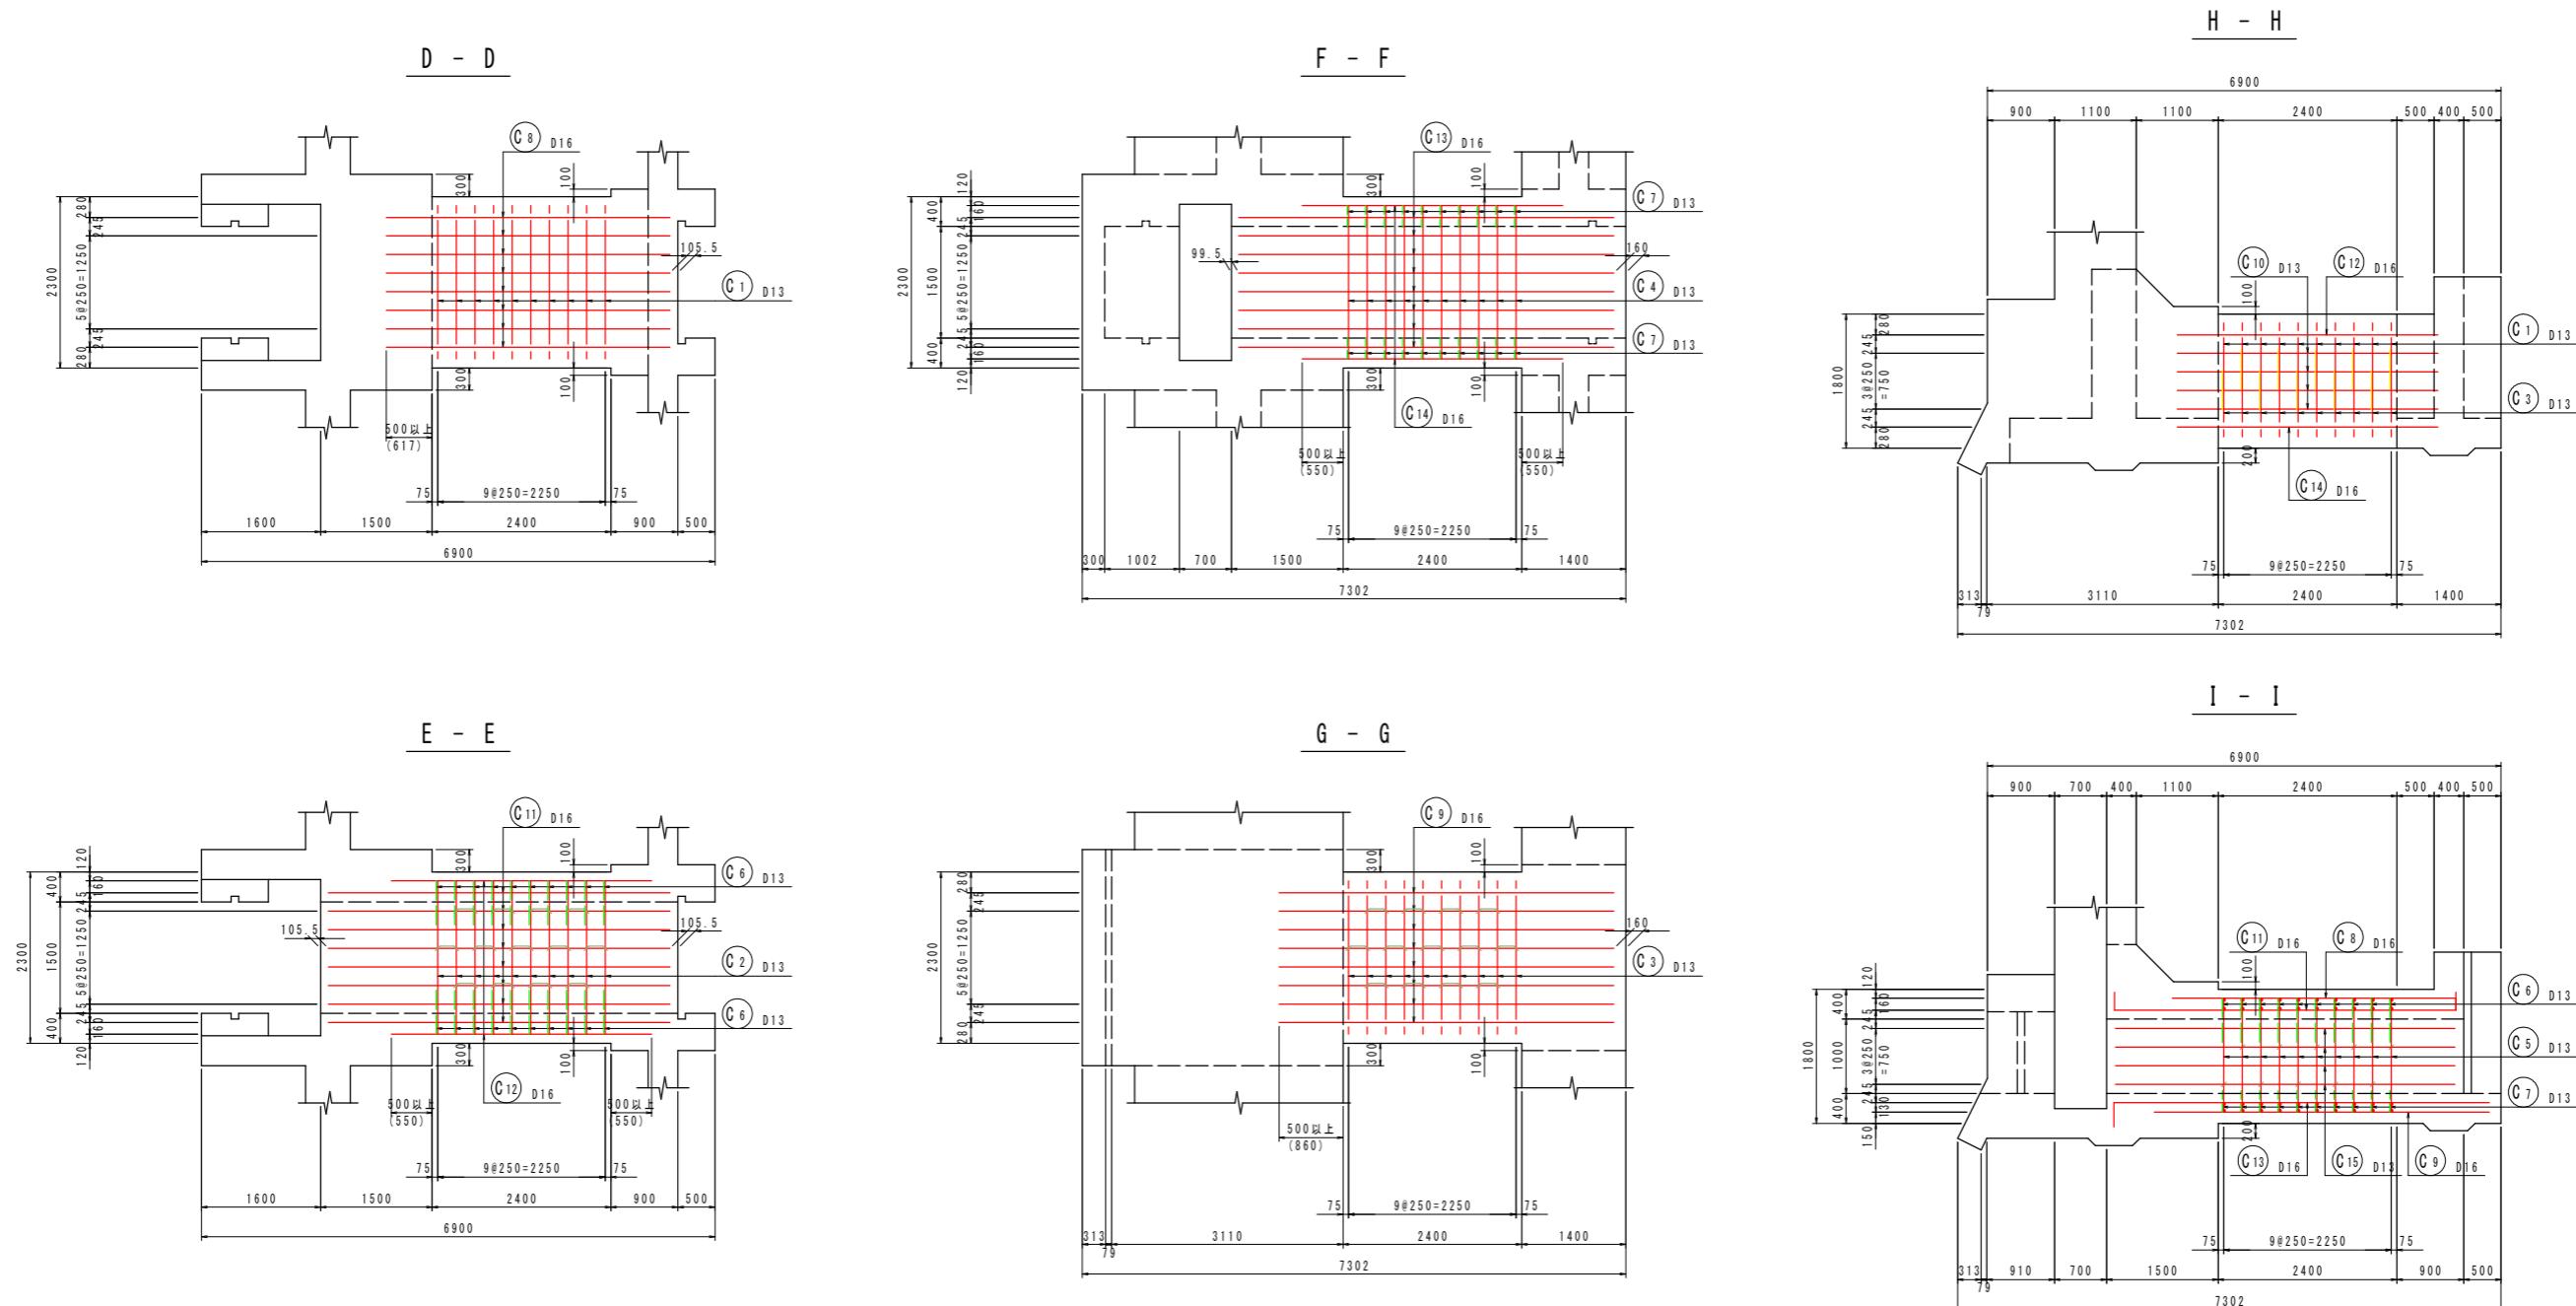

位置図

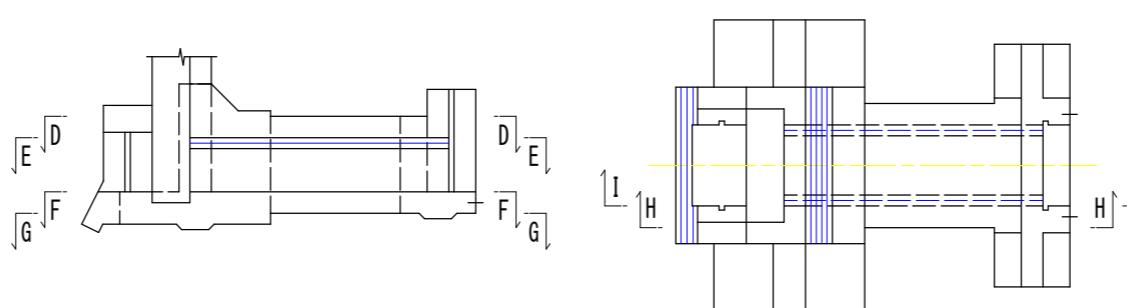


実施設計図面

工事名	R7徳士 政所谷川 小・田野 樋門工事(2)	
路線名等	政所谷川	
工事箇所	小松島市田野町本村(第2分割)	
図面名	樋門本体配筋図(8)	
縮尺	1:50	図面番号 16 / 31
会社名		
事業者名	徳島県東部県土整備局(徳島)	

樋門本体配筋図(9)

S=1:50

(NO.24+9.0)
[函体部]

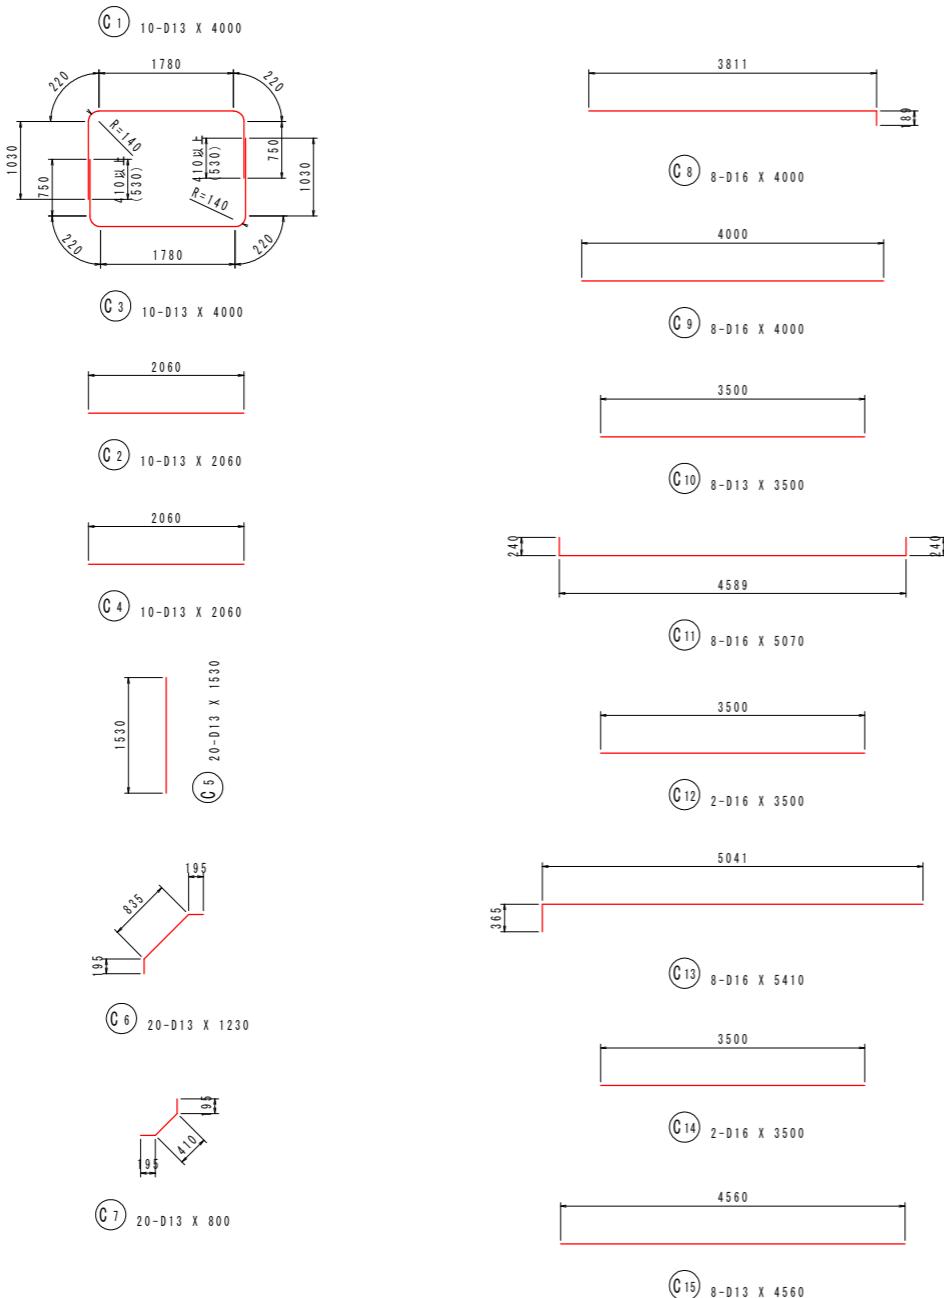

鉄筋質量表(SD345)




種別	径	長さ (mm)	本数	単位質量 (kg/m)	一本当たり質量 (kg/本)	質量 (kg)	摘要
C 1	D13	4000	10	0.995	3.98	40	□
C 2	D13	2060	10	0.995	2.05	21	——
C 3	D13	4000	10	0.995	3.98	40	□
C 4	D13	2060	10	0.995	2.05	21	——
C 5	D13	1530	20	0.995	1.52	30	1
C 6	D13	1230	20	0.995	1.22	24	✓
C 7	D13	800	20	0.995	0.80	16	✓
C 8	D16	4000	8	1.56	6.24	50	——
C 9	D16	4000	8	1.56	6.24	50	——
C 10	D13	3500	8	0.995	3.48	28	——
C 11	D16	5070	8	1.56	7.91	63	——
C 12	D16	3500	2	1.56	5.46	11	——
C 13	D16	5410	8	1.56	8.44	68	——
C 14	D16	3500	2	1.56	5.46	11	——
C 15	D13	4560	8	0.995	4.54	36	——
509							
S 1	D13	850	13	0.995	0.85	11	□
S 2	D13	790	13	0.995	0.79	10	□
S 3	D13	420	20	0.995	0.42	8	□
29							
合計 D16 253 kg							
D13 285 kg							
総質量 538 kg							

実施設計図面



工事名	R7徳士 政所谷川 小・田野 樋門工事(2)
路線名等	政所谷川
工事箇所	小松島市田野町本村(第2分割)
図面名	樋門本体配筋図(9)
縮尺	1:50
会社名	
事業者名	徳島県東部県土整備局(徳島)

樋門本体配筋図(10)




(NO.24+9.0)
[川裏端部]

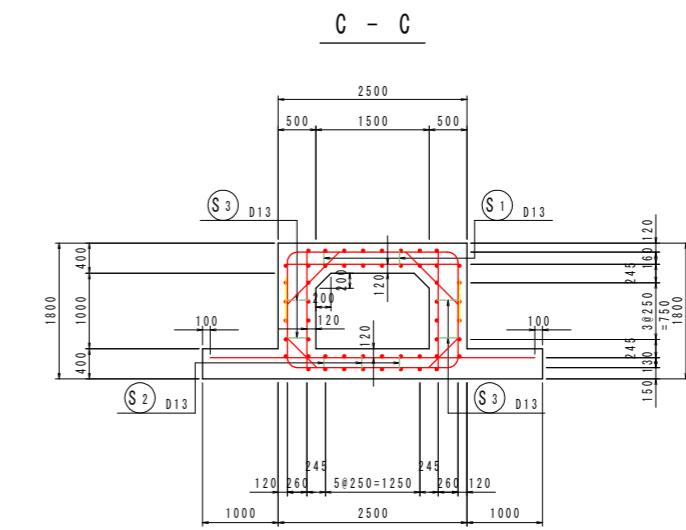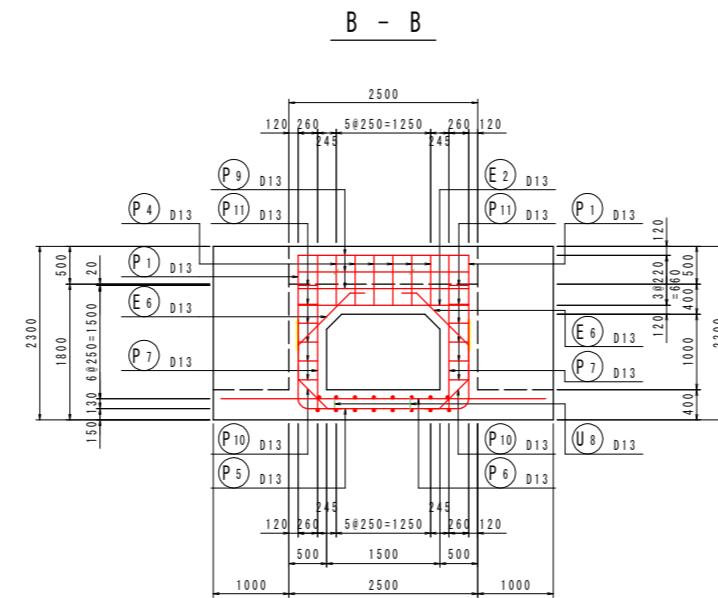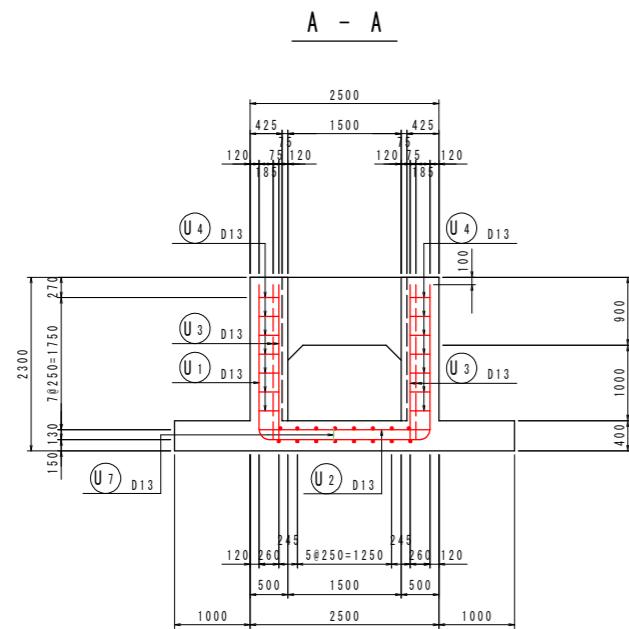

組立図 S=1:10

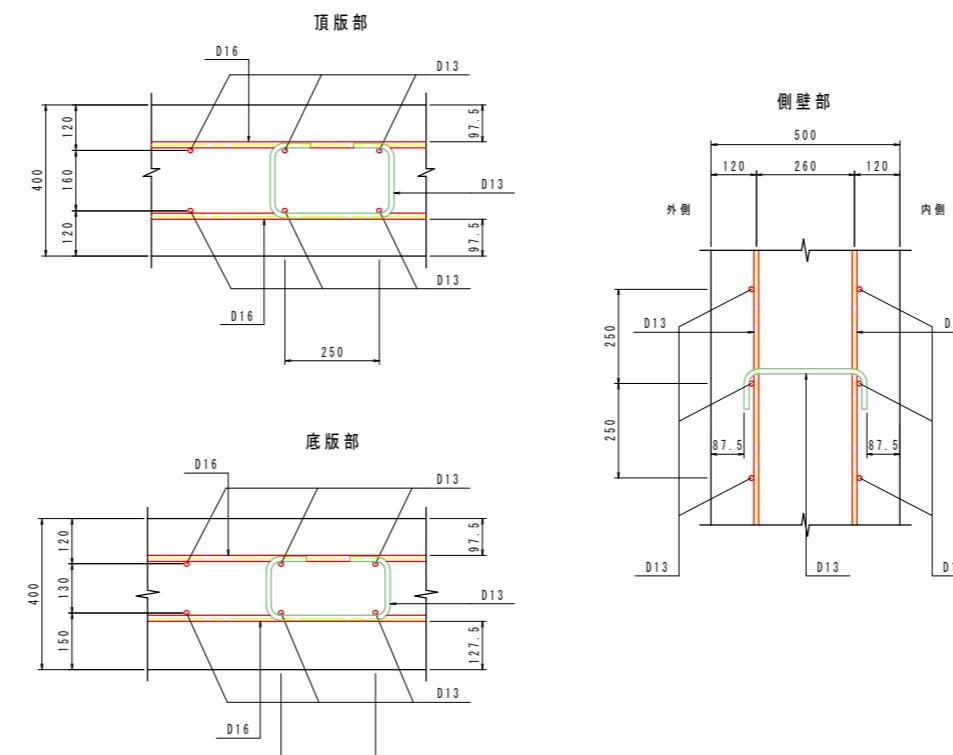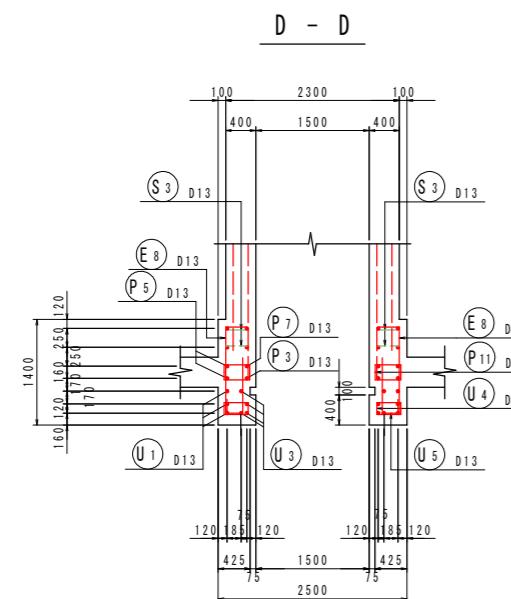

主鉄筋組立図 ctc250

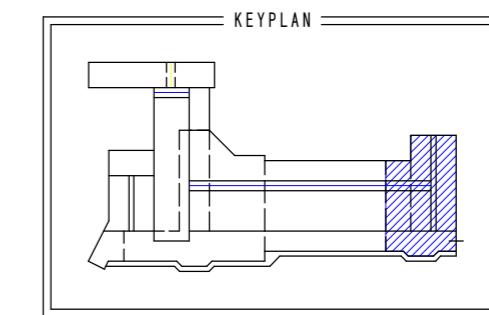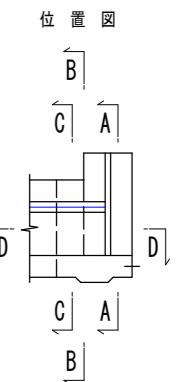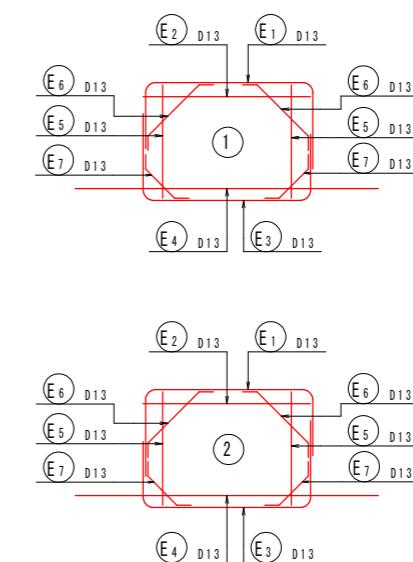


実施設計図面

工事名	R7徳士 政所谷川 小・田野 樋門工事(2)	
路線名等	政所谷川	
工事箇所	小松島市田野町本村(第2分割)	
図面名	樋門本体配筋図(10)	
縮尺	図示	図面番号 18 / 31
会社名		
事業者名	徳島県東部県土整備局(徳島)	

樋門本体配筋図(11)

S=1:50

(NO.24+9.0)
[川裏端部]

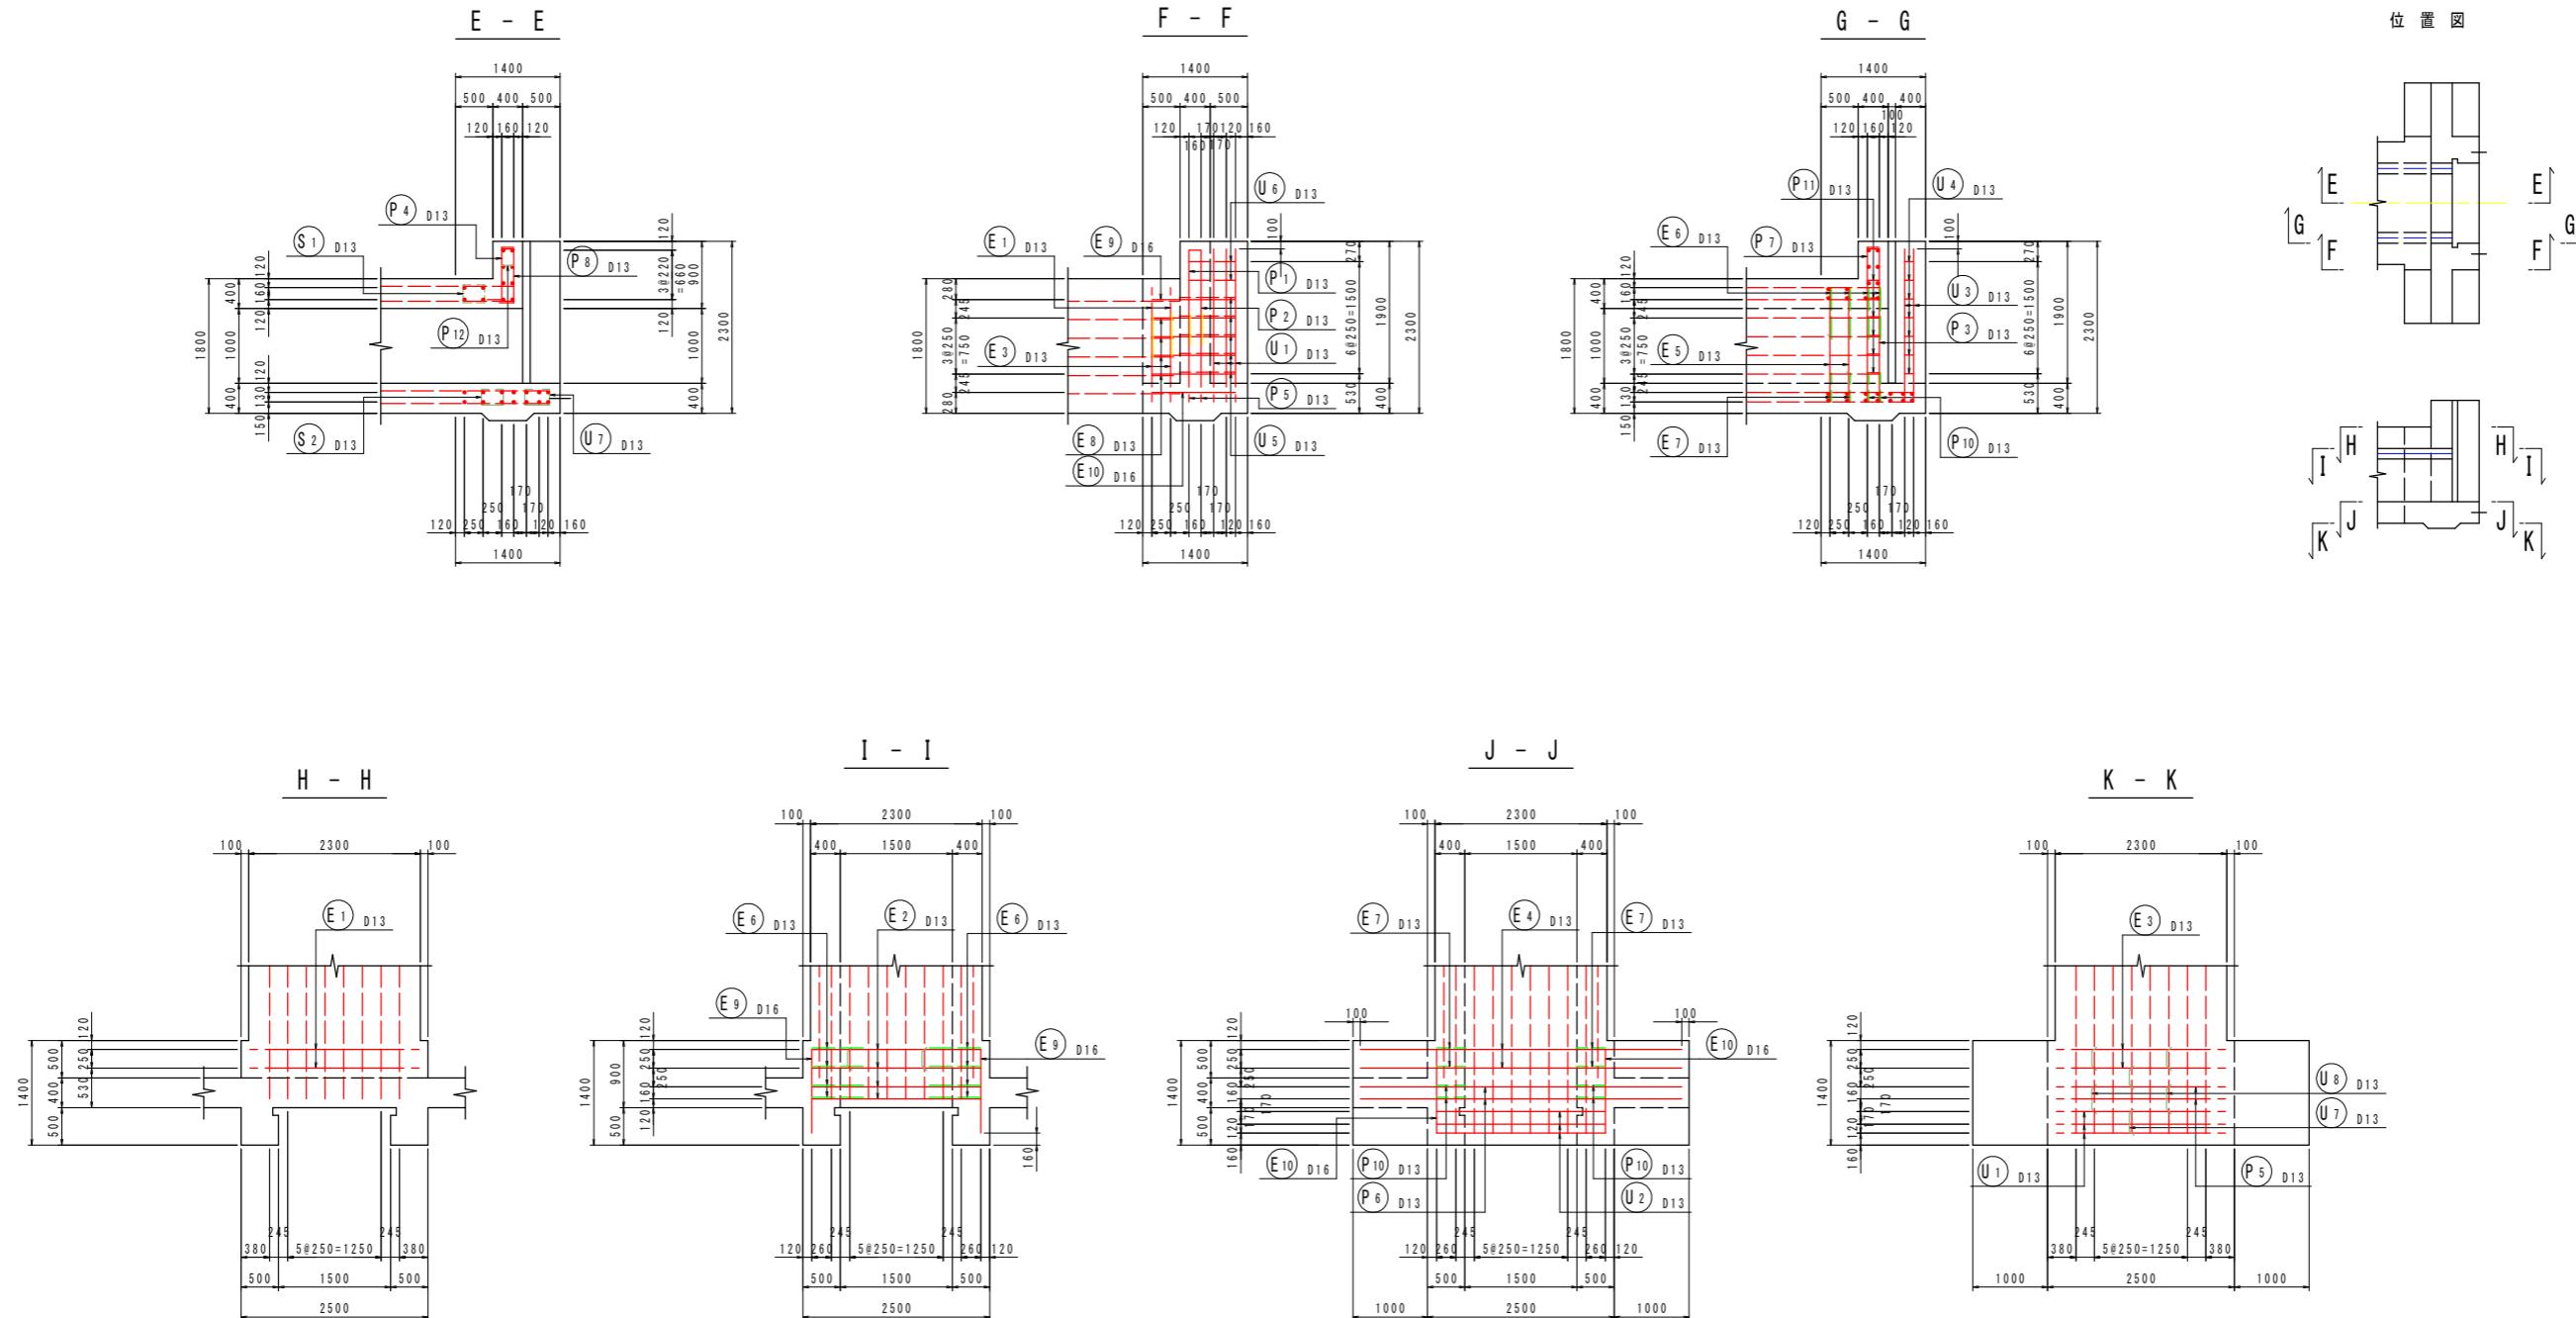


実施設計図面

工事名	R7徳士 政所谷川 小・田野 樋門工事(2)
路線名等	政所谷川
工事箇所	小松島市田野町本村(第2分割)
図面名	樋門本体配筋図(11)
縮尺	1:50
会社名	
事業者名	徳島県東部県土整備局(徳島)

樋門本体配筋図(12)

S=1:50

(NO.24+9.0)
[川裏端部]

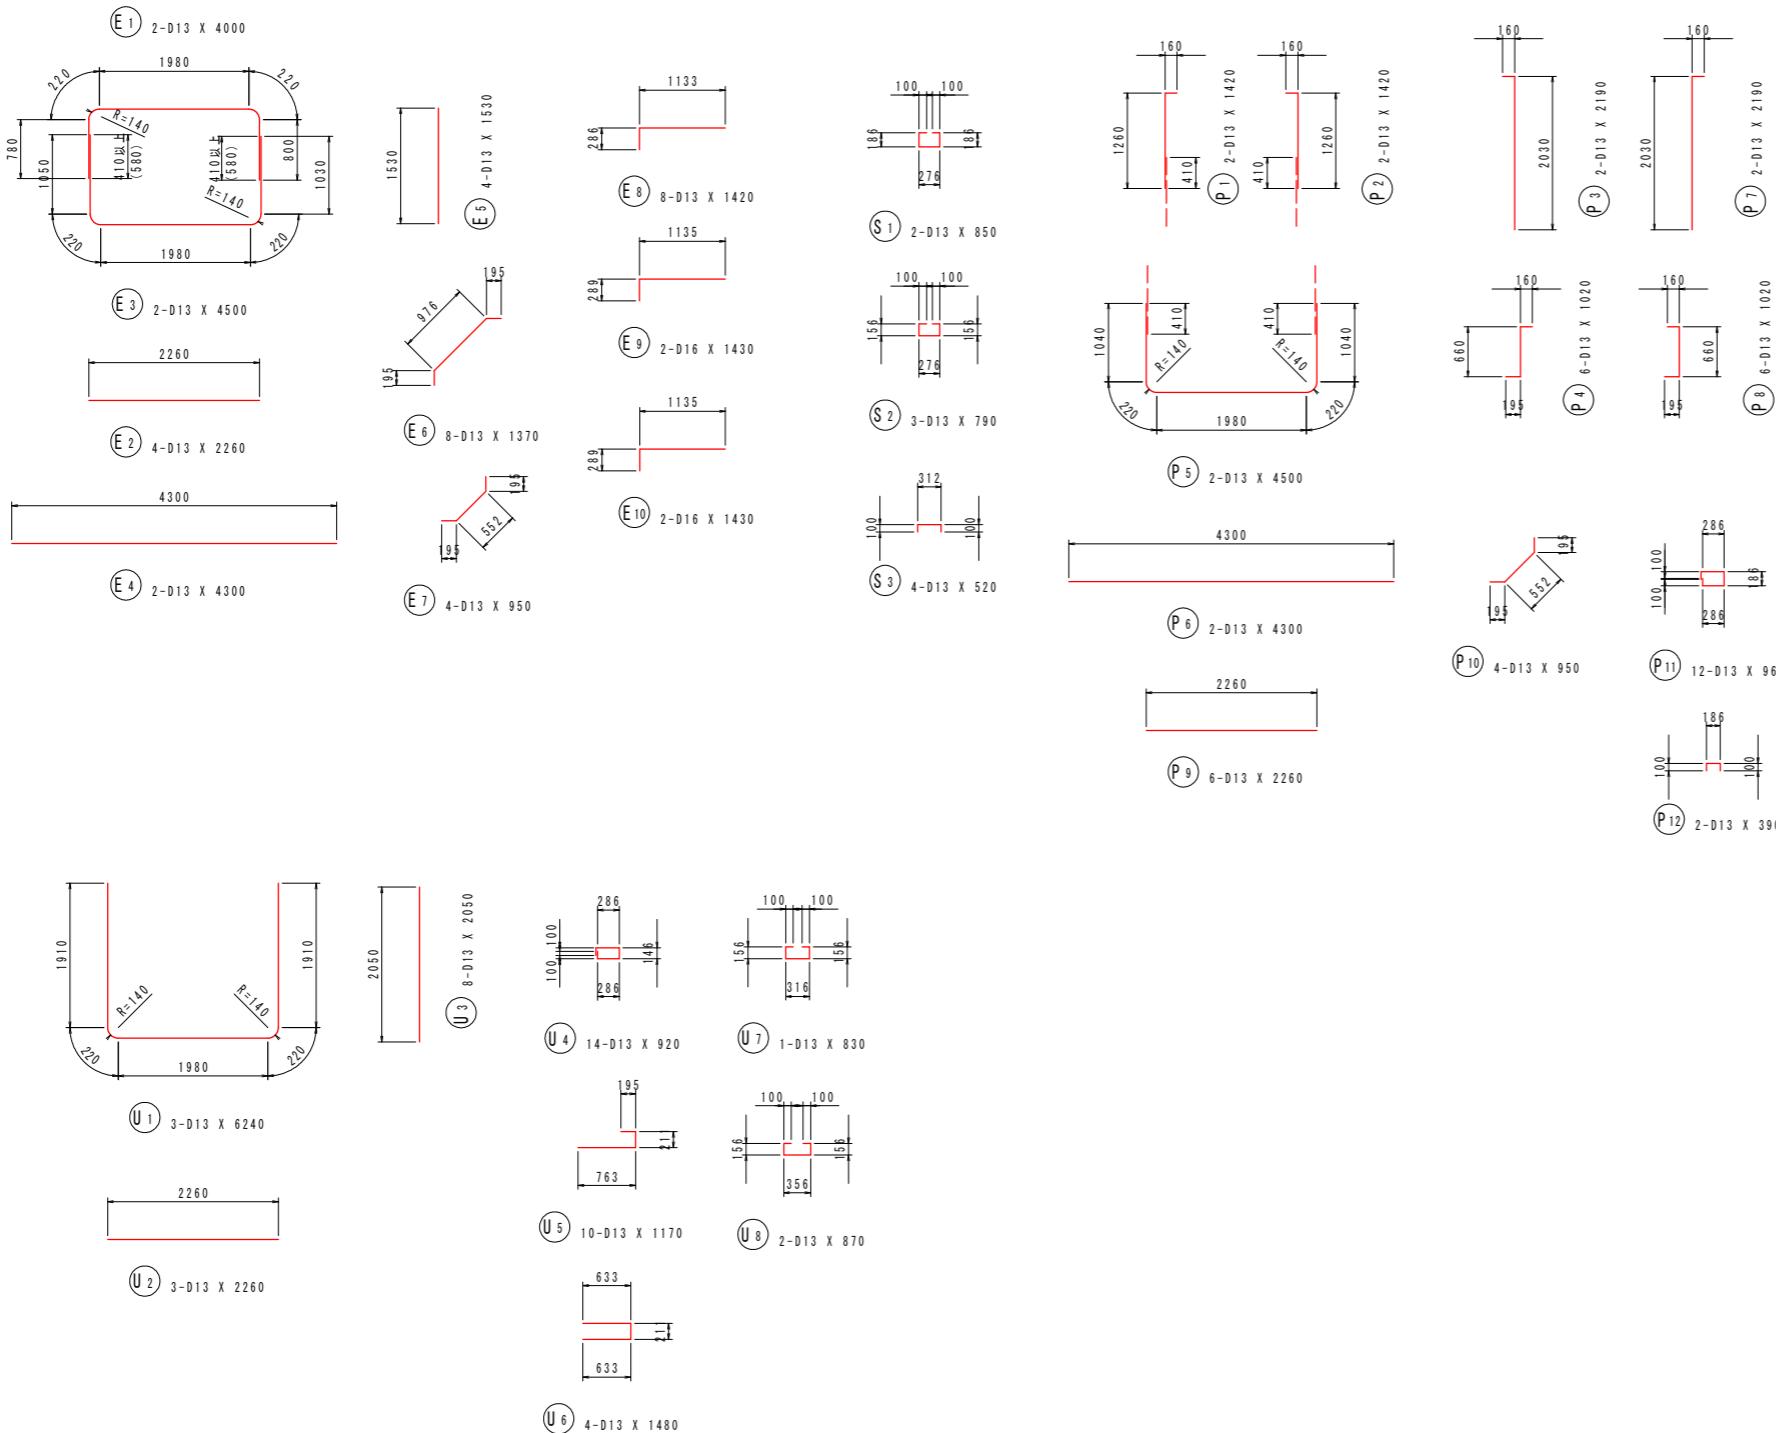

鉄筋質量表(SD345)

種別	径	長さ (mm)	本数	単位質量 (kg/m)	一本当り質量 (kg/本)	質量 (kg)	摘要
E 1	D13	4000	2	0.995	3.98	8	□
E 2	D13	2260	4	0.995	2.25	9	—
E 3	D13	4500	2	0.995	4.48	9	□
E 4	D13	4300	2	0.995	4.28	9	—
E 5	D13	1530	4	0.995	1.52	6	—
E 6	D13	1370	8	0.995	1.36	11	✓
E 7	D13	950	4	0.995	0.95	4	✓
E 8	D13	1420	8	0.995	1.41	11	□
E 9	D16	1430	2	1.56	2.23	4	□
E 10	D16	1430	2	1.56	2.23	4	□
						75	
P 1	D13	1420	2	0.995	1.41	3	□
P 2	D13	1420	2	0.995	1.41	3	—
P 3	D13	2190	2	0.995	2.18	4	—
P 4	D13	1020	6	0.995	1.01	6	□
P 5	D13	4500	2	0.995	4.48	9	□
P 6	D13	4300	2	0.995	4.28	9	—
P 7	D13	2190	2	0.995	2.18	4	—
P 8	D13	1020	6	0.995	1.01	6	—
P 9	D13	2260	6	0.995	2.25	14	—
P 10	D13	950	4	0.995	0.95	4	✓
P 11	D13	960	12	0.995	0.96	12	□
P 12	D13	390	2	0.995	0.39	1	□
						75	
U 1	D13	6240	3	0.995	6.21	19	□
U 2	D13	2260	3	0.995	2.25	7	—
U 3	D13	2050	8	0.995	2.04	16	—
U 4	D13	920	14	0.995	0.92	13	□
U 5	D13	1170	10	0.995	1.16	12	□
U 6	D13	1480	4	0.995	1.47	6	□
U 7	D13	830	1	0.995	0.83	1	□
U 8	D13	870	2	0.995	0.87	2	□
						76	
S 1	D13	850	2	0.995	0.85	2	□
S 2	D13	790	3	0.995	0.79	2	□
S 3	D13	520	4	0.995	0.52	2	□
						6	
合計 D16 8 kg							
D13 224 kg							
総質量 232 kg							



実施設計図面

工事名	R7徳士 政所谷川 小・田野 樋門工事(2)
路線名等	政所谷川
工事箇所	小松島市田野町本村(第2分割)
図面名	樋門本体配筋図(12)
縮尺	1:50
会社名	
事業者名	徳島県東部県土整備局(徳島)


樋門本体配筋図(13)

(NO.24+9.0)
[川裏胸壁部]

S=1:50


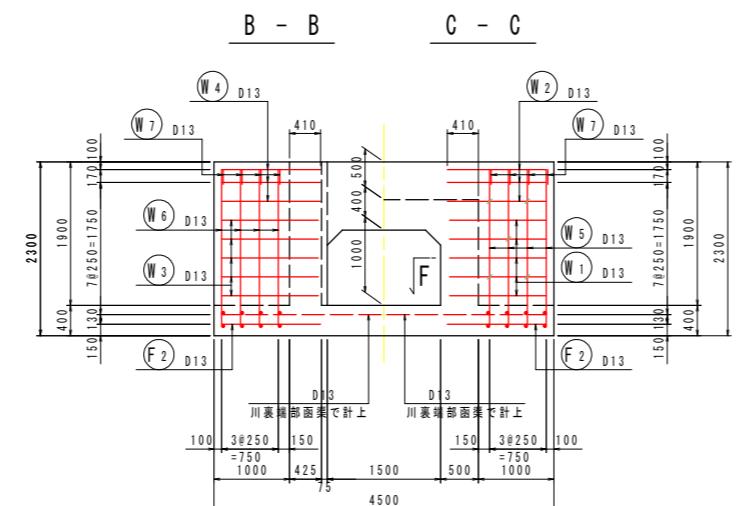
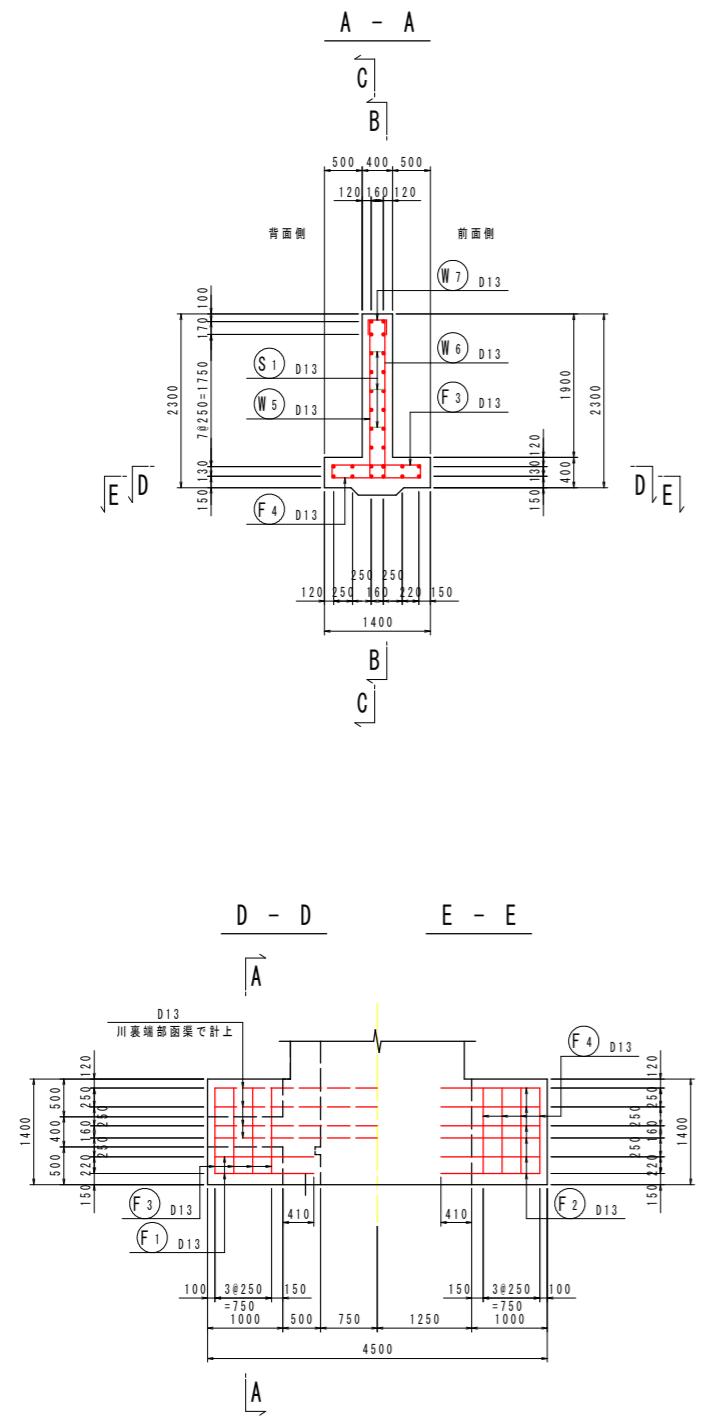


C - C

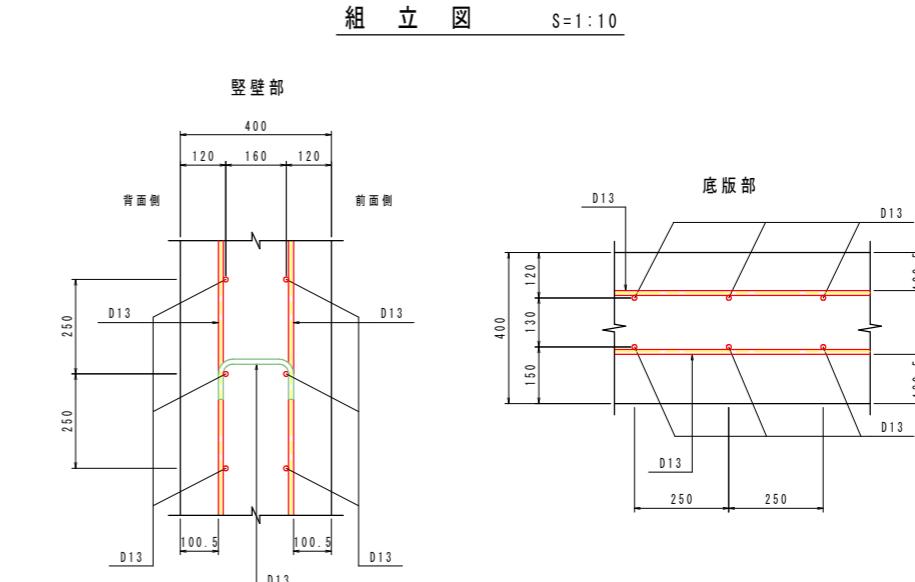

鉄筋質量表 (SD 345)

種別	径	長さ (mm)	本数	単位質量 (kg/m)	一本当り質量 (kg/本)	質量 (kg)	摘要
F 1	D13	1310	4	0.995	1.30	5	
F 2	D13	1310	12	0.995	1.30	16	
F 3	D13	1470	8	0.995	1.46	12	□
F 4	D13	1470	8	0.995	1.46	12	□
						45	
W 1	D13	1470	10	0.995	1.46	15	□
W 2	D13	1310	6	0.995	1.30	8	
W 3	D13	1470	10	0.995	1.46	15	□
W 4	D13	1310	6	0.995	1.30	8	
W 5	D13	2300	8	0.995	2.29	18	□
W 6	D13	2300	8	0.995	2.29	18	□
W 7	D13	580	8	0.995	0.58	5	□
						87	
S 1	D13	390	10	0.995	0.39	4	□
						4	
合計 D13 136 kg							
総質量 136 kg							

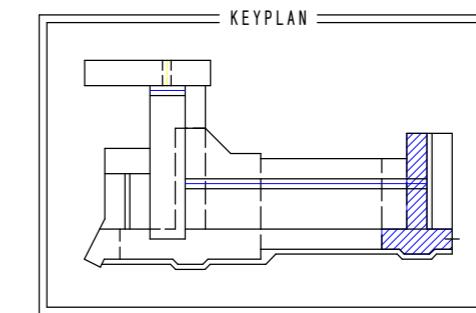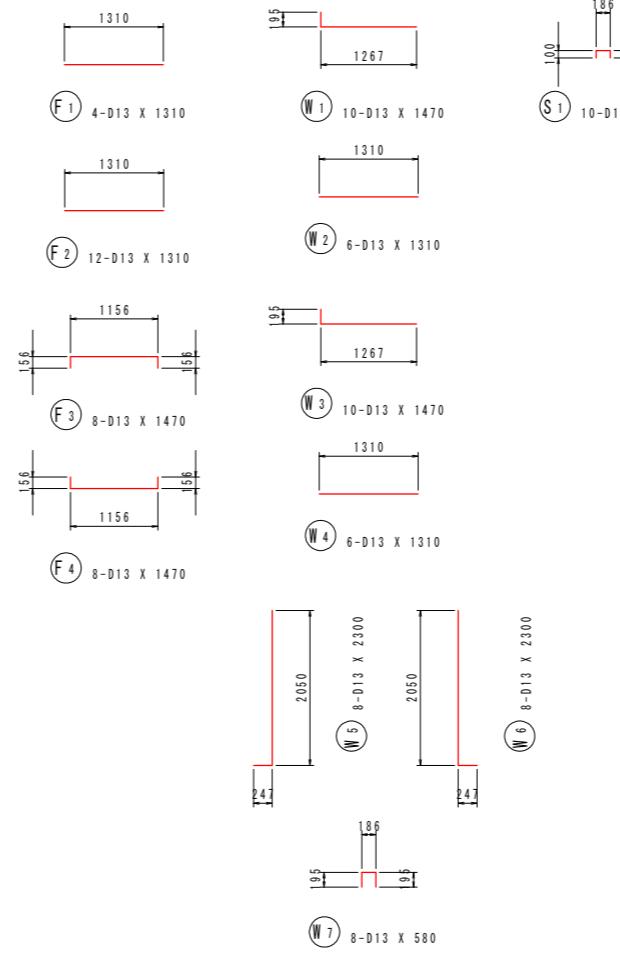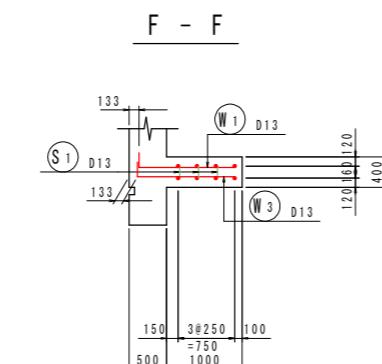


実施設計図面

工事名	R7徳士 政所谷川 小・田野 樋門工事(2)
路線名等	政所谷川
工事箇所	小松島市田野町本村(第2分割)
図面名	樋門本体配筋図(13)
縮尺	図示
会社名	
事業者名	徳島県東部県土整備局(徳島)

川裏翼壁配筋図(1)

(NO. 24+9. 0)

S=1:50

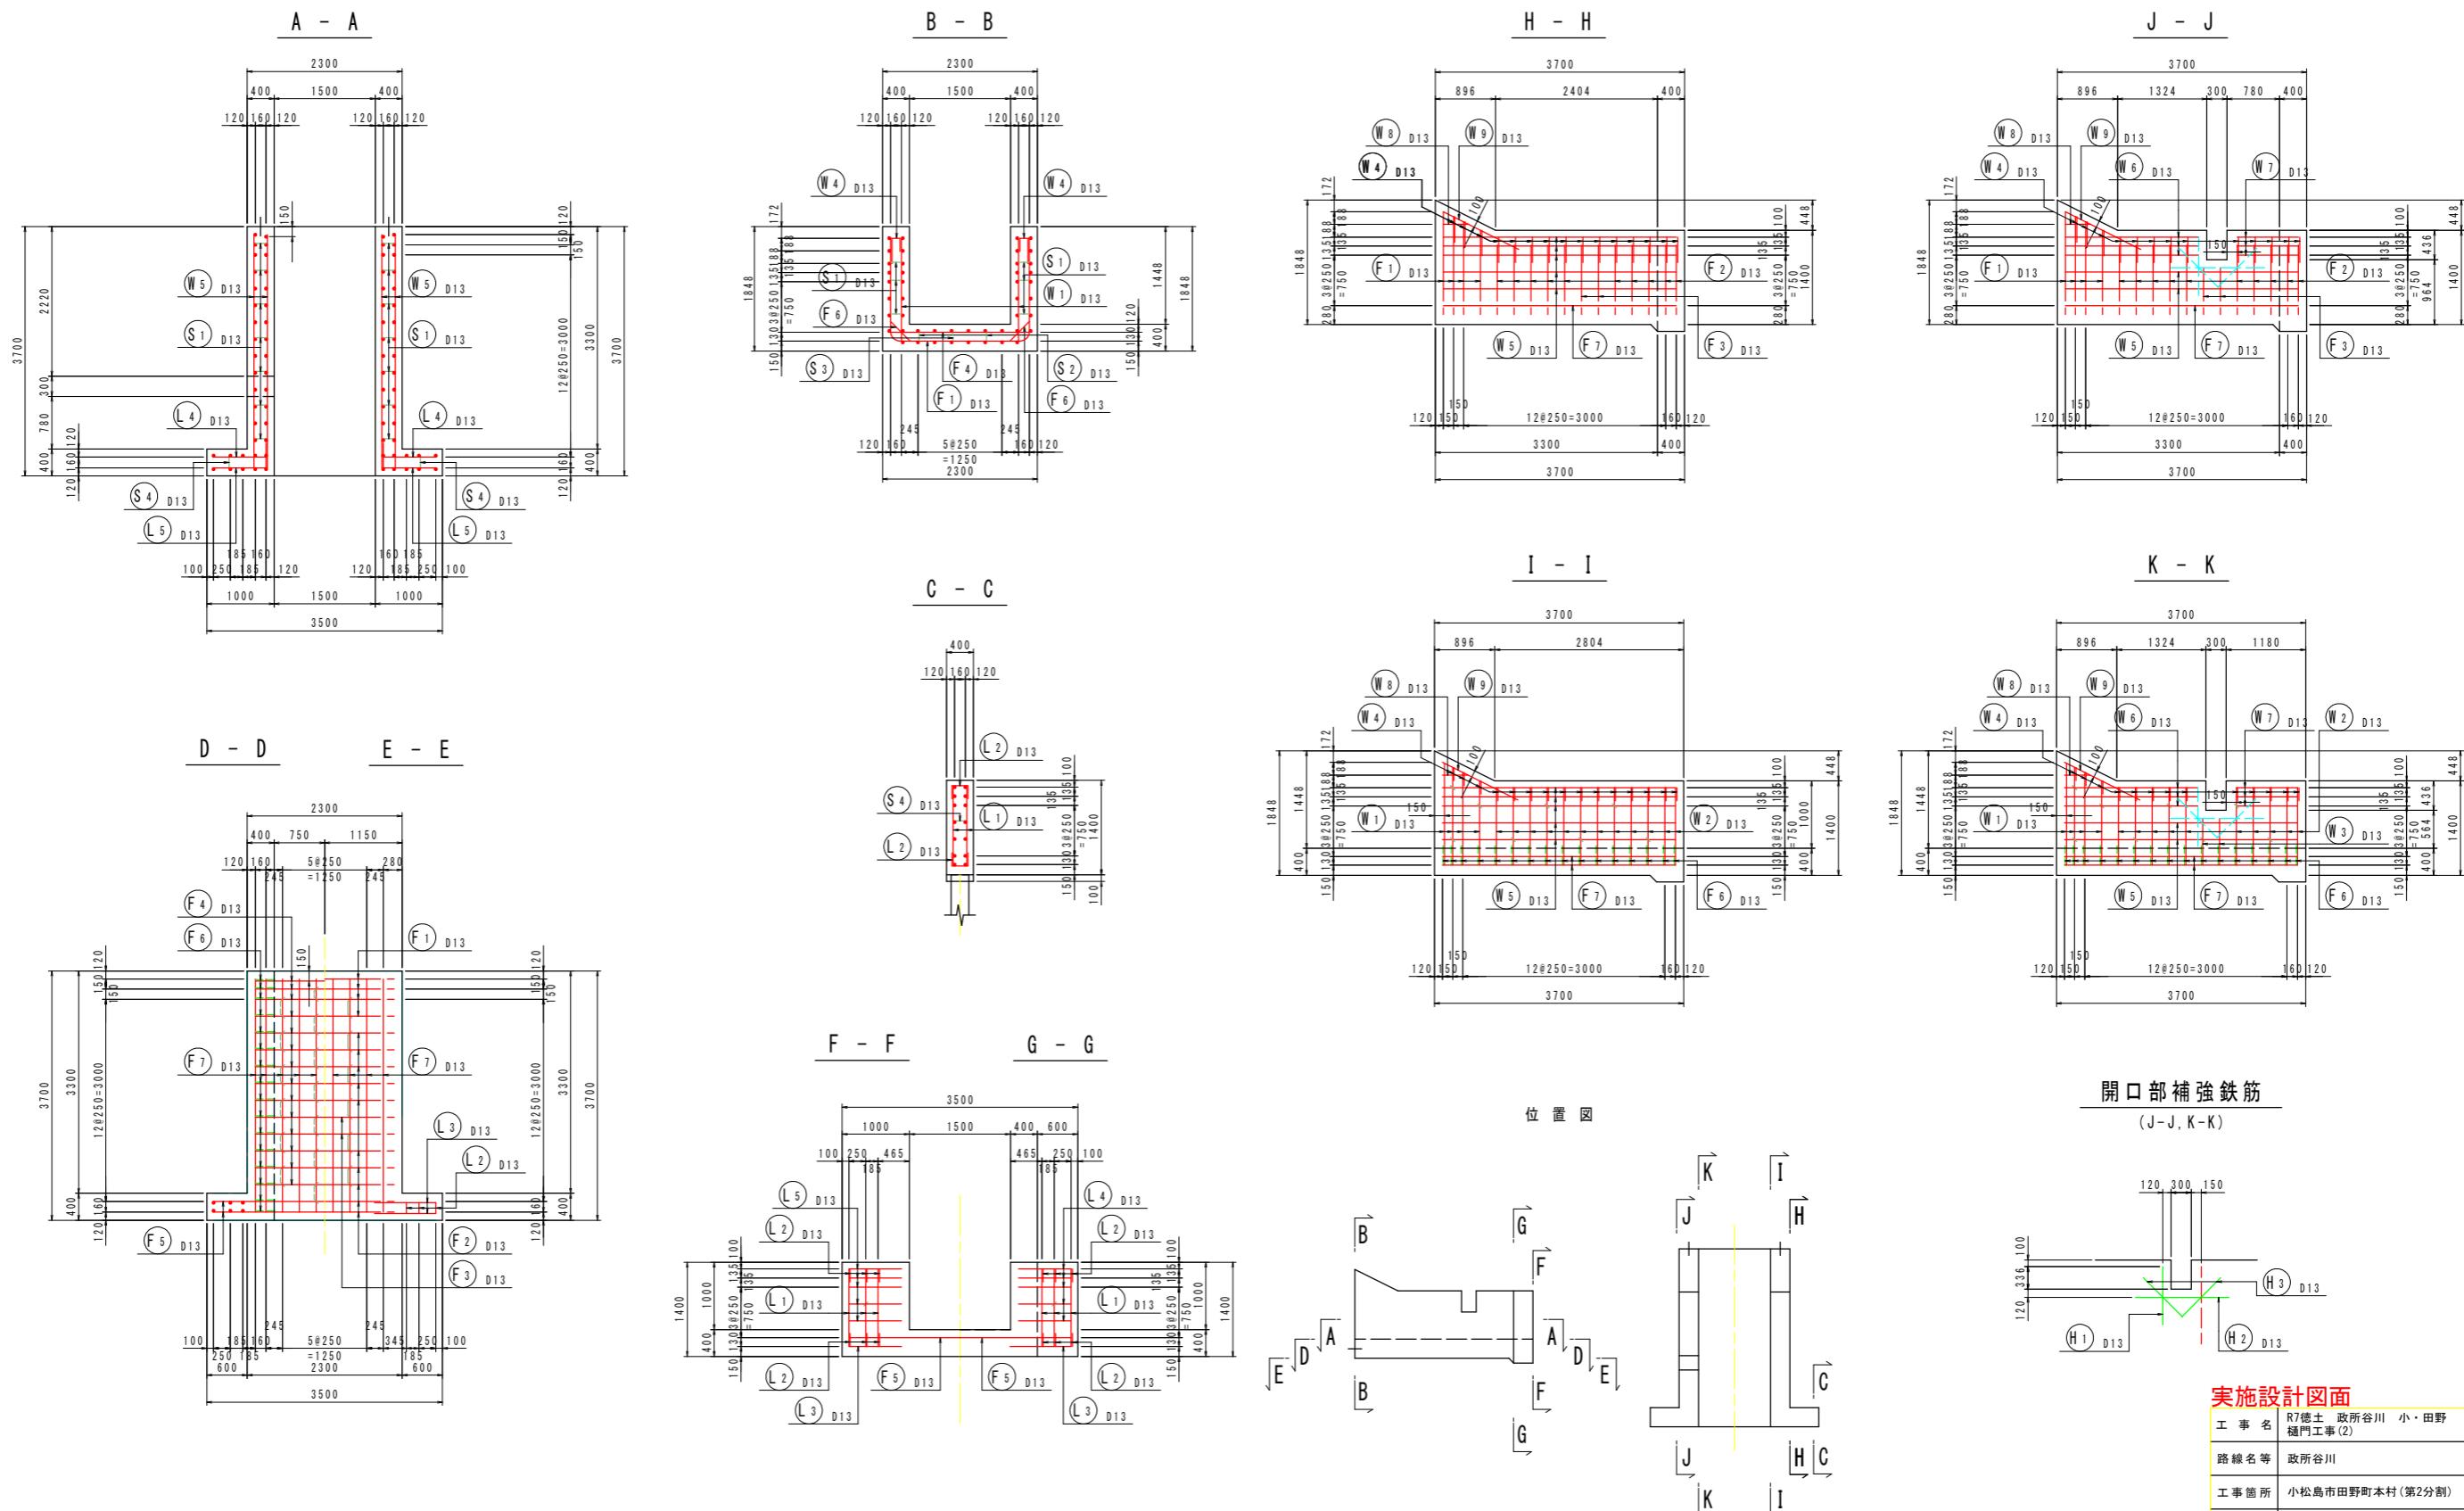

実施設計図面





工事名	R7德士 政所谷川 小・田野 橋門工事(2)
路線名等	政所谷川
工事箇所	小松島市田野町本村(第2分割)
図面名	川裏翼壁配筋図(1)
縮尺	1:50
会社名	
事業者名	徳島県東部県土整備局(徳島)

川裏翼壁配筋図(2)

(NO. 24+9.0)

S=1:50

組立図 S=1:10

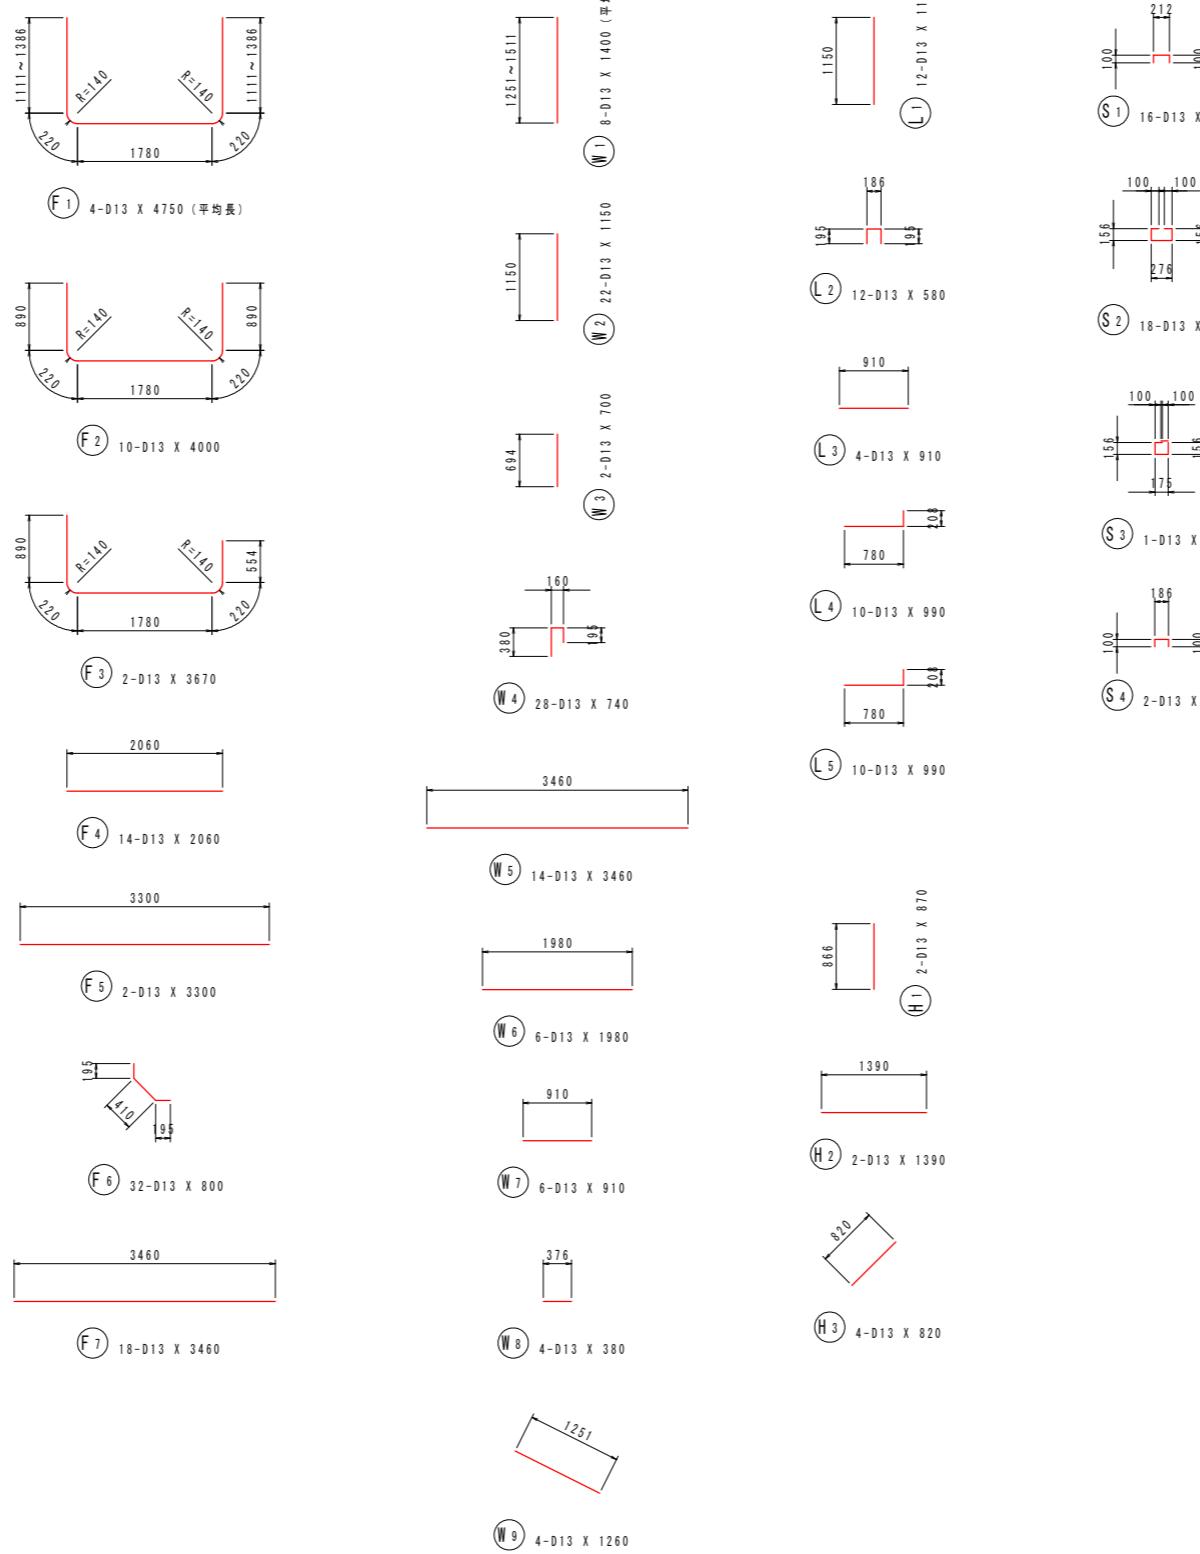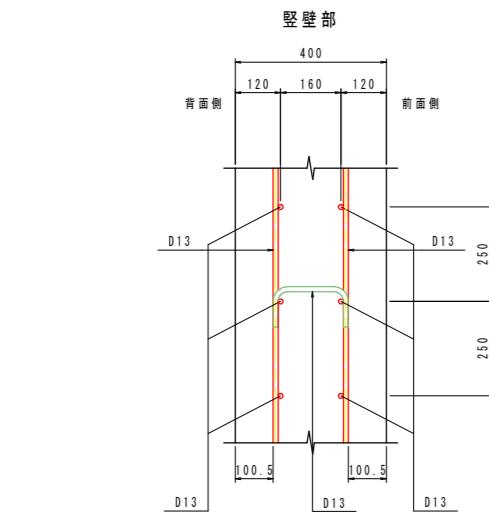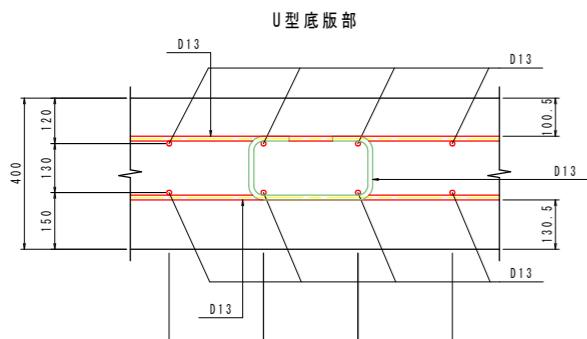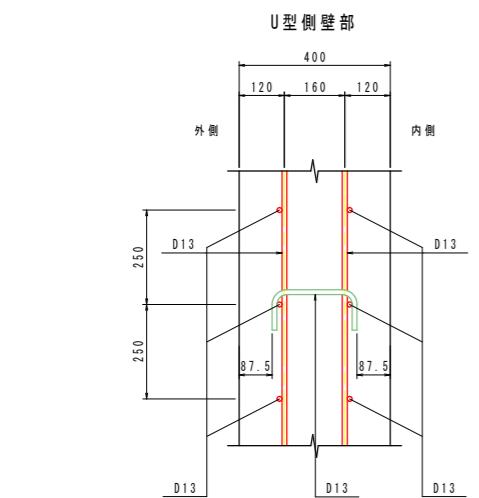

鉄筋質量表 (SD 345)

種別	径	長さ (mm)	本数	単位質量 (kg/m)	一本当り質量 (kg/本)	質量 (kg)	摘要
F 1	D13	4750	4	0.995	4.73	19	□ (平均)
F 2	D13	4000	10	0.995	3.98	40	□
F 3	D13	3670	2	0.995	3.65	7	□
F 4	D13	2060	14	0.995	2.05	29	—
F 5	D13	3300	2	0.995	3.28	7	—
F 6	D13	800	32	0.995	0.80	26	✓
F 7	D13	3460	18	0.995	3.44	62	—
						190	
W 1	D13	1400	8	0.995	1.39	11	(平均)
W 2	D13	1150	22	0.995	1.14	25	
W 3	D13	700	2	0.995	0.70	1	
W 4	D13	740	28	0.995	0.74	21	□
W 5	D13	3460	14	0.995	3.44	48	—
W 6	D13	1980	6	0.995	1.97	12	—
W 7	D13	910	6	0.995	0.91	5	—
W 8	D13	380	4	0.995	0.38	2	—
W 9	D13	1260	4	0.995	1.25	5	✓
						130	
L 1	D13	1150	12	0.995	1.14	14	
L 2	D13	580	12	0.995	0.58	7	□
L 3	D13	910	4	0.995	0.91	4	—
L 4	D13	990	10	0.995	0.99	10	—
L 5	D13	990	10	0.995	0.99	10	—
						45	
H 1	D13	870	2	0.995	0.87	2	
H 2	D13	1390	2	0.995	1.38	3	—
H 3	D13	820	4	0.995	0.82	3	✓
						8	
S 1	D13	420	16	0.995	0.42	7	□
S 2	D13	790	18	0.995	0.79	14	□
S 3	D13	690	1	0.995	0.69	1	□
S 4	D13	390	2	0.995	0.39	1	□
						23	
合計 D13 396 kg							
総質量 396 kg							

実施設計図面


工事名	R7地主 政所谷川 小・田野 橋門工事(2)
路線名等	政所谷川
工事箇所	小松島市田野町本村(第2分割)
図面名	川裏翼壁配筋図(2)
縮尺	図示
会社名	
事業者名	徳島県東部県土整備局(徳島)

護岸工詳細図


護岸工展開図

S=1:10

右岸側

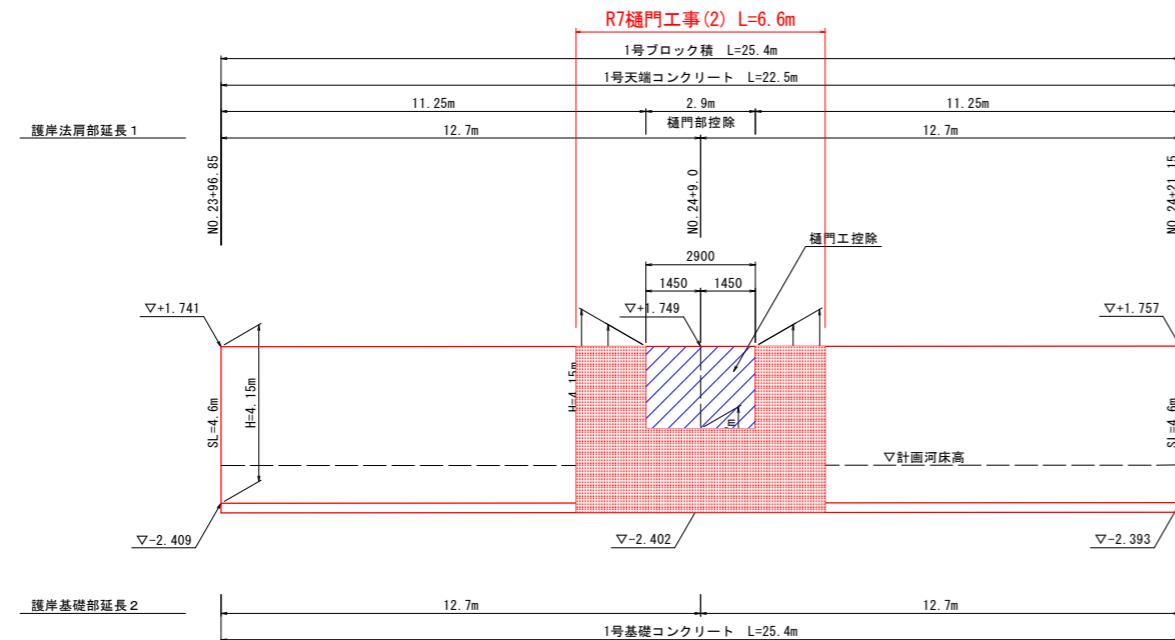


1号ブロック積

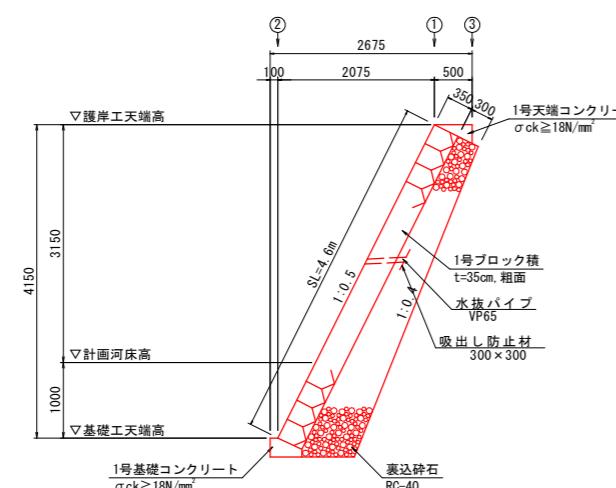


1号天端コンクリー

SC=

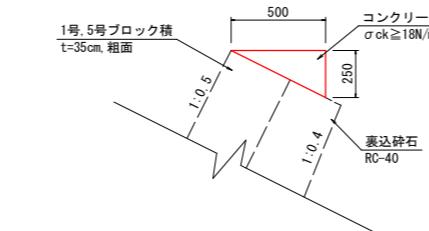

1号基礎コンクリート

SC=1/2

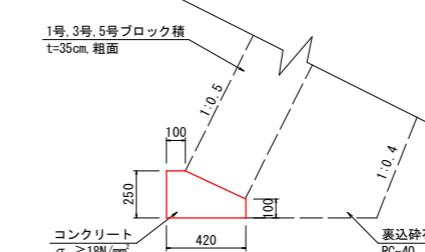

10.0m当

1号天端コンクリート			10.0m当
名 称	規 格	単 位	数 量
コンクリート	$\sigma_{ck} \geq 18N/mm^2$	m ³	0.6
型 枠	小型構造物	m ²	2.5
地 材	繊維管 t=10mm	m ²	0.1

1号ブロック積 10.0t 当

名 称	規 格	単 位	数 量
ブロック積	t=35cm、粗面	m ²	46.0
裏込碎石	RC-40	m ³	22.4
基礎 砂	厚さ5cm、幅10m	m ²	4.6

実施設計図面


工事名	R7德士 政所谷川 小・田野 樋門工事(2)
路線名等	政所谷川
工事箇所	小松島市田野町本村(第2分割)
図面名	護岸工詳細図
縮尺	図示
会社名	
事業者名	徳島県東部国土整備局(徳島)

取合い水路構造図


S=1:50

取合い水路工構造図


A-A断面

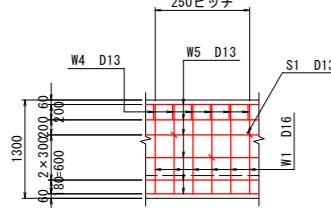

配筋図


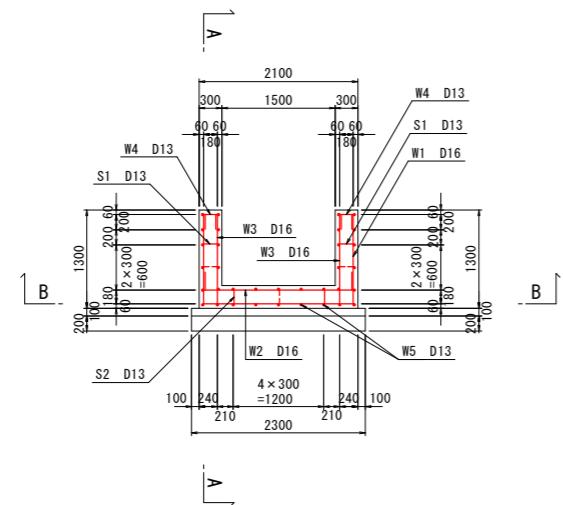


B-B断面

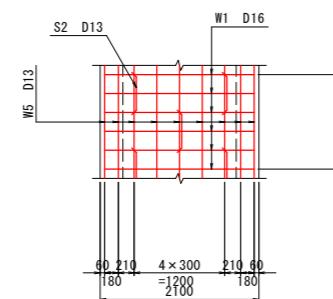

加工図

(1.0m当たり)

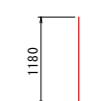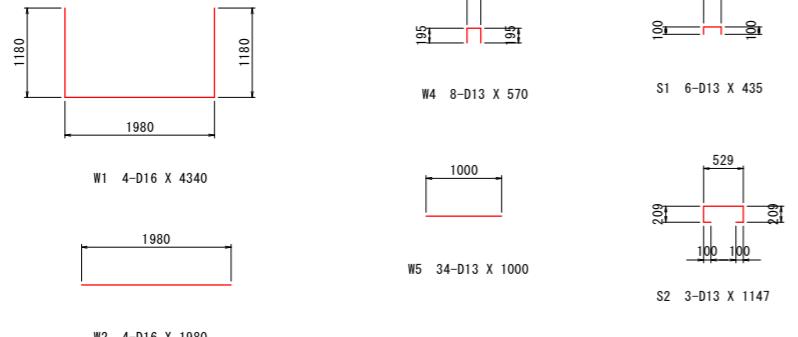

W3 8-D16 X 1180


実施設計図面

工事名	R7徳島 政所谷川 小・田野 橋門工事(2)	
路線名等	政所谷川	
工事箇所	小松島市田野町本村(第2分割)	
図面名	取合い水路構造図	
縮尺	1:50	図面番号 25 / 31
会社名		
事業者名	徳島県東部県土整備局(徳島)	




仮設構造図

S=1:100

側面図

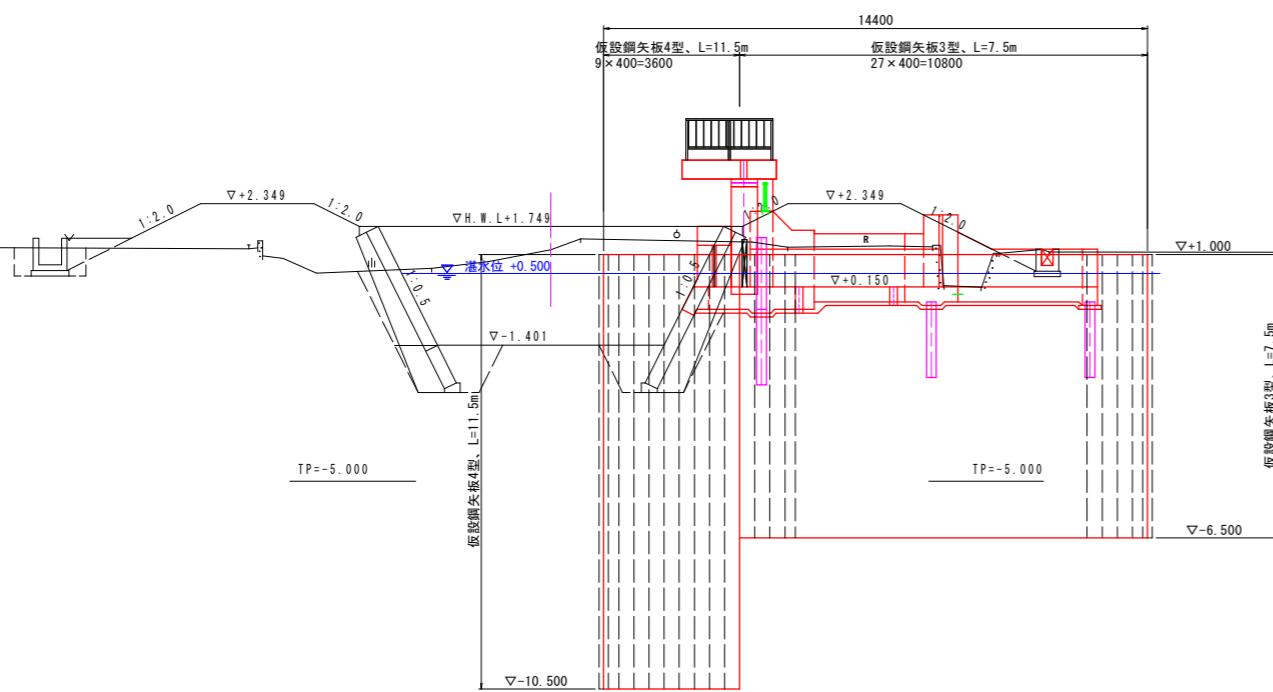

門柱部正面図

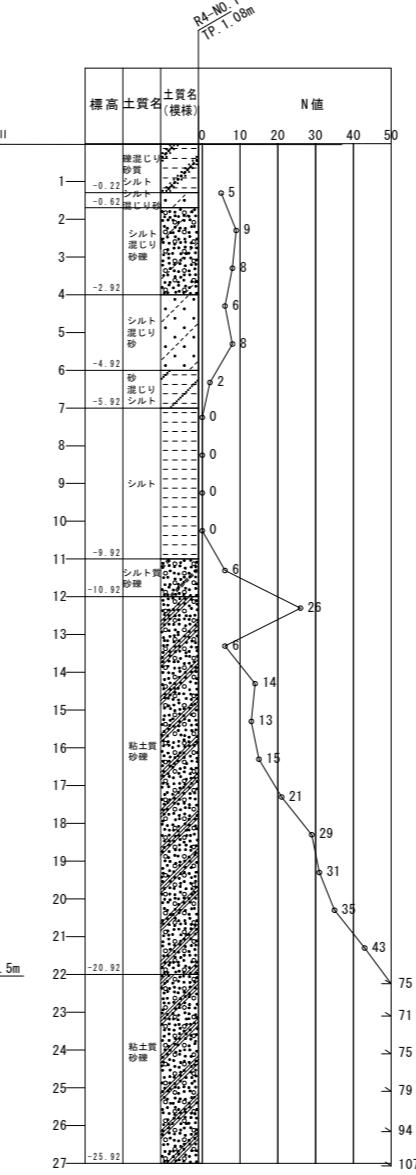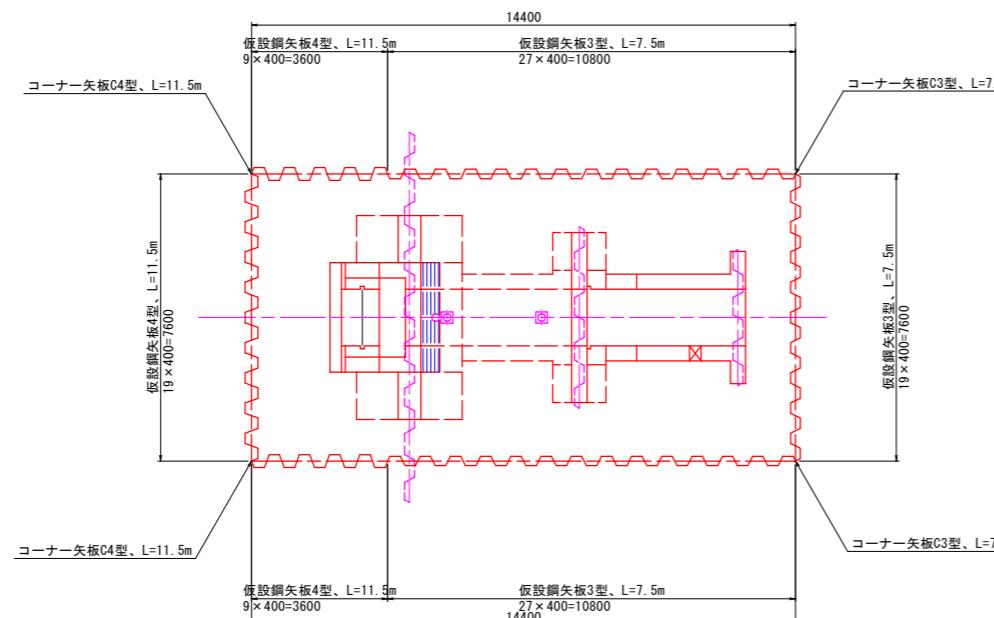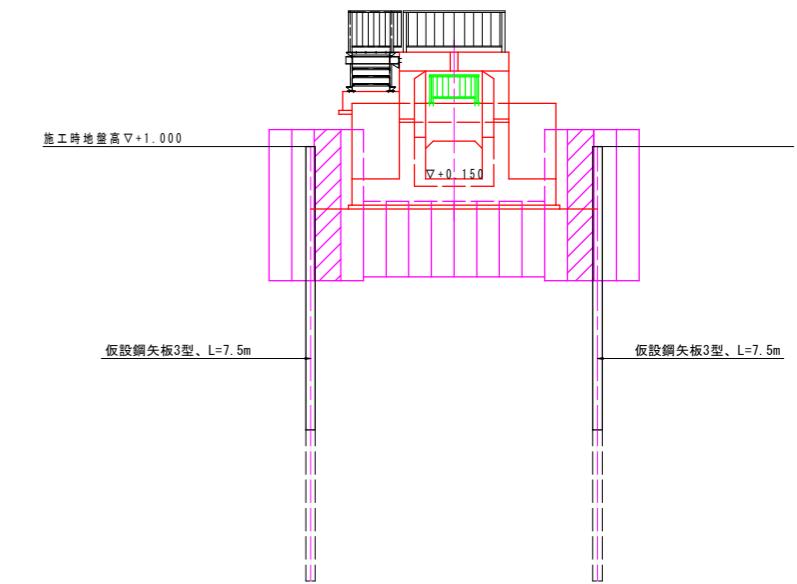

実施設計図面


工事名	R7德士 政所谷川 小・田野 橋門工事(2)	
路線名等	政所谷川他	
工事箇所	小松島市田野町本村(第2分割)	
図面名	仮設構造図	
縮尺	1:100	図面番号 26 / 31
会社名		
事業者名	徳島県東部県土整備局(徳島)	

可撓性止水鋼矢板詳細圖

川表胸壁部 (I=4000
(参考図))


組立図 S = 1 / 10

S = 1 / 10

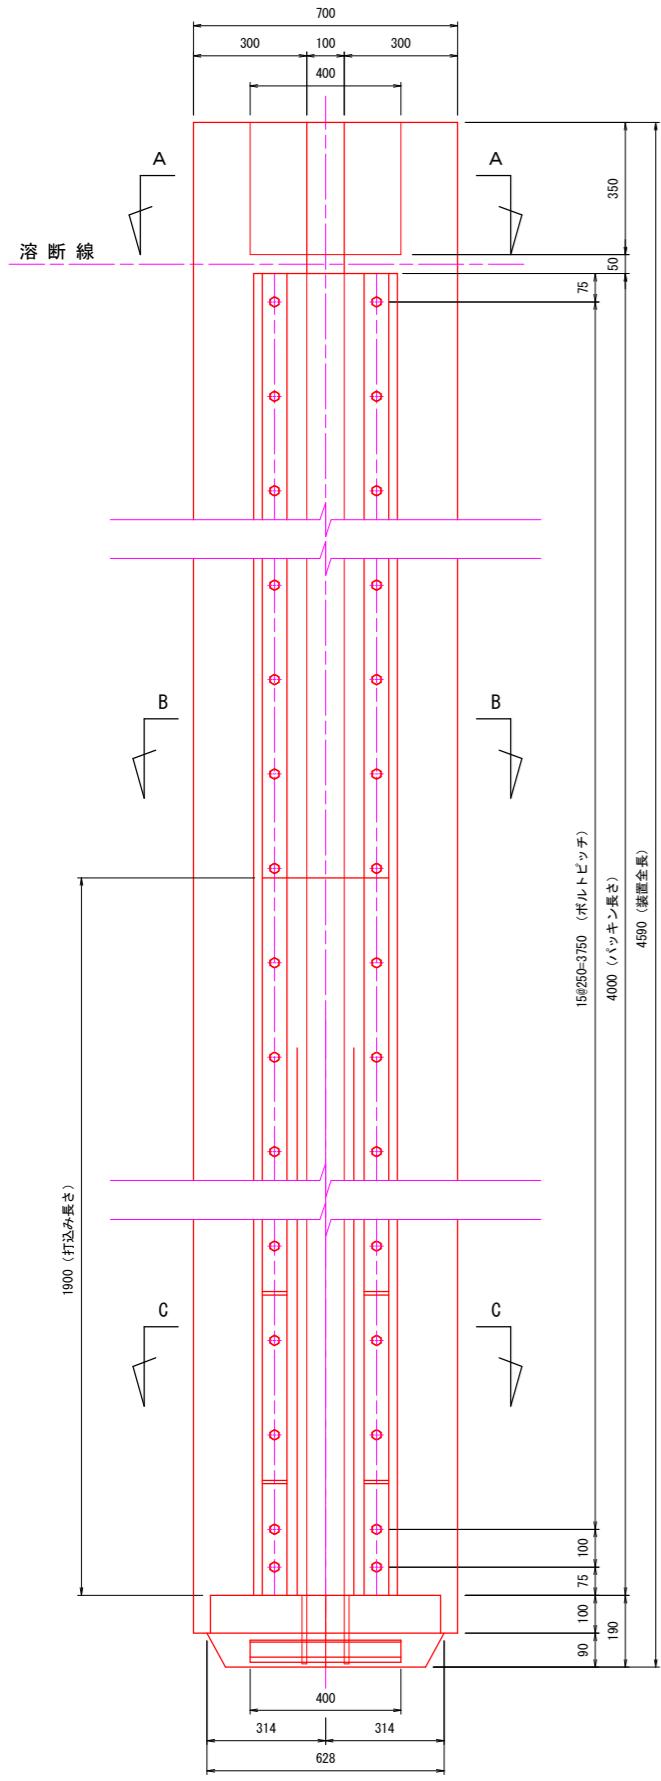


断面図 S = 1 / 5

s = 1 / 5

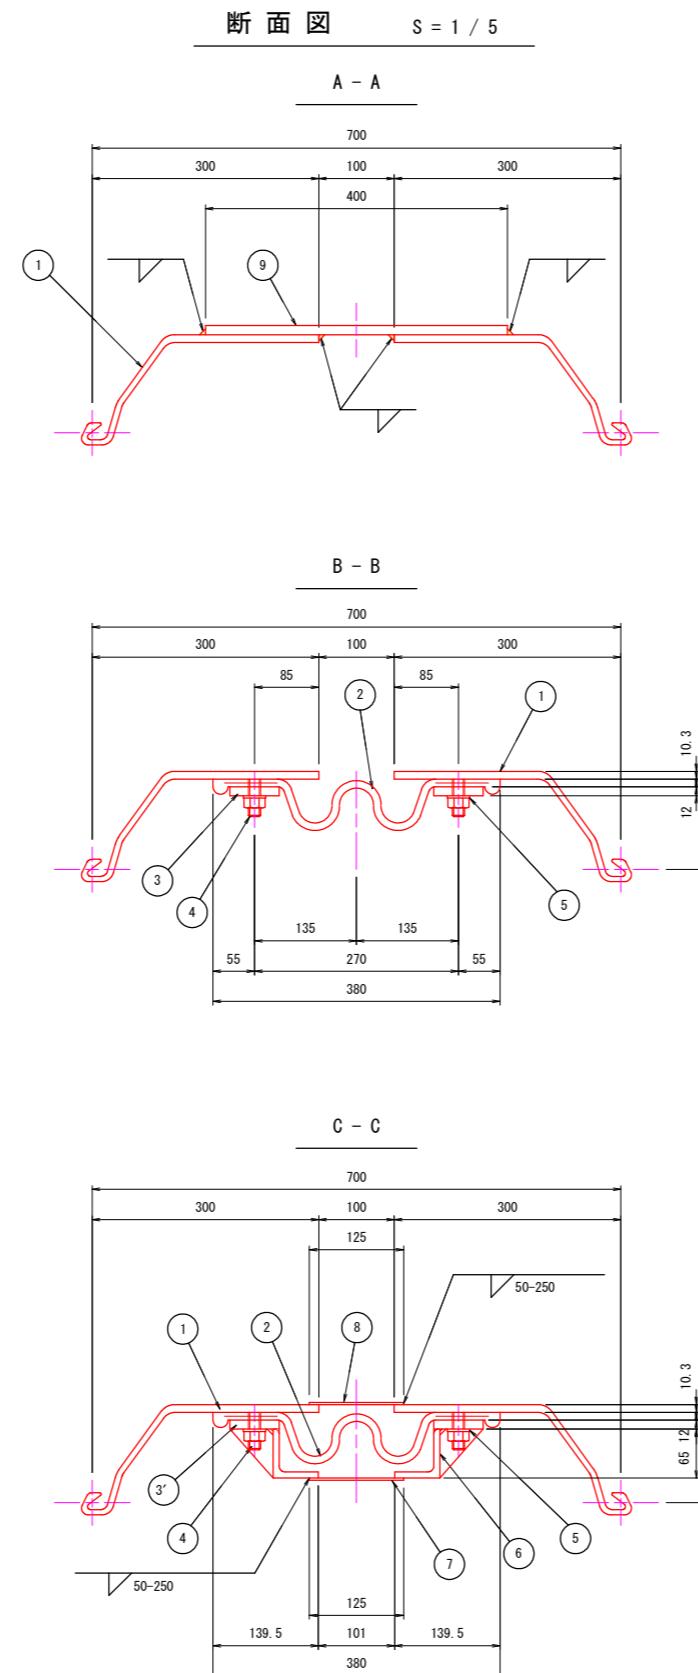

締着板詳細図 S = 1 /

图 1

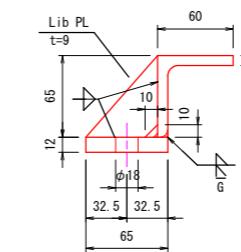

材 料 表 (1基当たり)

No	名 称	寸 法	材 質	単位	数 量	備 考
①	鋼矢板 (IHW型)	130×700×4500	SYW 295	枚	1	
②	ナットジョイント (100用)	10t×70×350	合成ゴム	枚	1	L= 4000
③	締 着 板	12×65×2100	SS 400	枚	2	埋込部
④	締 着 板	12×65×1900	"	枚	2	打込部・リブプレート付
⑤	皿ボルト、ナット	M16×60	---	本	34	強度区分4.6相当
⑥	平ワッシャー	M16用	---	枚	34	
⑦	保護プレート	8t×60×65	SS 400	枚	2	L= 1900
⑧	カバーブレート	3.2×125×1900	"	枚	1	
⑨	"	3.2×125×2000	"	枚	1	
⑩	頭部プレート	12×350×400	"	枚	1	
⑪	先端蓋プレート	図 示	"	組	1	

注1.C-C部の締着板は、打込長さ寸法一体型とする。

注2. ボルトは、締付後にナットと点溶接をする。


注3 保護プレートは、V型鋼の切断加工を標準とするが、曲げ加工及び溶接加工も可とする

実施設計図面


工事名	R7德島 政所谷川 小・田野 樋門工事(2)
路線名等	政所谷川
工事箇所	小松島市田野町本村(第2分割)
図面名	可撓性止水鋼矢板詳細図
縮尺	図示
会社名	
事業者名	徳島県東部県土整備局(徳島)

グラウトホール詳細図

(参考図)

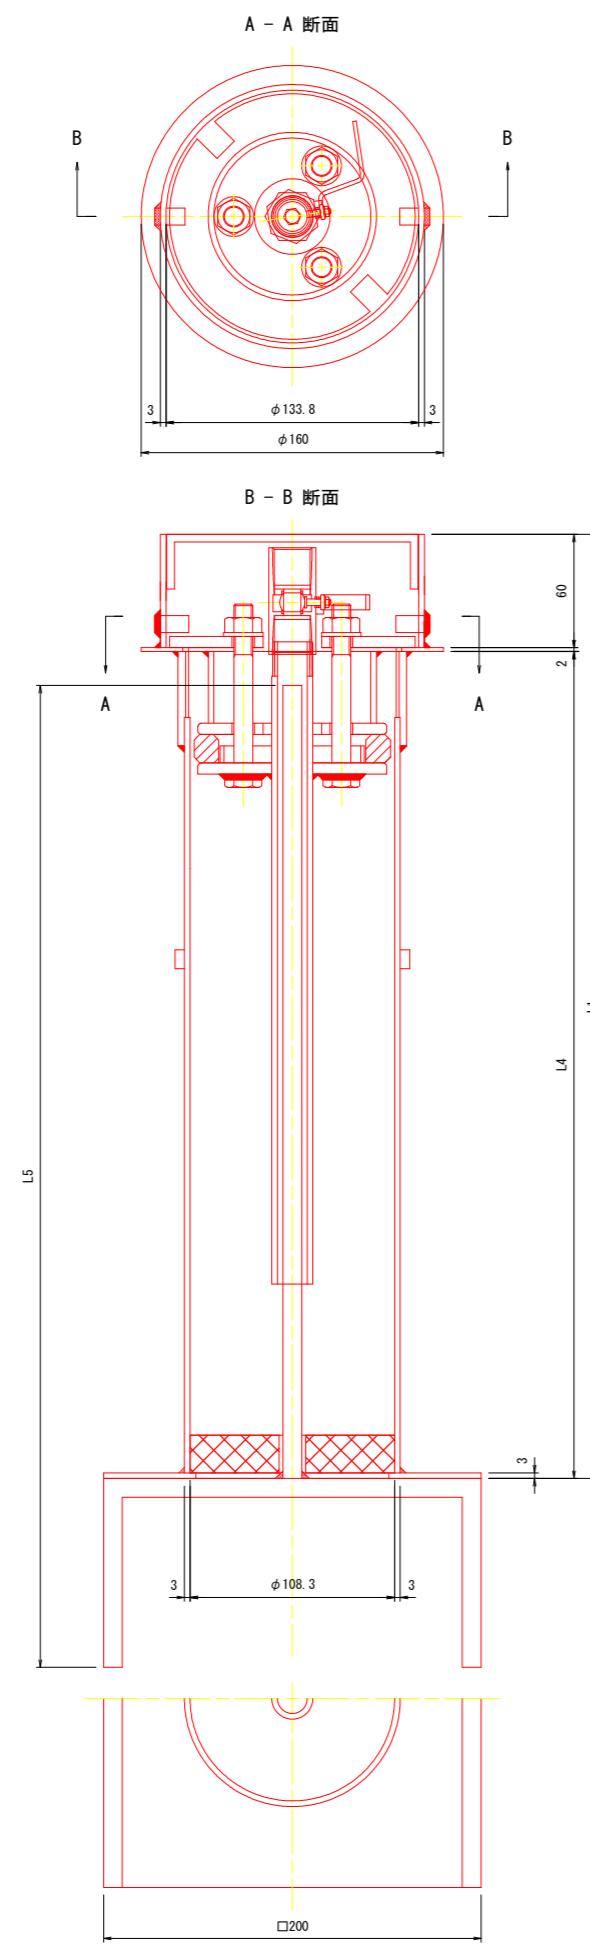

グラウト管理設状況（下床部）

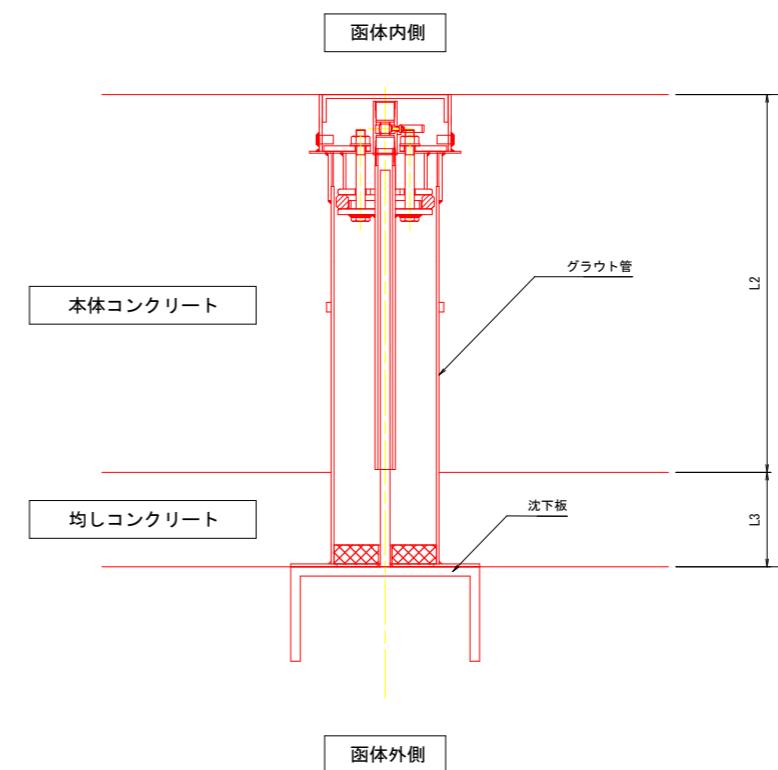

材 料 表 (1組当り)

名 称	寸 法	材 質	単 位	数 量	備 考
グラウト管	L1	SUS304 合成ゴム、合成繊維	基	1	
沈下板	L5	SUS304	台	1	

寸 法 表

タ イ プ	L1	L2	L3	L4	L5	数 量
L=500	500	400	100	438	520	1
L=700	700	600	100	638	720	1

実施設計図面


工事名	R7徳島 政所谷川 小・田野 橋門工事(2)
路線名等	政所谷川
工事箇所	小松島市田野町本村(第2分割)
図面名	グラウトホール詳細図
縮 尺	1:2
会社名	
事業者名	徳島県東部県土整備局(徳島)

耐震用止水板詳細図

(参考図)


断面図

S=1:20

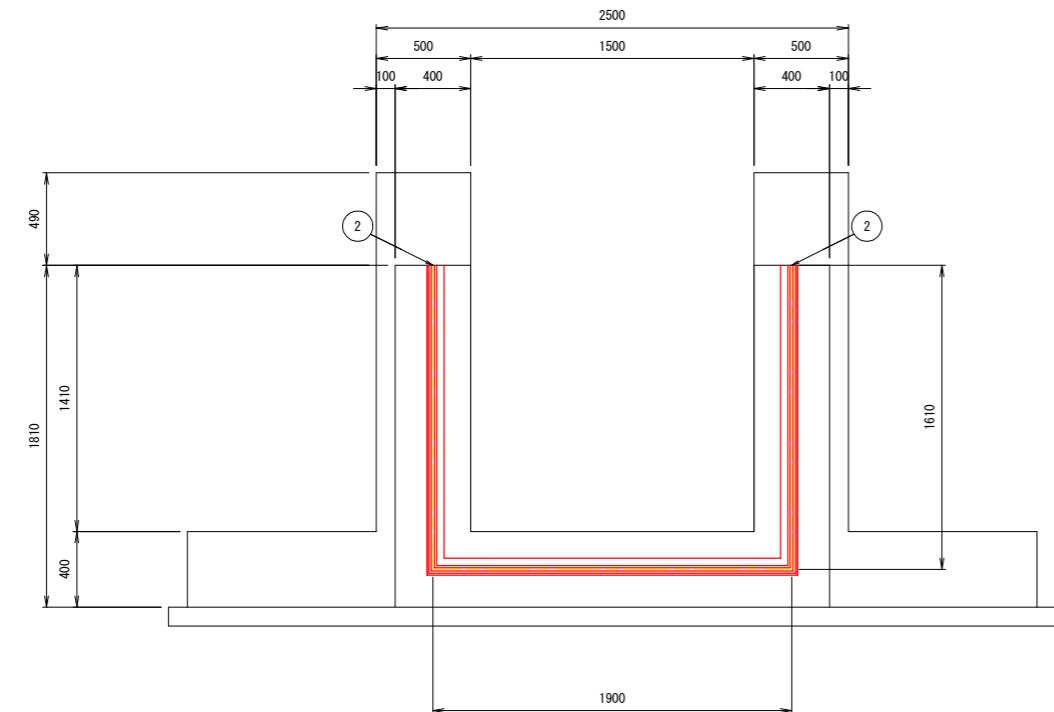

取付断面図


S=1:4

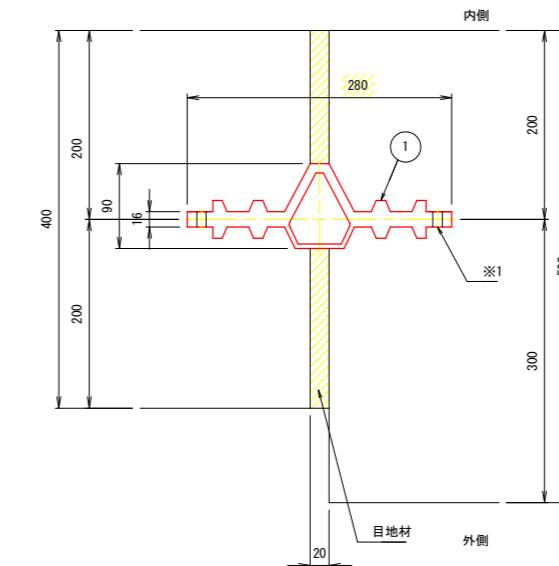


※1Φ10@500程度の結束線を通す。

平面図

S=1:20

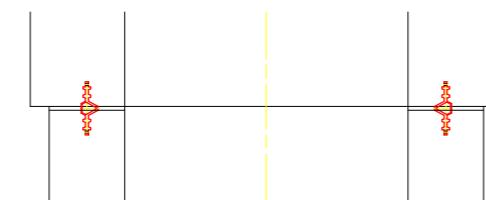

位置図

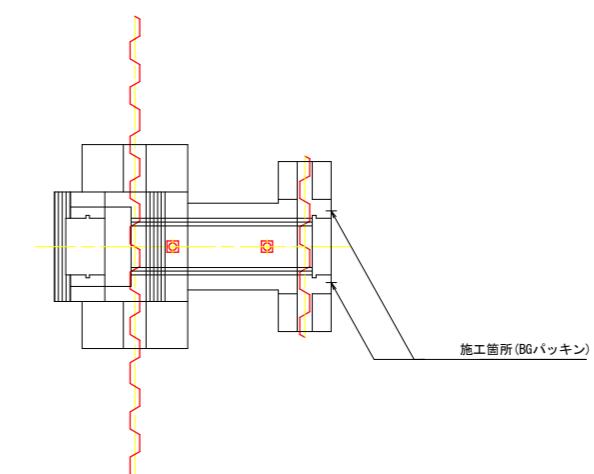

設計条件表

耐水圧 (MPa)	変位量 (mm)	最小壁厚 (mm)	目地幅 (mm)
0.15	X=60 Y=Z=100	300	20


材料表 (1箇所当たり)

N.O.	品名	寸法	材質	単位	数量	備考
1	BGパッキン (B=280)	t16x90x280	CR	m	5.120	
2	端部フタ	t=30	CRスポンジ	個	2	

実施設計図面

工事名	R7德士 政所谷川 小・田野 橋門工事(2)
路線名等	政所谷川
工事箇所	小松島市田野町本村(第2分割)
図面名	耐震用止水板詳細図
縮尺	図示
会社名	
事業者名	徳島県東部県土整備局(徳島)

箱抜き差筋図

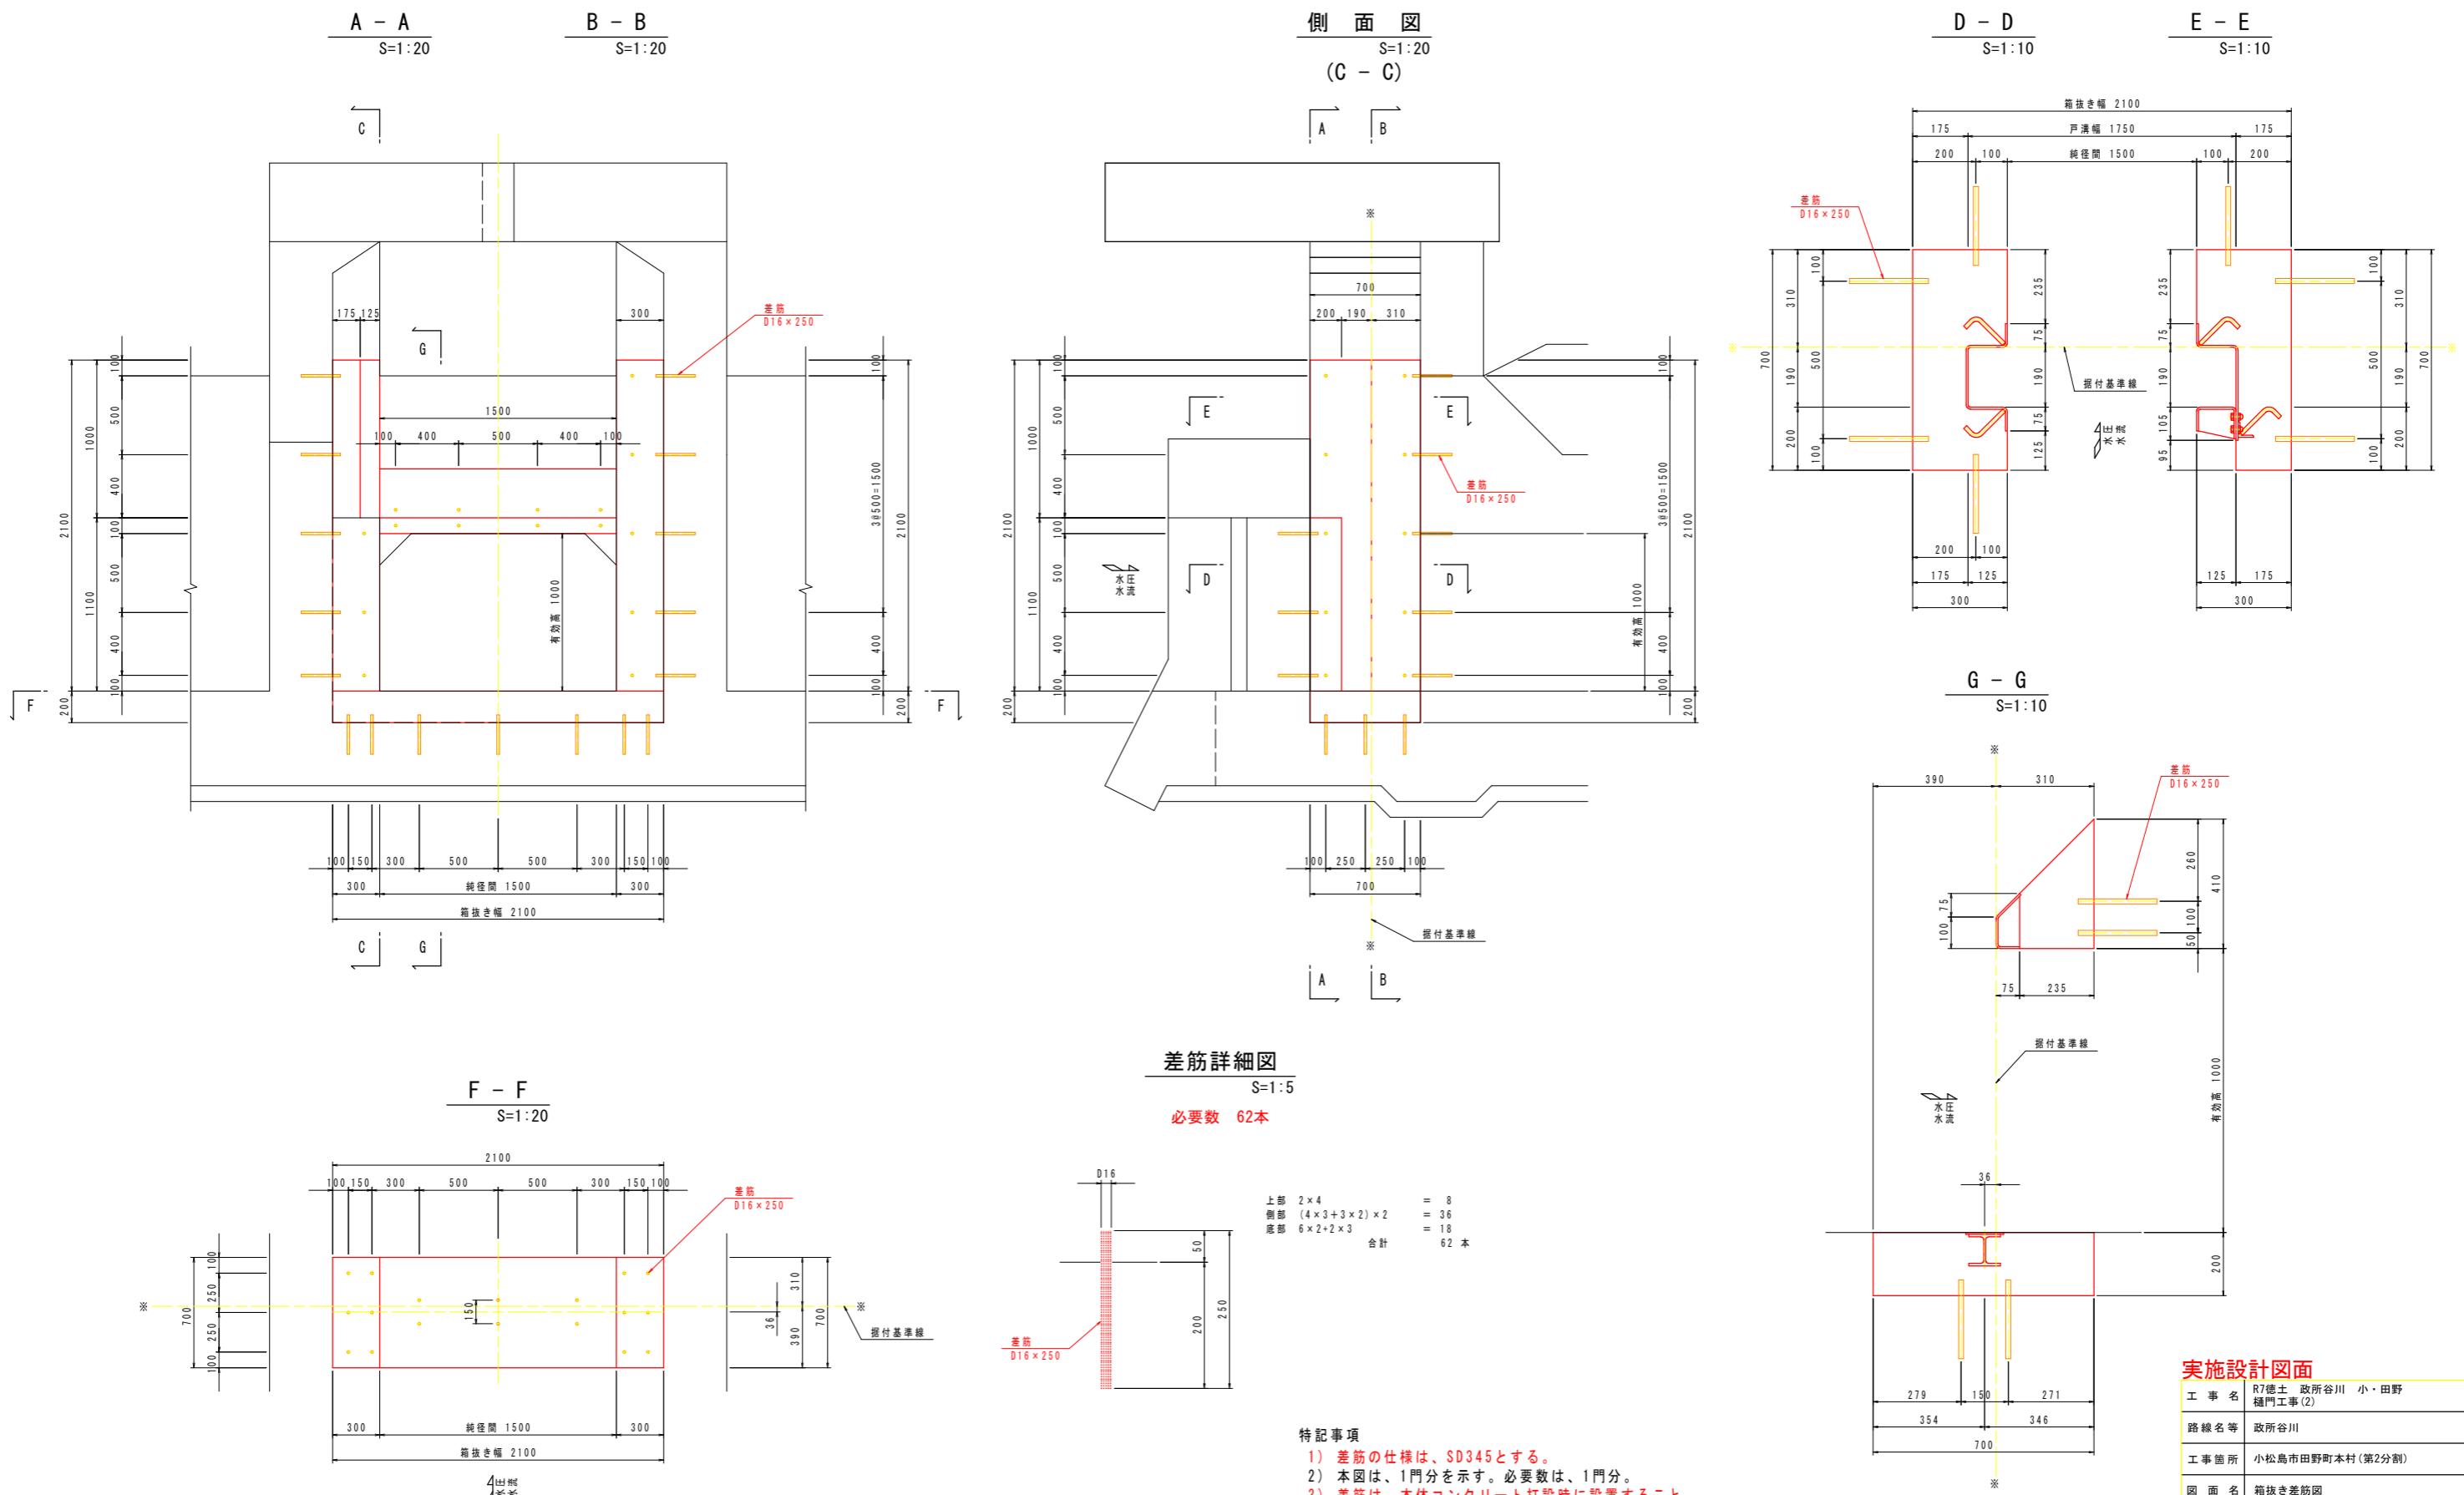

仮水路平面図

S=1:500

